

Ведомость рабочих чертежей основного комплекта КЖ

Лист	Наименование	Примечание
1-2	Общие данные	на 2-х листах
3	Общие указания	
4	Конструктивная схема	
5-9	Балка Бм1 (загл. 12-166). Спецификация. Ведомость расхода стали.	на 5-и листах
10-14	Балка Бм2 (загл. 166-175). Спецификация. Ведомость расхода стали.	на 5-и листах
15-17	Балка Бм3 (загл. 35-167). Спецификация. Ведомость расхода стали.	на 3-х листах
18-20	Балка Бм4 (загл. 84-172). Спецификация. Ведомость расхода стали.	на 3-х листах
21-24	Балка Бм5 (загл. 20-174). Спецификация. Ведомость расхода стали.	на 4-х листах
25	Балка Бм6 (загл. 41-85). Спецификация. Ведомость расхода стали.	
26-28	Балка Бм7 (загл. 14-168). Спецификация. Ведомость расхода стали.	на 3-х листах
29-34	Балка Бм8 (загл. 144-153). Спецификация. Ведомость расхода стали.	на 6-и листах
35-38	Балка Бм9 (загл. 12-21). Спецификация. Ведомость расхода стали.	на 4-х листах
39-40	Балка Бм10 (загл. 18-84). Спецификация. Ведомость расхода стали.	на 2-х листах
41	Колонна Км1. Спецификация. Ведомость расхода стали.	
42	Колонна Км2. Спецификация. Ведомость расхода стали.	
43	Колонна Км3. Спецификация. Ведомость расхода стали.	
44	Колонна Км4. Спецификация. Ведомость расхода стали.	
45	Ведомость деталей	
46	Ведомость расхода стали свободная	
47-49	Спецификация свободная	на 3-х листах
50	Опалубочный план перекрытия	
51	Опалубочный план перекрытия. Разрез 1-1	
52	Опалубочный план перекрытия. Разрез 2-2	
53	Опалубочный план перекрытия. Разрез 6-6	
54	Опалубочный план перекрытия. Разрез 7-7	
55	Опалубочный план перекрытия. Разрез 8-8	
56	Опалубочный план перекрытия. Разрез 9-9	
57	Опалубочный план перекрытия. Разрез 3-3	
58	Опалубочный план перекрытия. Разрез 4-4	
59	Опалубочный план перекрытия. Разрез 5-5	
60	Схема расположения нивелир и вертикаль арматуры плиты перекрытия	
61	Сечение 1-1, 2-2. Спецификация	

Ведомость ссылочных и приложенных документов

Обозначение	Наименование	Примечание
ГОСТ 7473-94	Смеси бетонные. Технические условия.	
ГОСТ 14098-91	Соединения сборные арматуры и закладных изделий железобетонных конструкций	
	Приложение документов	
04-06-01-ЮК2.Н-КР1	Каркас плоский КР1	
04-06-01-ЮК2.Н-КР2	Каркас плоский КР2	
04-06-01-ЮК2.Н-КР3	Каркас плоский КР3	
04-06-01-ЮК2.Н-КР4	Каркас плоский КР4	
04-06-01-ЮК2.Н-КР5	Каркас плоский КР5	
04-06-01-ЮК2.Н-КР6	Каркас плоский КР6	
04-06-01-ЮК2.Н-КР7	Каркас плоский КР7	
04-06-01-ЮК2.Н-КР8	Каркас плоский КР8	
04-06-01-ЮК2.Н-КР9	Каркас плоский КР9	
04-06-01-ЮК2.Н-КР10	Каркас плоский КР10	
04-06-01-ЮК2.Н-КР11	Каркас плоский КР11	
04-06-01-ЮК2.Н-КР12	Каркас плоский КР12	
04-06-01-ЮК2.Н-КР13	Каркас плоский КР13	
04-06-01-ЮК2.Н-КР14	Каркас плоский КР14	
04-06-01-ЮК2.Н-КР15	Каркас плоский КР15	
04-06-01-ЮК2.Н-КР16	Каркас плоский КР16	
04-06-01-ЮК2.Н-КР17	Каркас плоский КР17	
04-06-01-ЮК2.Н-КР18	Каркас плоский КР18	
04-06-01-ЮК2.Н-КР19	Каркас плоский КР19	
04-06-01-ЮК2.Н-КР20	Каркас плоский КР20	
04-06-01-ЮК2.Н-КР21	Каркас плоский КР21	


ХМСПБ-28-14-КР.2

Физкультурно-спортивный комплекс
с универсальным игровым залом в г.Югорске

Изм.	Колич.	Лист	№ док.	Подп.	Дата	Стадия	Лист	Листов
Разработал	Хандрьга				03.14	Конструкции железобетонные в оси Е-Р, 2-7.		
Проверил	Шаламов				03.14			
ГИП	Шаламов				03.14	Общие данные		

000 "ХМСПБ"


Формат А3

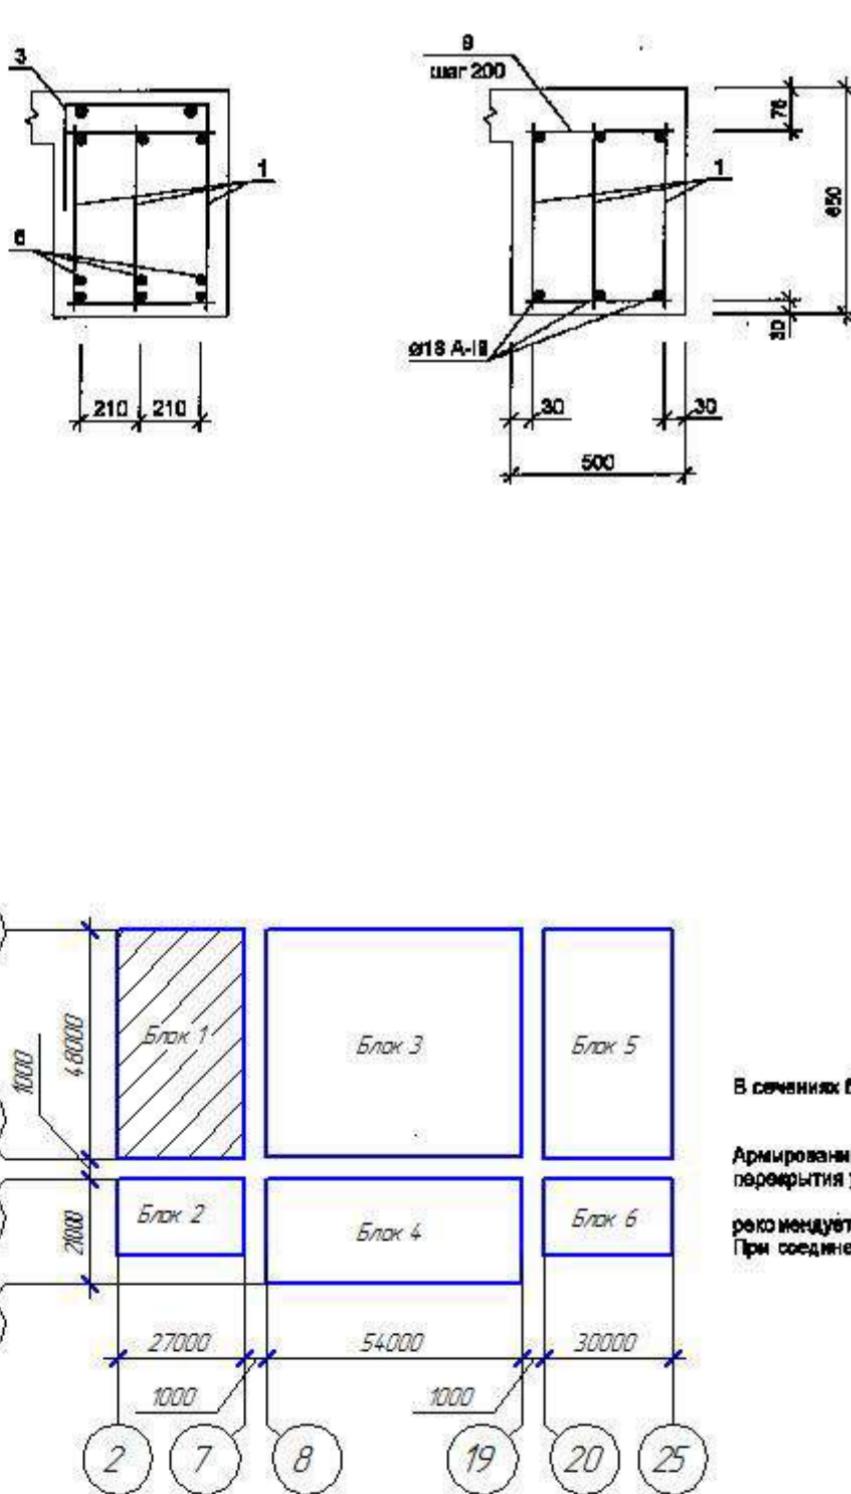

В сечениях балки арматурные изделия показаны не в масштабе для наглядности

Армирование монолитного железобетонного перекрытия условно не показано.






рекомендуется использовать тип соединения по ГОСТ 14098-91-К3-Рр.
При соединении плоских каркасов отдельными стержнями

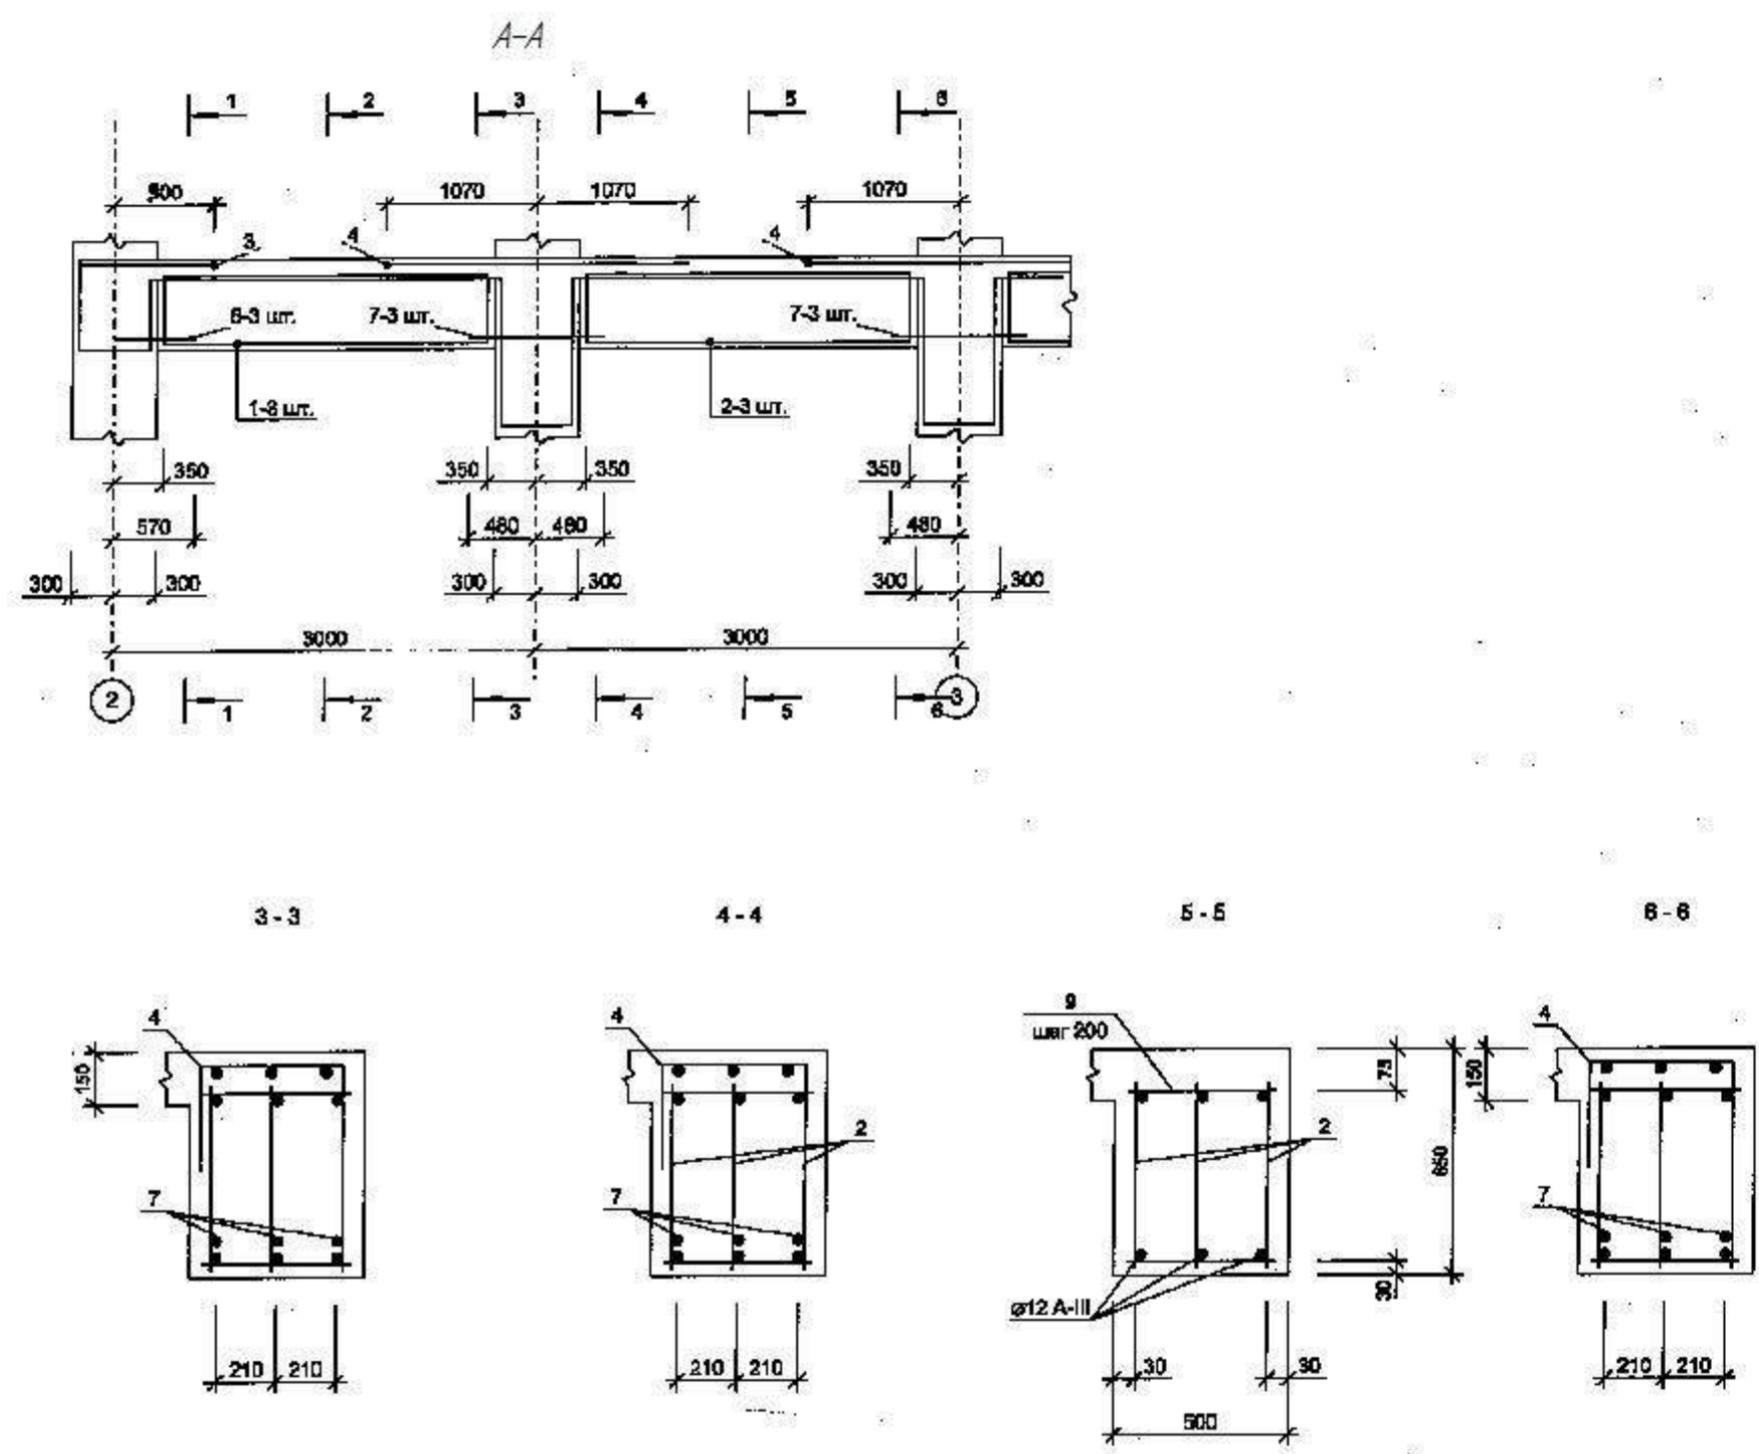

ХМСПБ-28-14-KP.2

Физкультурно-спортивный комплекс с универсальным игровым залом в г.Югорске


Формат А3

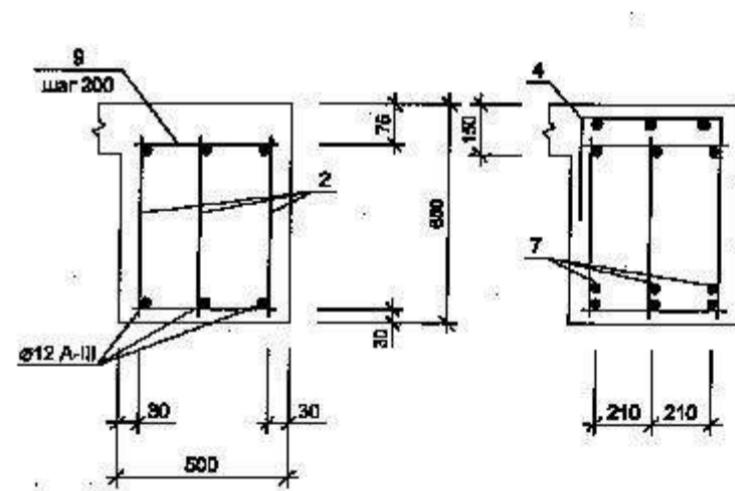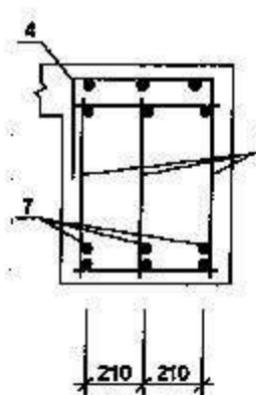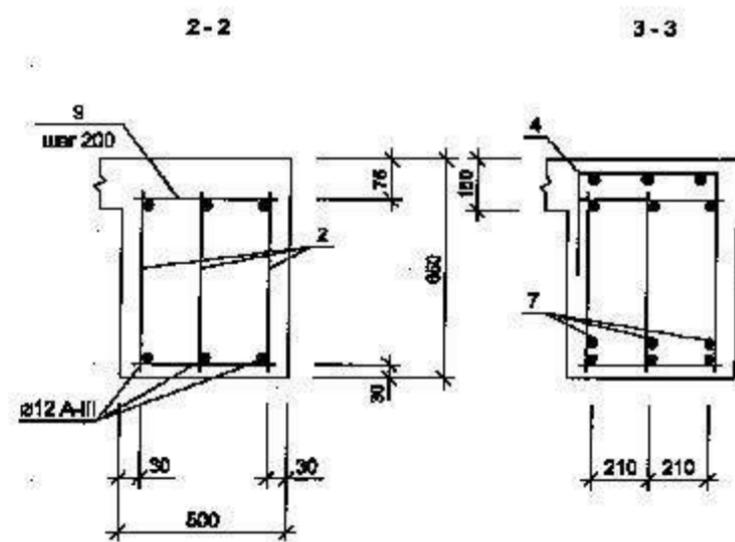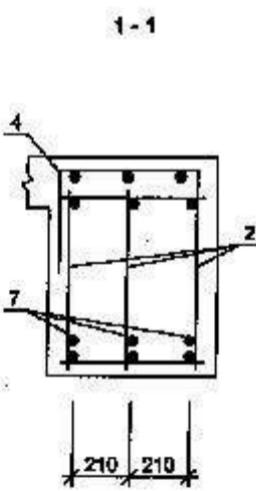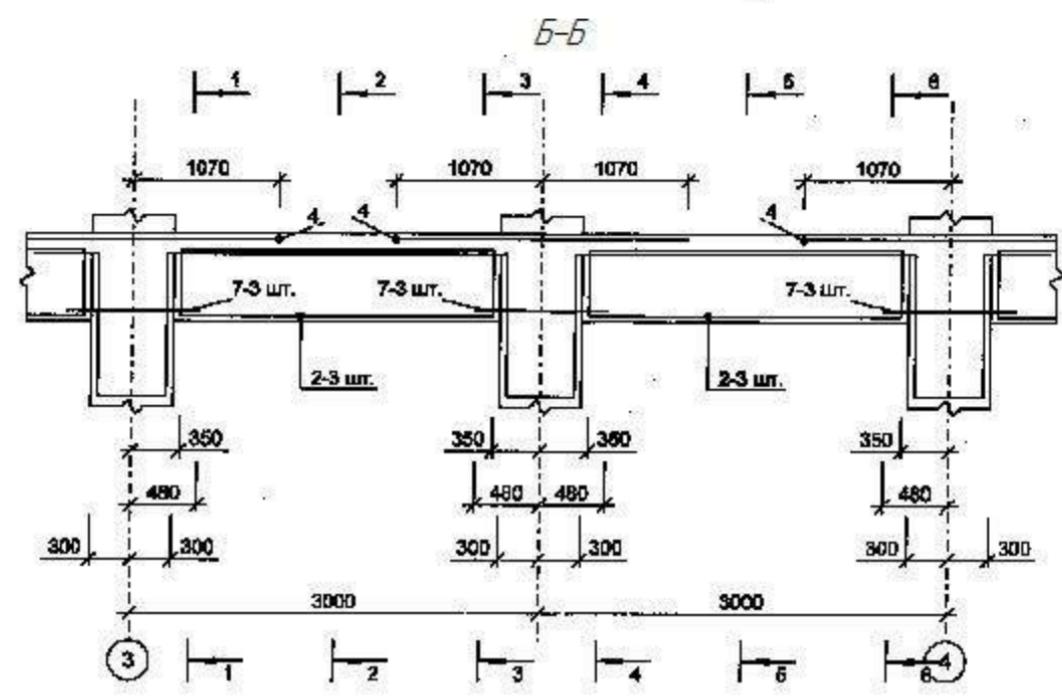

В сечениях балки арматурные изделия показаны не в масштабе для наглядности.

Армирование монолитного железобетонного перекрытия условно не показаны.

рекомендуется использовать тип соединения по ГОСТ 14098-91-К3-Рр.
При соединении плоских каркасов отдельными стержнями

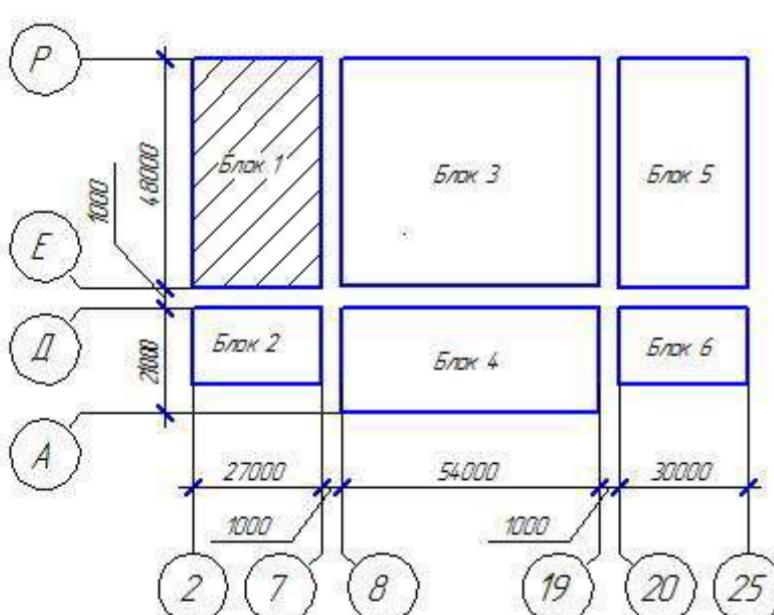

<i>Изм.</i>	<i>Колц.</i>	<i>Лист</i>	<i>№док.</i>	<i>Подп.</i>	<i>Дата</i>	<i>Физкультурно-спортивный комплекс</i>			
<i>Разработал</i>	<i>Хандрыга</i>			<i>03.14</i>		<i>с универсальным игровым залом в г.Югорске</i>			
<i>Проверил</i>	<i>Шаламов</i>			<i>03.14</i>		<i>Конструкции железобетонные в</i>	<i>Стадия</i>	<i>Лист</i>	<i>Листов</i>
						<i>осях Е-Р, 2-7.</i>	<i>П</i>	<i>11</i>	
<i>ГИП</i>	<i>Шаламов</i>			<i>03.14</i>		<i>Балка Бм2 в осях 3-4</i>			<i>ООО "ХМСПБ"</i>

ХМСПБ-28-14-КР.2

Физкультурно-спортивный комплекс с универсальным игровым залом в г.Югорске

Изм. Кодич. Дистр. № зар. Подац. Ізм.

ИЗМ.	КОЛЧ.	Лист	Н-р док.	План	Даты
Разделка	Ход работы		03.11		


Разработан ханорыза




Конструкции железобетонные
осах Е-Р. 2-7.

Exercice Ex2.8, exercice 3 /

000 "ХМГПБ"

Формат А3

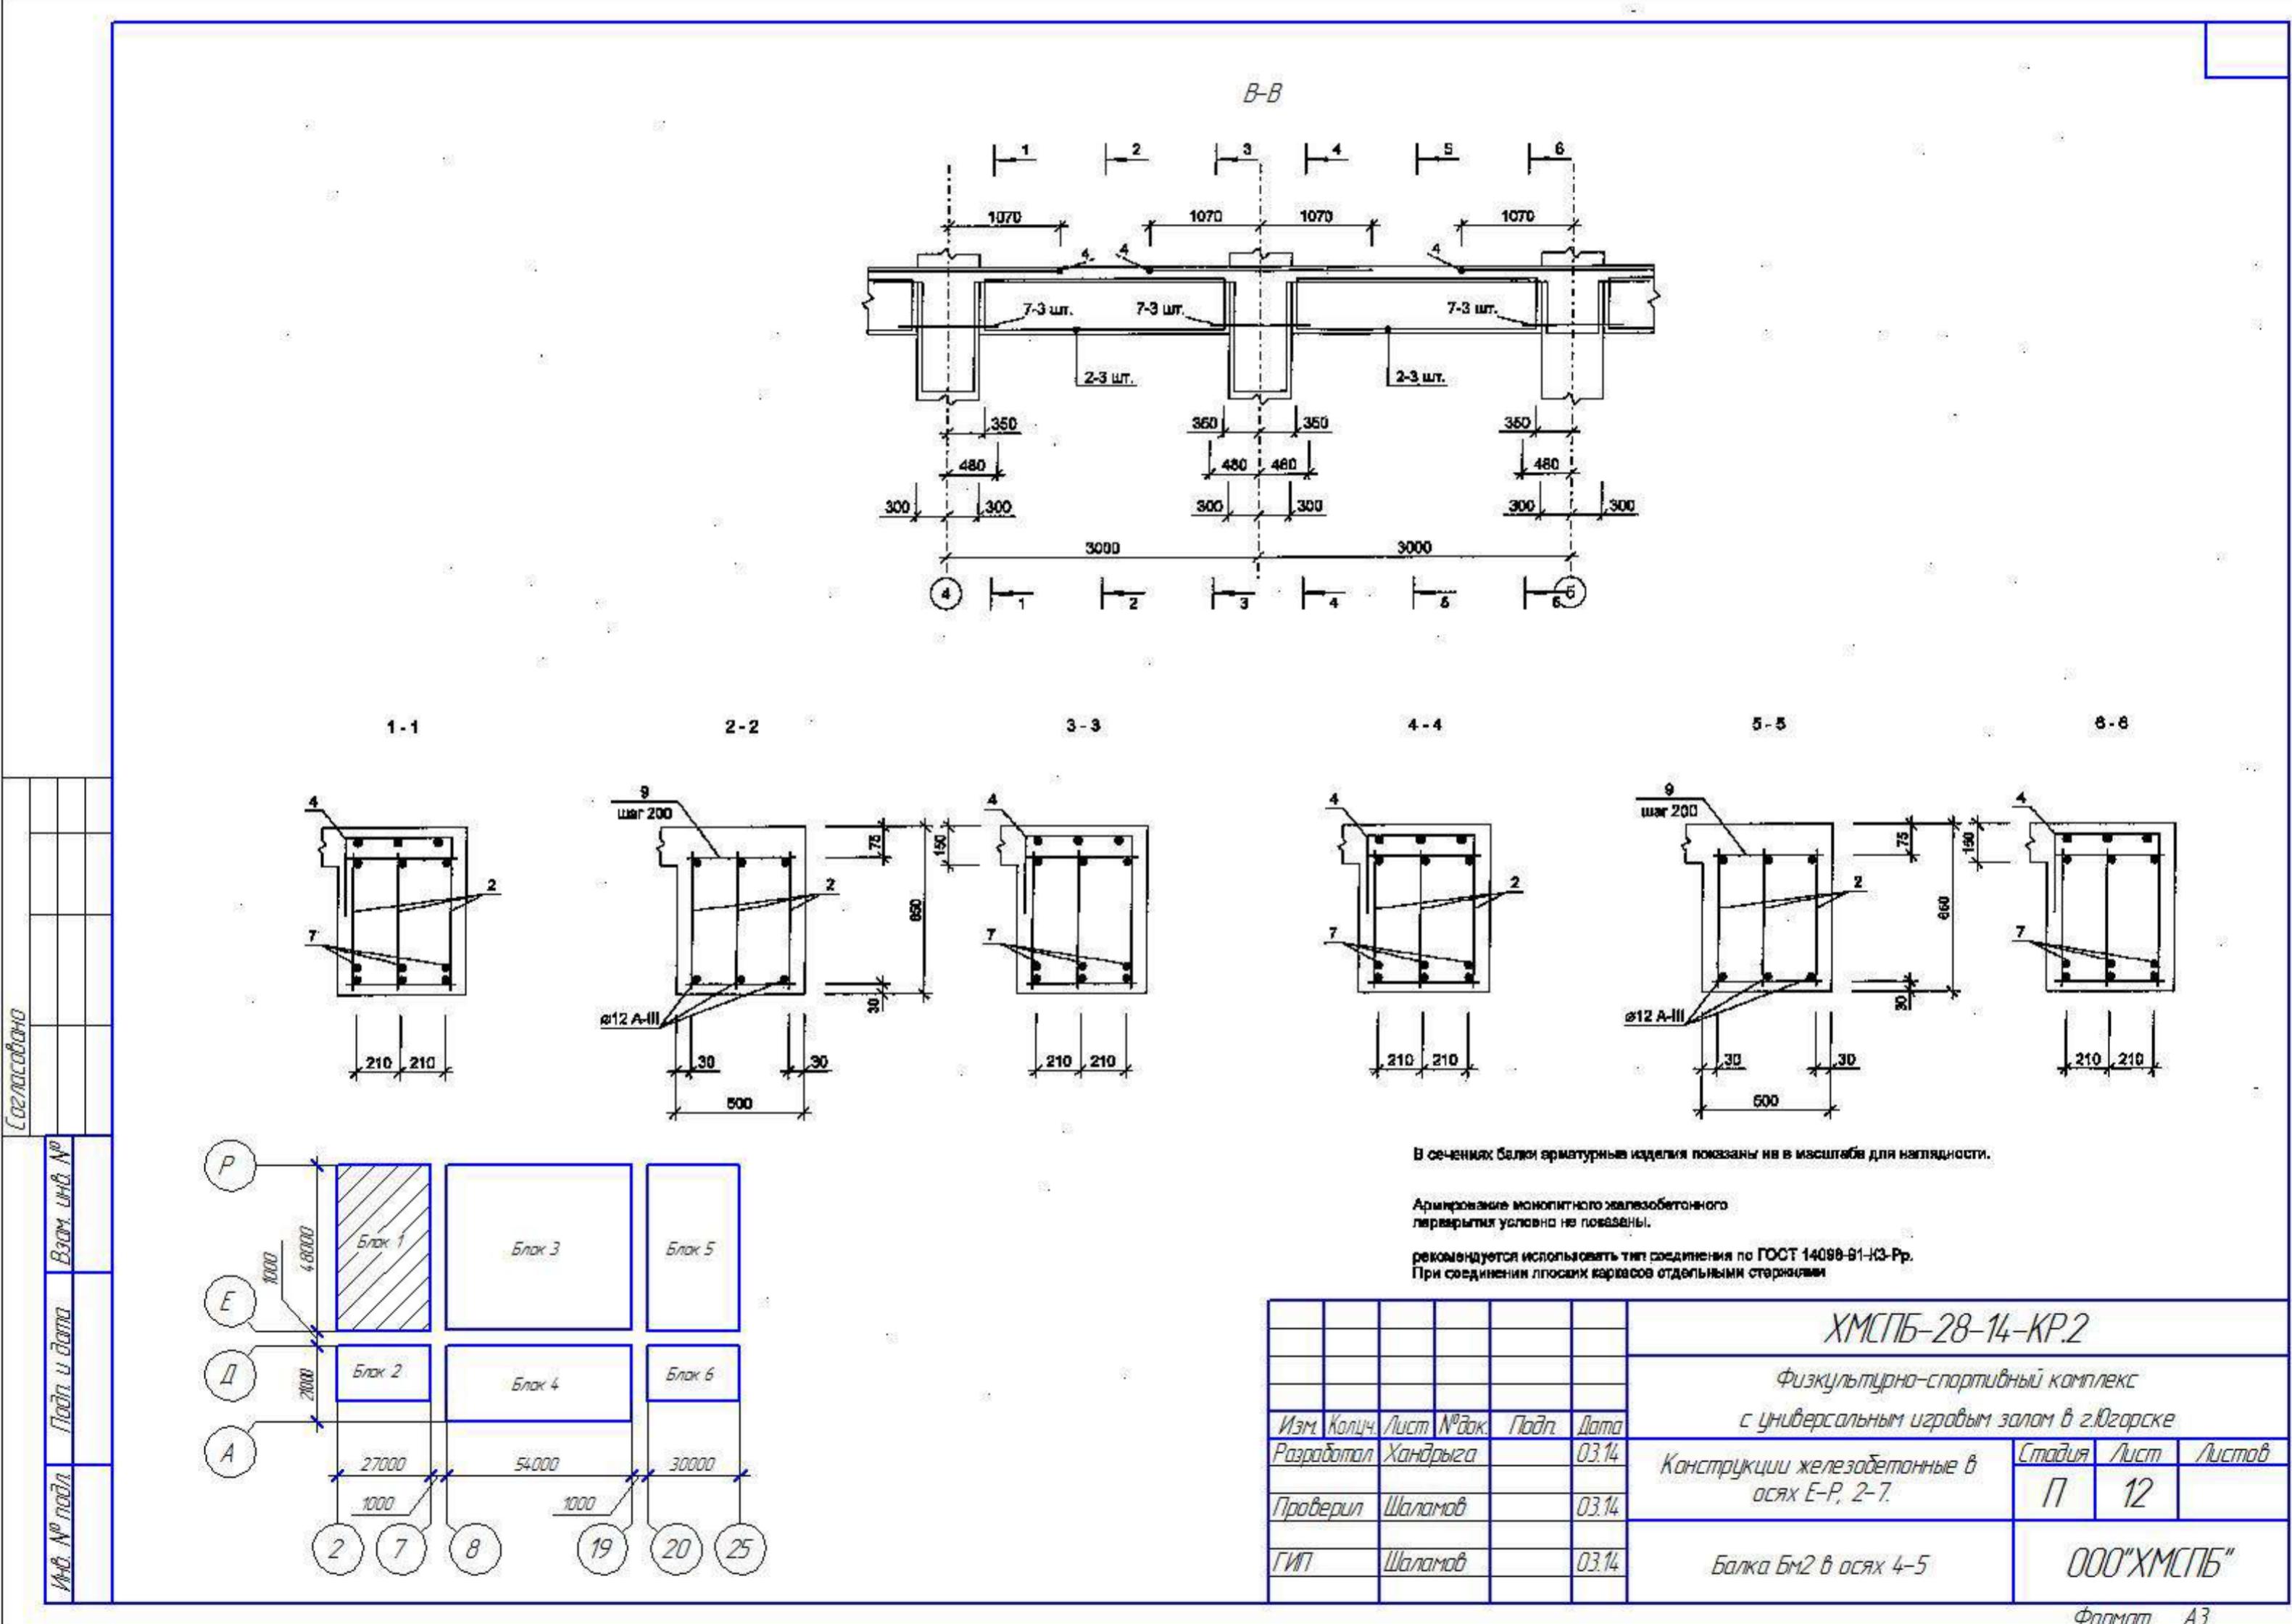

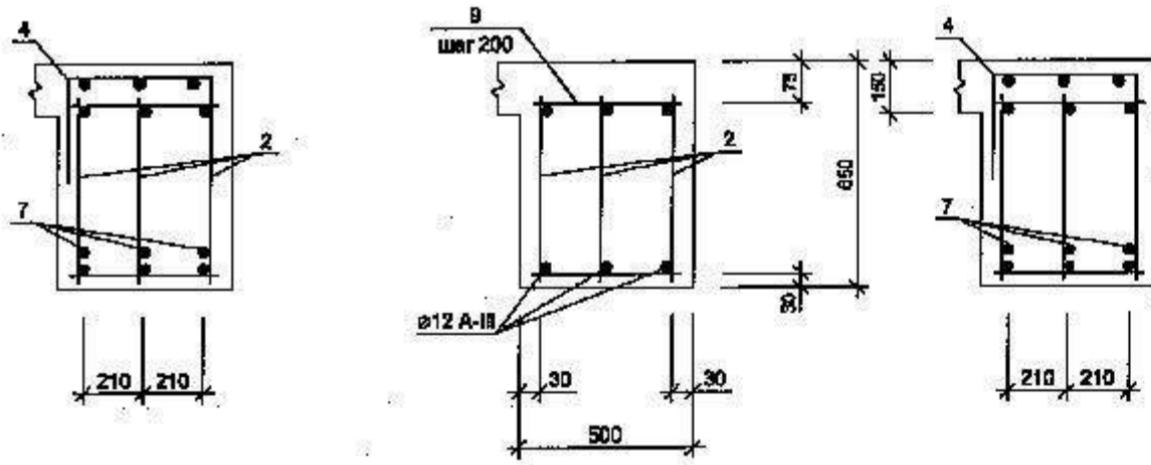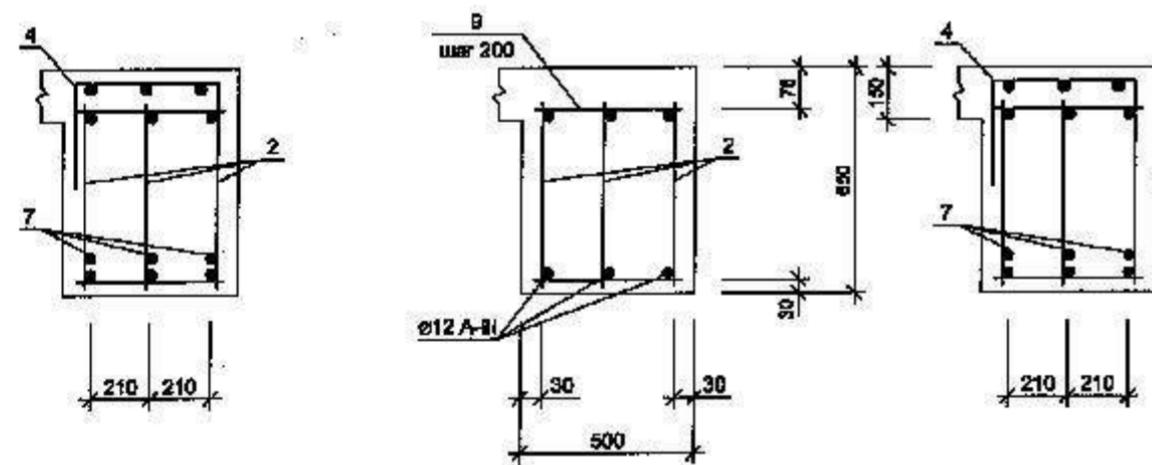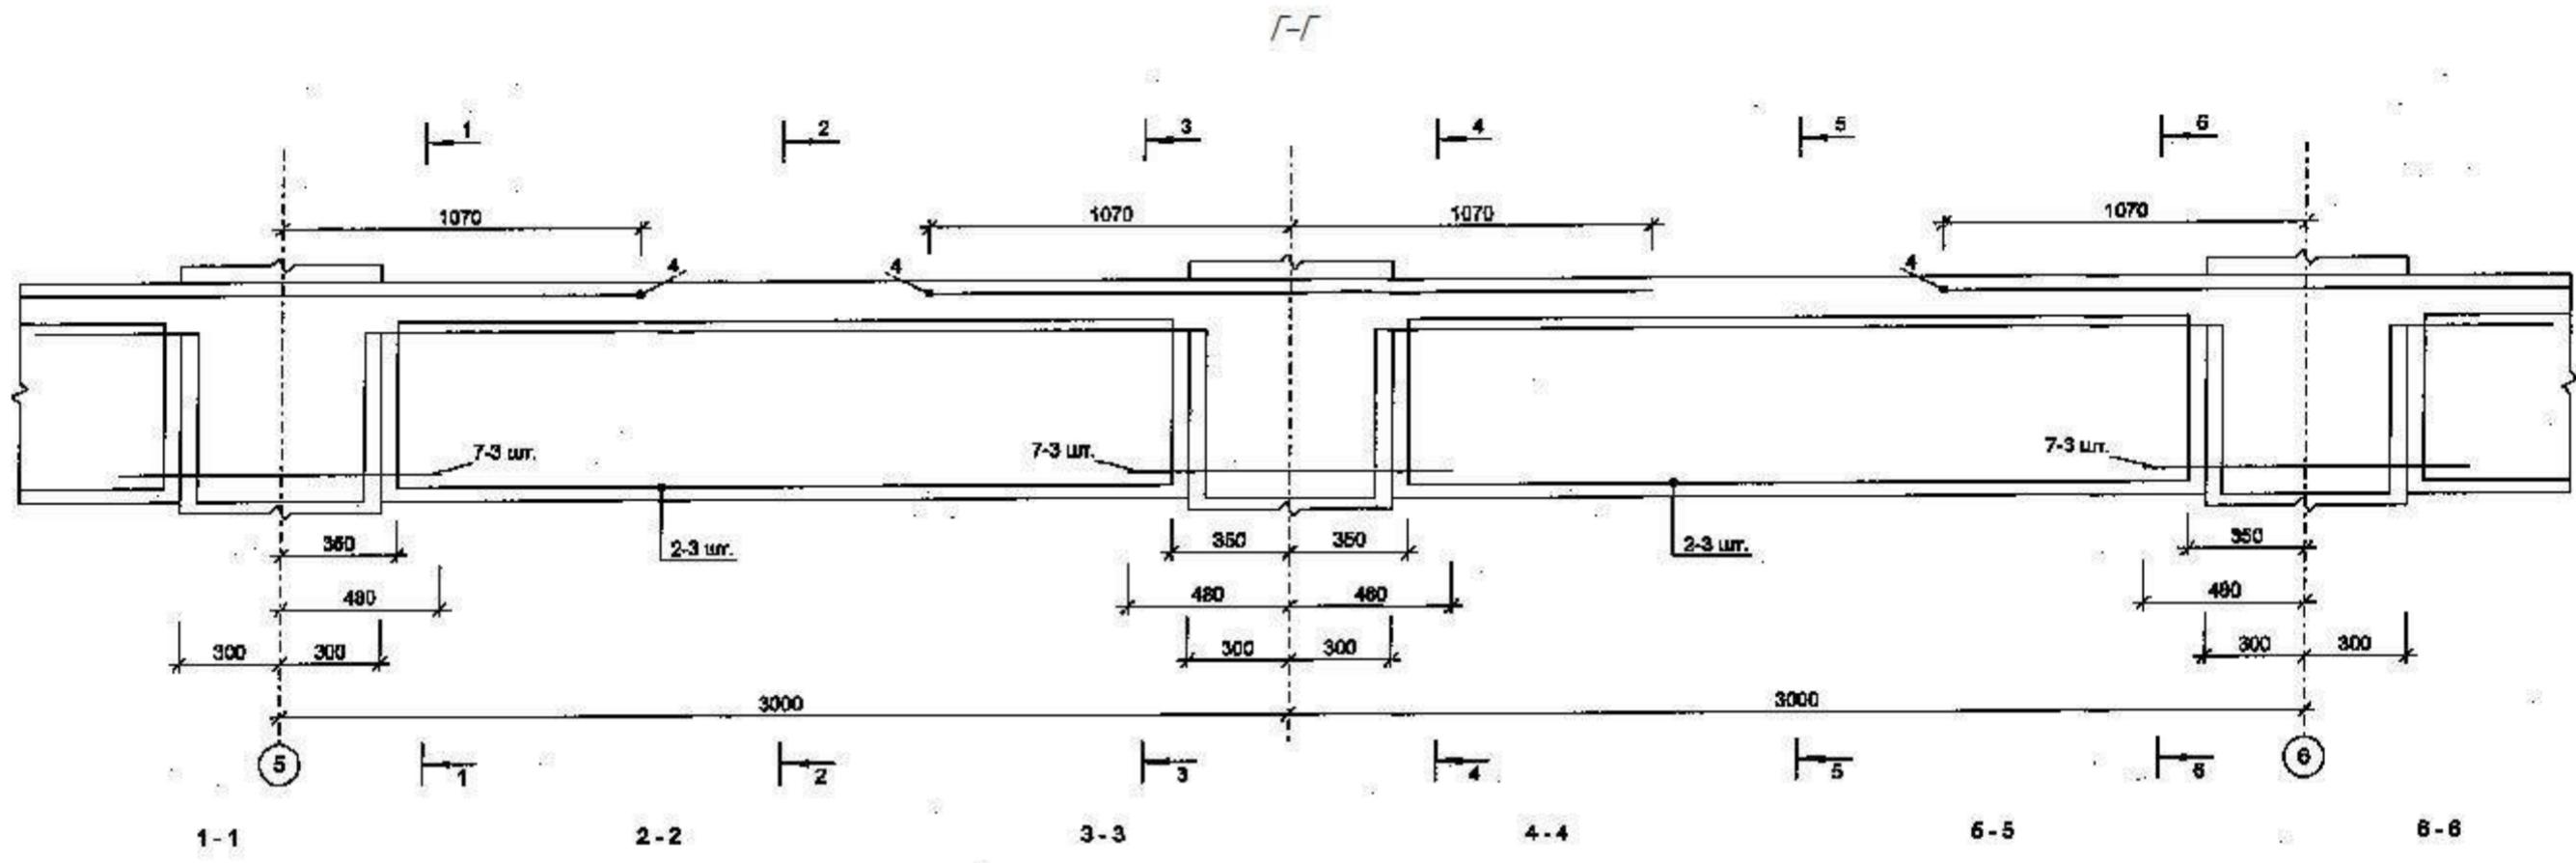


В сечениях балки арматурные наладки показаны не в масштабе для наглядности.

Армирование монолитного железобетонного перекрытия условно не показано.



рекомендуется использовать тип соединения по ГОСТ 14098-91-К3-РД.

При создании плоских каркасов отдельными стержнями

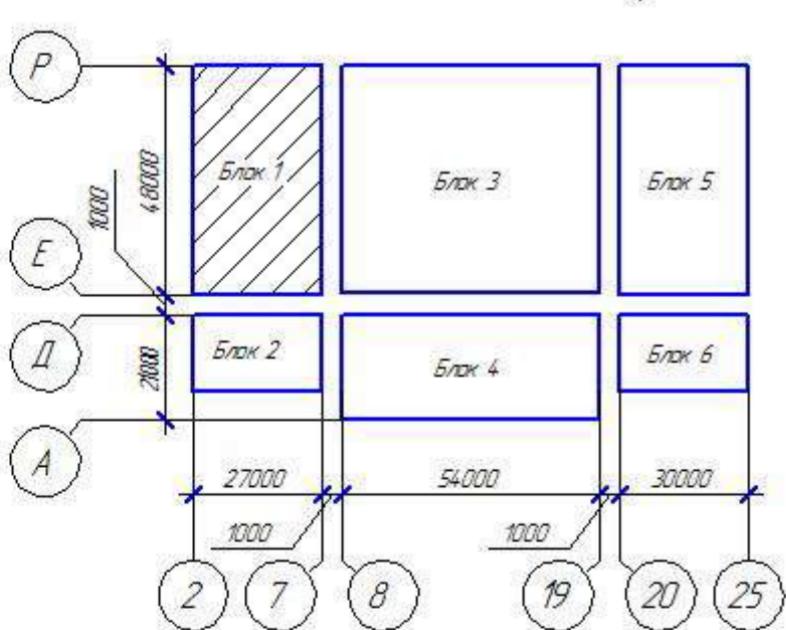

ХМСЛБ-28-14-КР.2							
Физкультурно-спортивный комплекс							
с универсальным игровым залом в г.Югорске							
Изм.	Колич.	Лист	№ док.	Подп.	Дата		
Разработал	Хандрыга			03.14			
Проверил	Шаламов			03.14			
ГИП	Шаламов			03.14			
Балка Бм2 в осях 5-6				000 "ХМСЛБ"			
Стадия							
Лист							
Листов							
П		13					

Формат А3

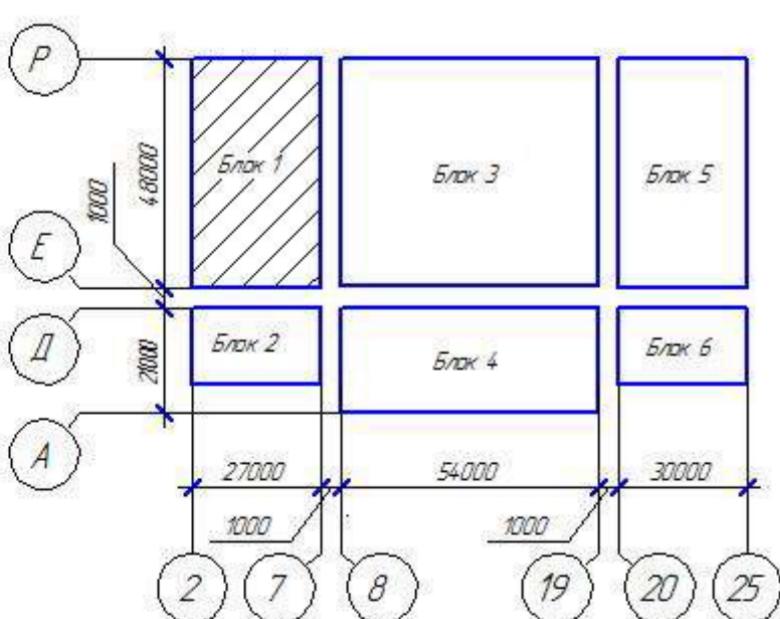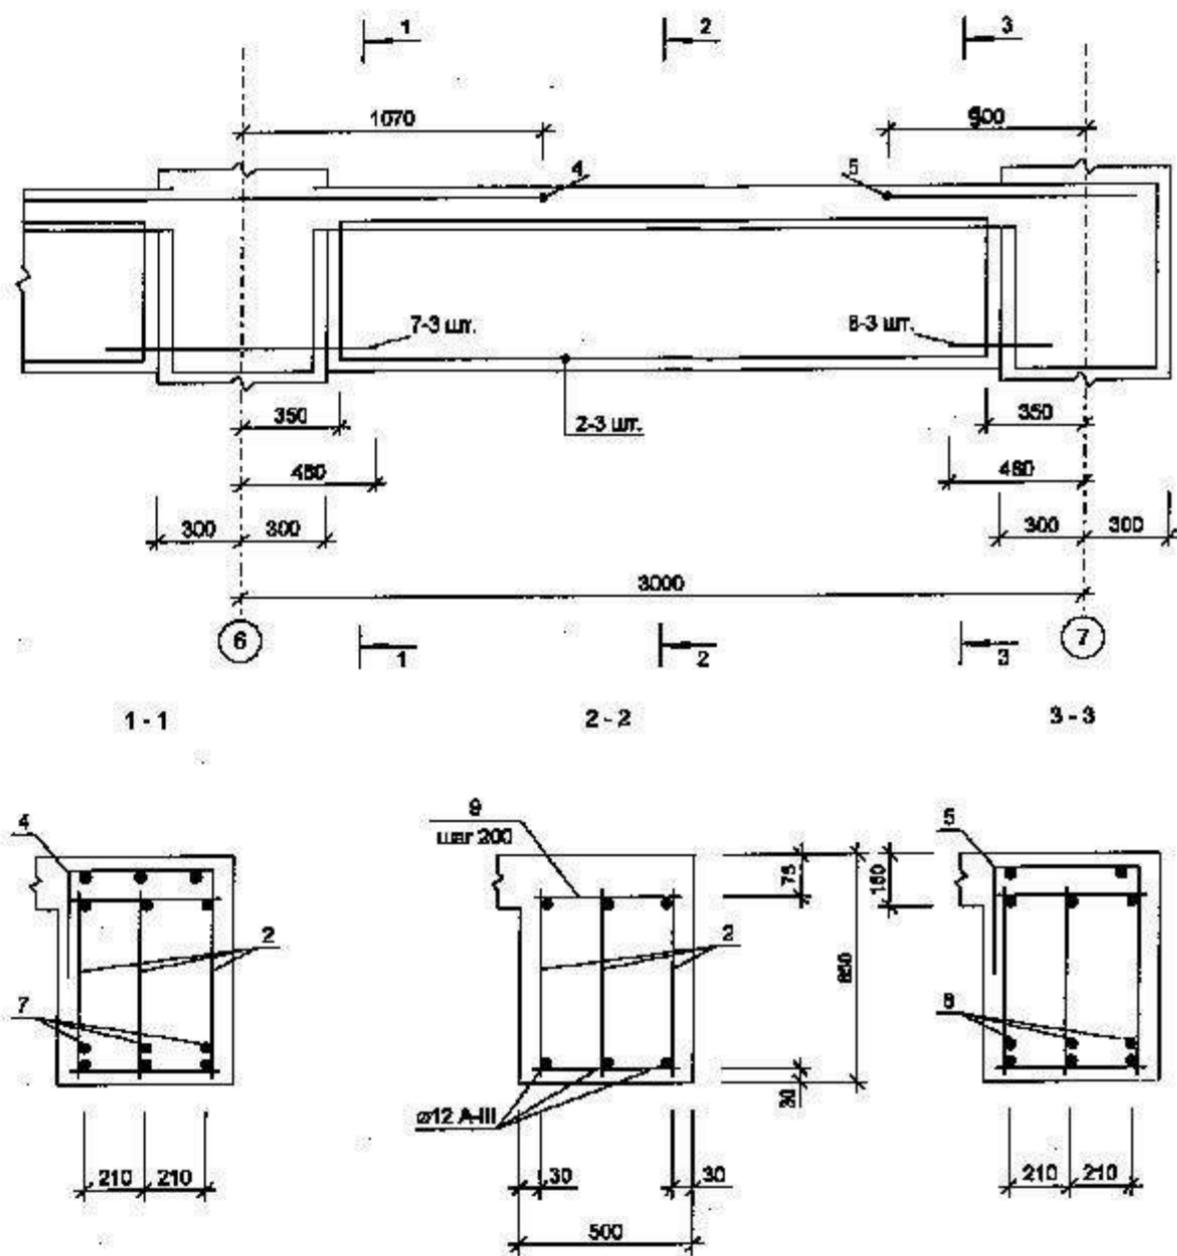

ВЕДОМОСТЬ РАСХОДА СТАЛИ, кг

Марка элемента	Изделия арматурные								Всего	
	Арматура класса									
	A-I			A-III						
	ГОСТ 5781-82*			ГОСТ 5781-82*						
	ø6	ø10	Итого	ø12	ø14	ø16	ø18	Итого		
Балка Бм2	17.0	152.6	169.7	159.3	10.0	2.9	18.1	188.2	357.9	

СПЕЦИФИКАЦИЯ


Поз.	Обозначение	Наименование	Кол.	Масса ед., кг	Приме- чание
Би2	ЮК 10-14	Балка монолитная Би2			
		<u>Сборочные единицы и детали</u>			
		<u>Каркасы плоские</u>			
1	04-06-01-ЮК2.И-КР14	Каркас КР14	3	10.41	
2	04-06-01-ЮК2.И-КР15	Каркас КР15	24	7.32	
3	04-06-01-ЮК2.И-КР16	Каркас КР16	1	4.06	
4	04-06-01-ЮК2.И-КР17	Каркас КР17	8	7.68	
5	04-06-01-ЮК2.И-КР18	Каркас КР18	1	3.33	
		<u>Детали</u>			
6		Ø18 А-III ГОСТ 5781-82* L=540	3	1.08	
7		Ø12 А-III ГОСТ 5781-82* L=960	24	0.86	
8		Ø12 А-III ГОСТ 5781-82* L=360	3	0.32	
9		Ø10 А-И ГОСТ 5781-82* L=480	198	0.30	
		<u>Материалы</u>			
	ГОСТ 7473-94	БСГ В25 П1 F90 W2			7.02 м3


В сечениях балок арматурные надеждия показаны не в масштабе для наглядности.
При соединении плоских каркасов отдаленными стержнями рекомендуется использовать тип соединения по ГОСТ 14098-91-К3-Рр.
Армирование монолитного железобетонного перекрытия условно не показано.

ХМСПБ-28-14-KP.2

Физкультурно-спортивный комплекс с универсальным игровым залом в г.Югорске

Формат А3

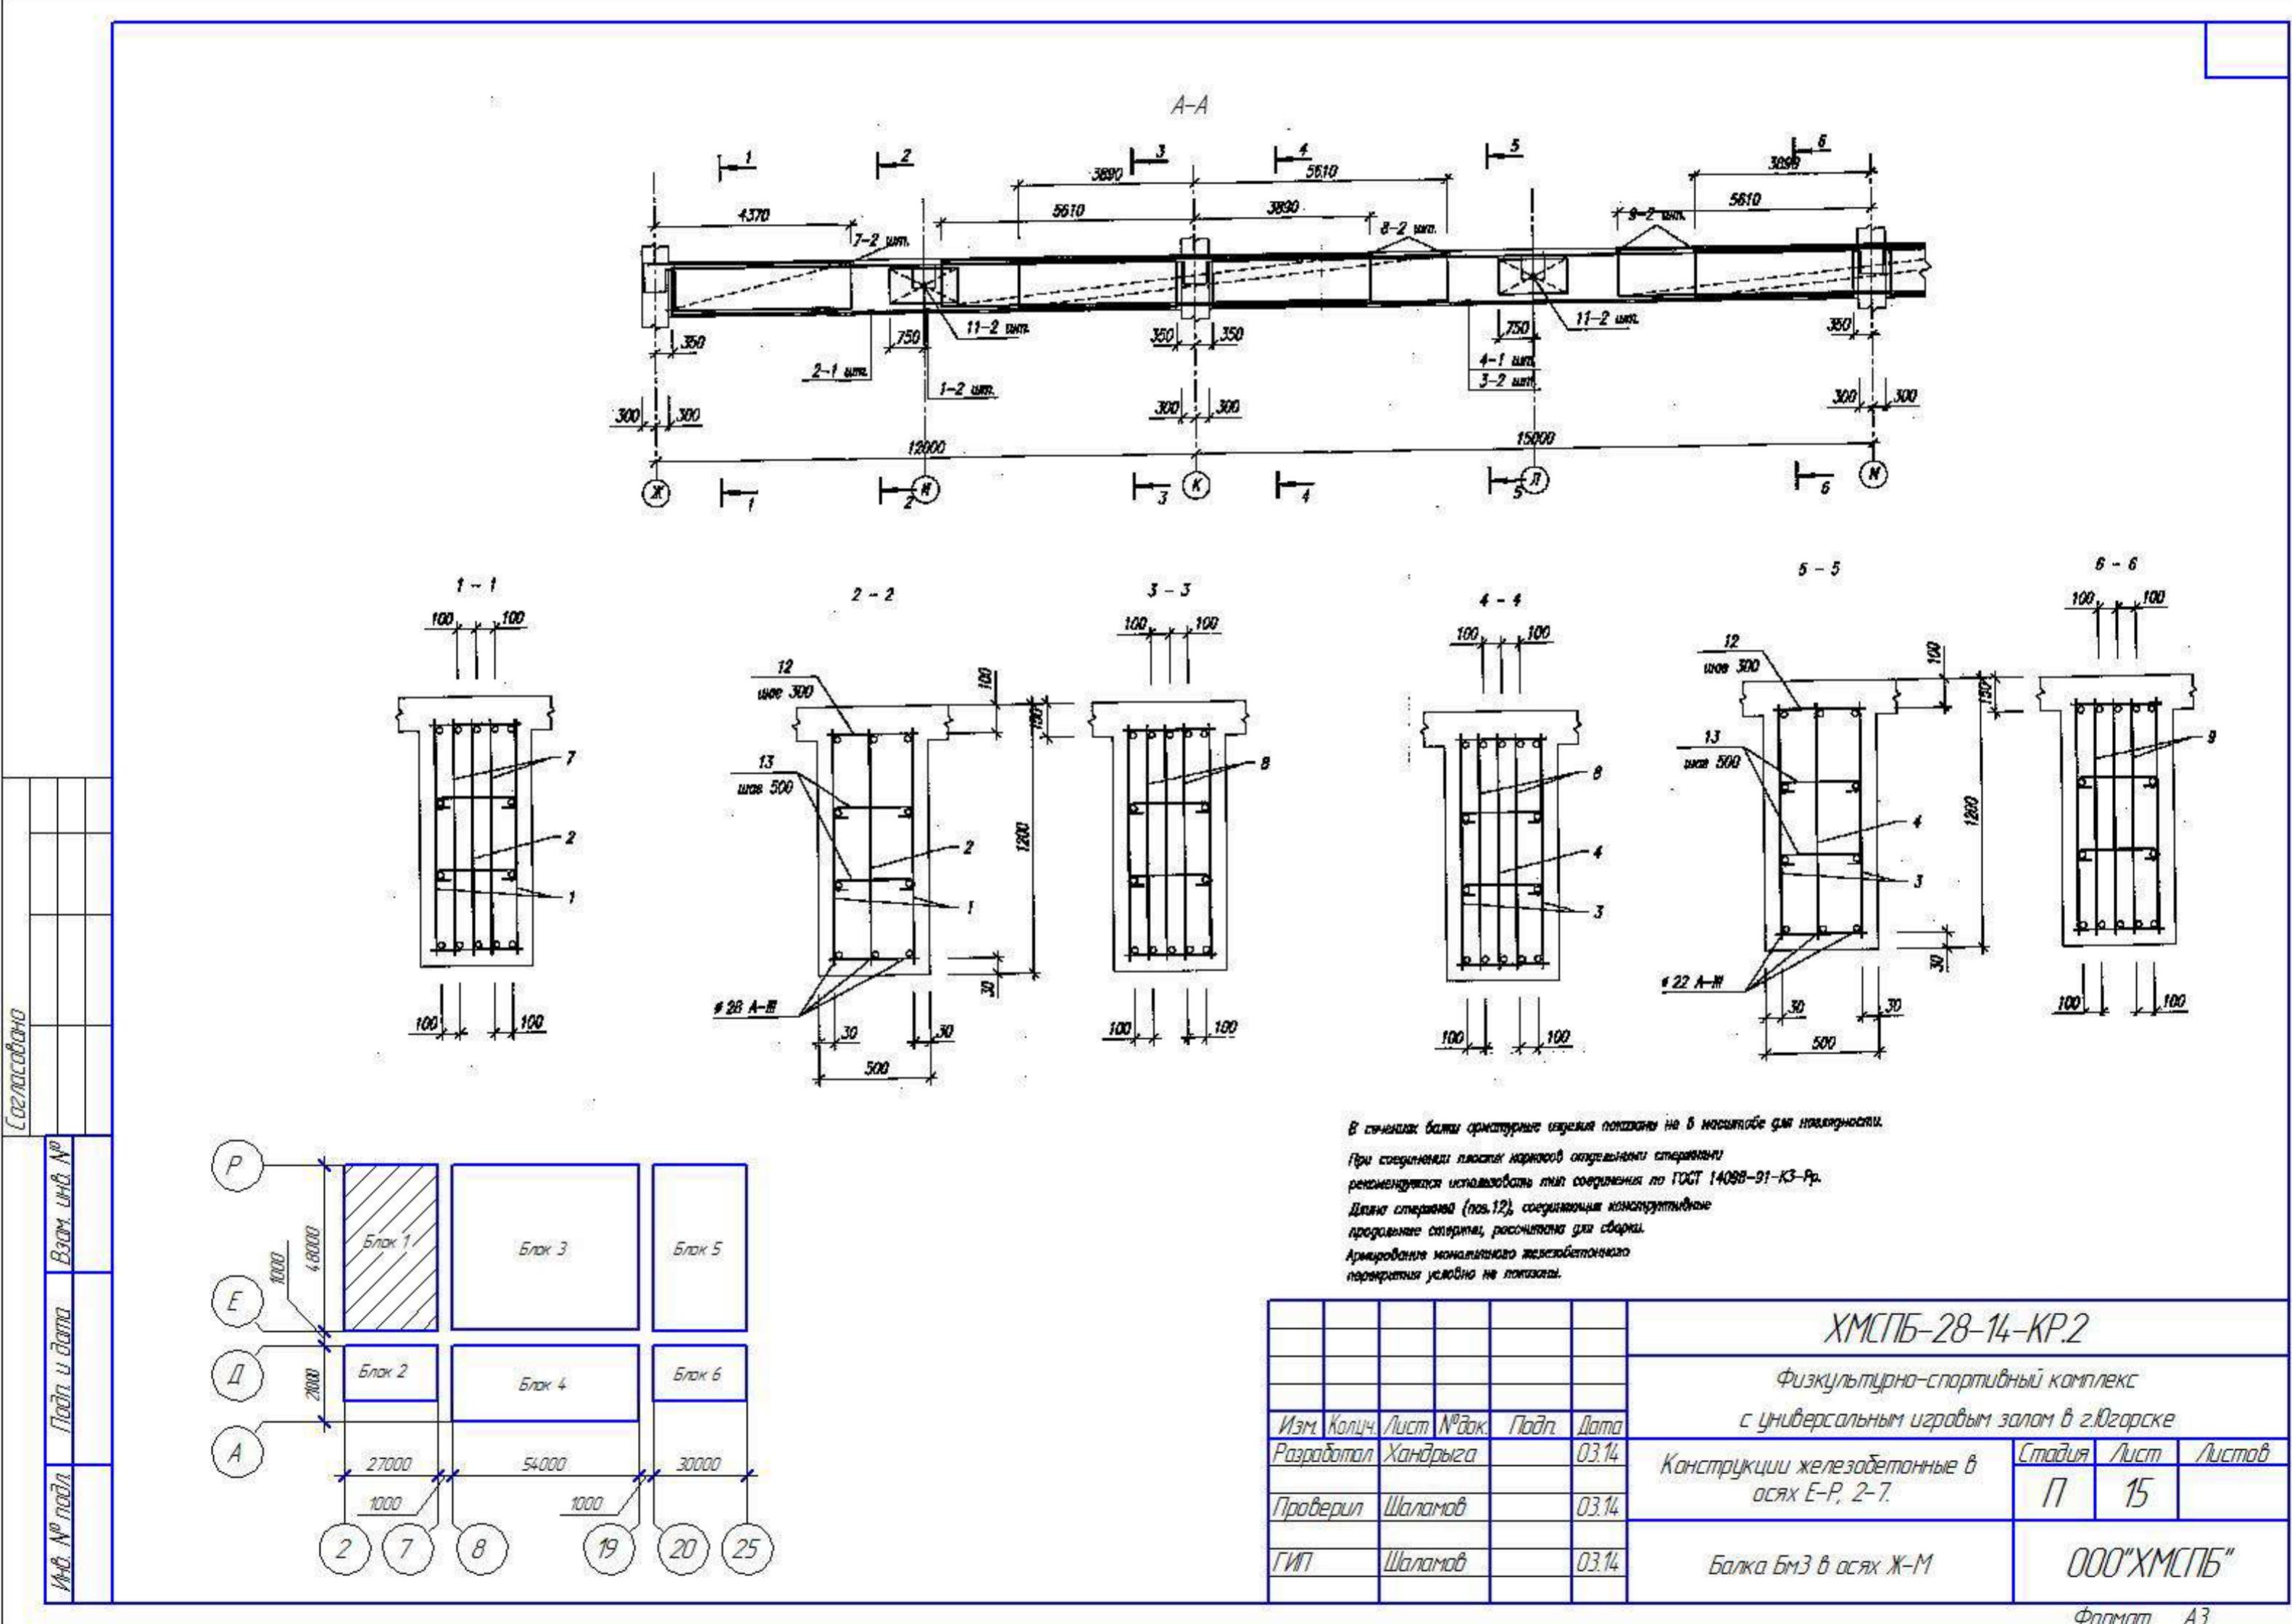

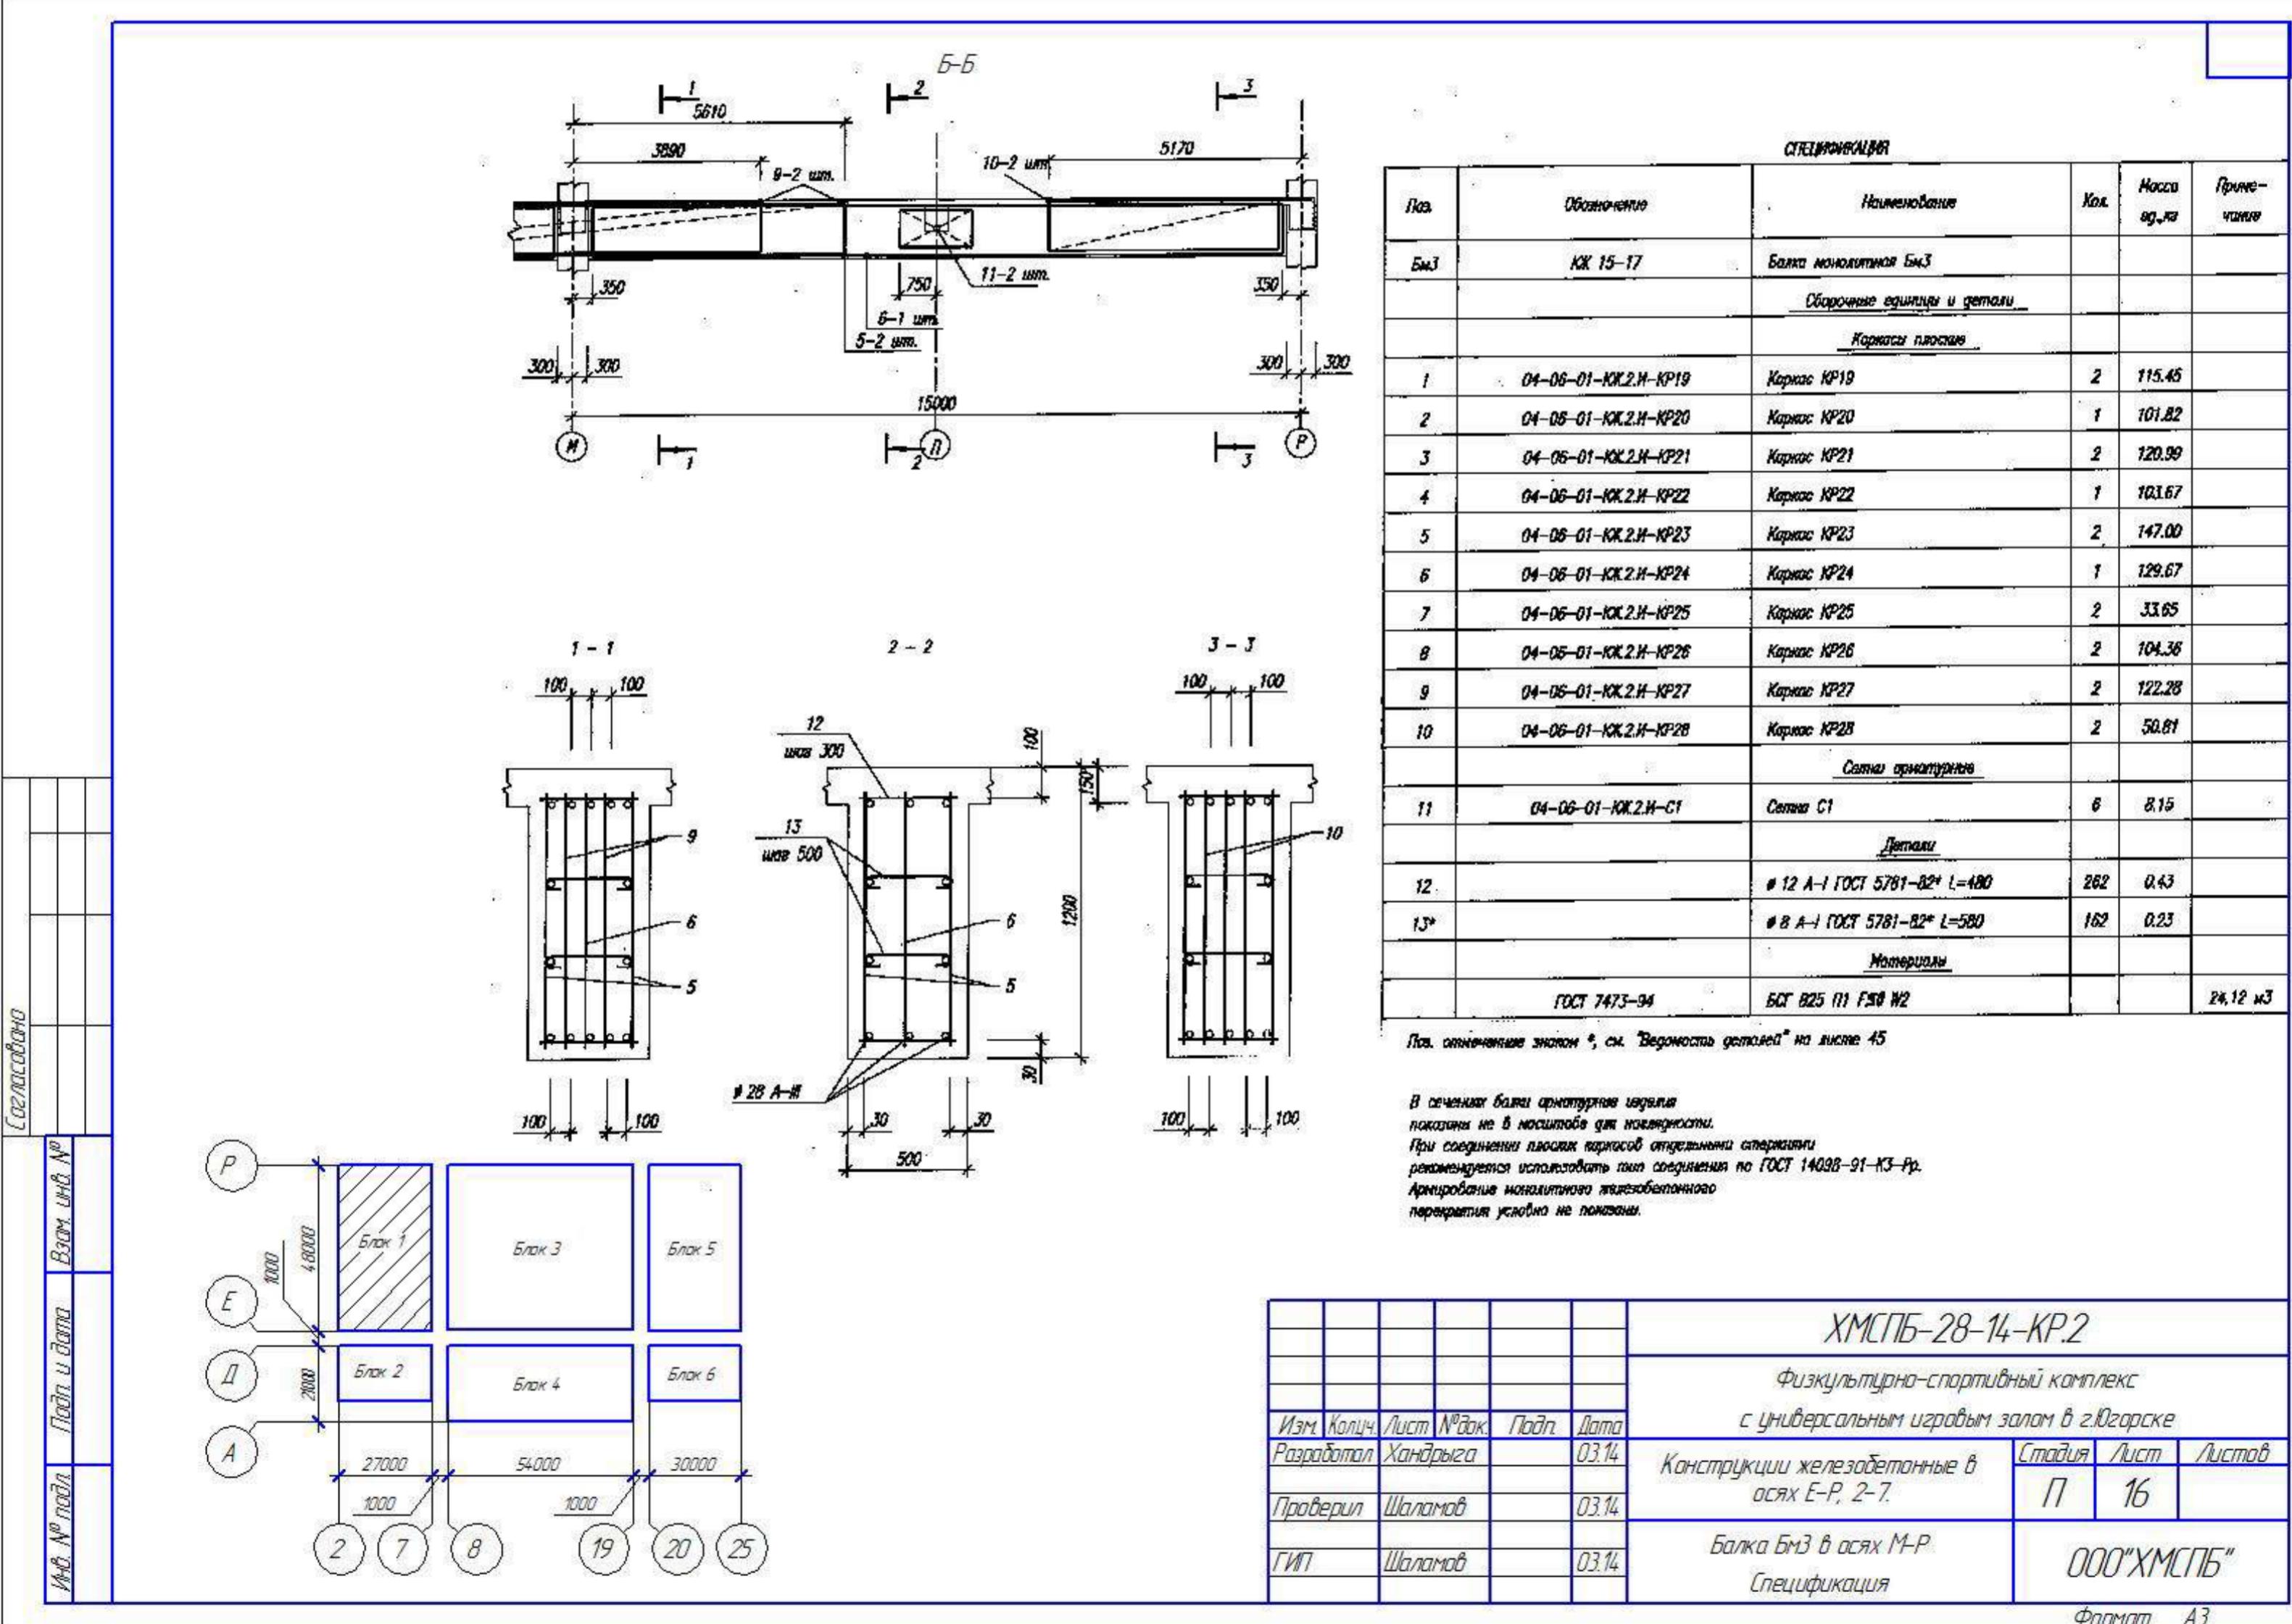

ВЕДОМОСТЬ РАСХОДА СТАЛИ, кг

Марка алемента	Изделия арматурные				
	Арматура класса				
	A-I				
	ГОСТ 5781-82*				
	ø6	ø8	ø10	ø12	Итого
Балка Бм3	11.6	37.1	65.7	485.0	599.3

Изделия арматурные

Арматура класса

A-III

ГОСТ 5781-82*

ø10	ø14	ø16	ø18	ø22	ø28	ø32	ø36	ø40	Итого
96.5	188.1	14.4	21.6	125.8	411.6	73.7	152.8	188.6	1273

Всего

ХМСПБ-28-14-КР.2




Физкультурно-спортивный комплекс
с универсальным игровым залом в г.Югорске

Изм.	Колич.	Лист	№док.	Подп.	Дата	Стадия	Лист	Листов
Разработал	Хандыга			03.14		Конструкции железобетонные в осях Е-Р, 2-7.		
Проверил	Шаламов			03.14			П	17
ГИП	Шаламов			03.14		Балка Бм3		

Ведомость расхода стали


ООО "ХМСПБ"

Формат А3

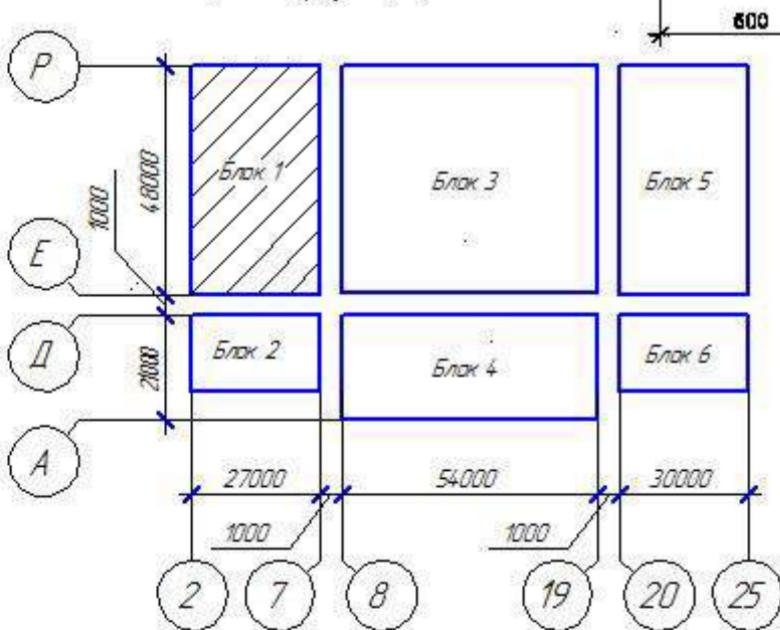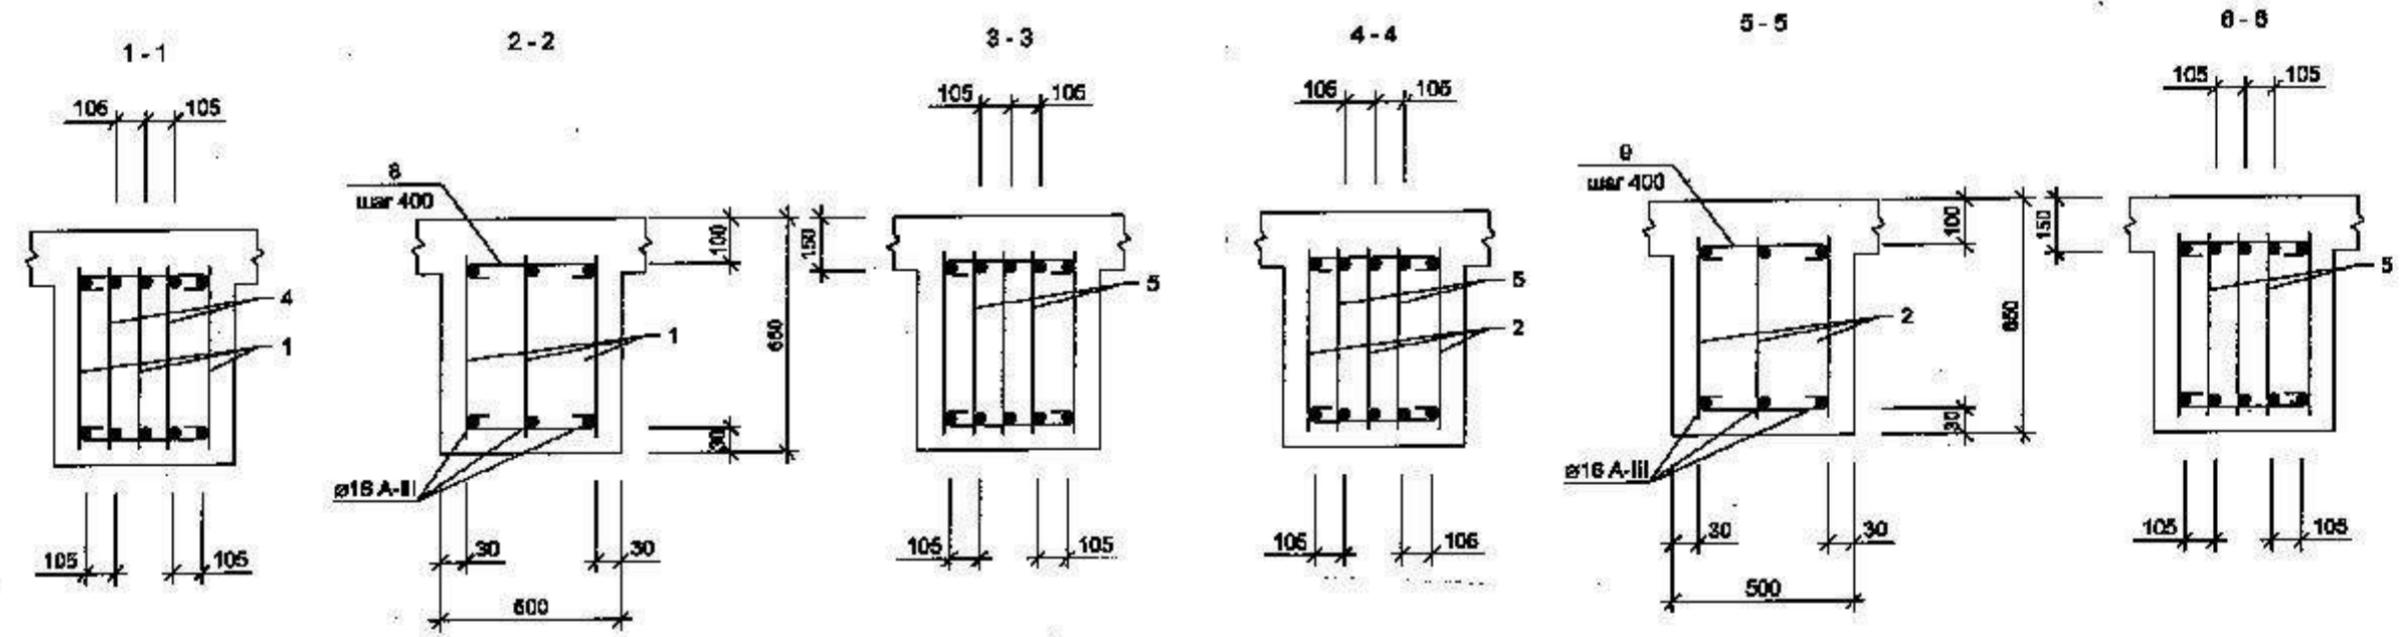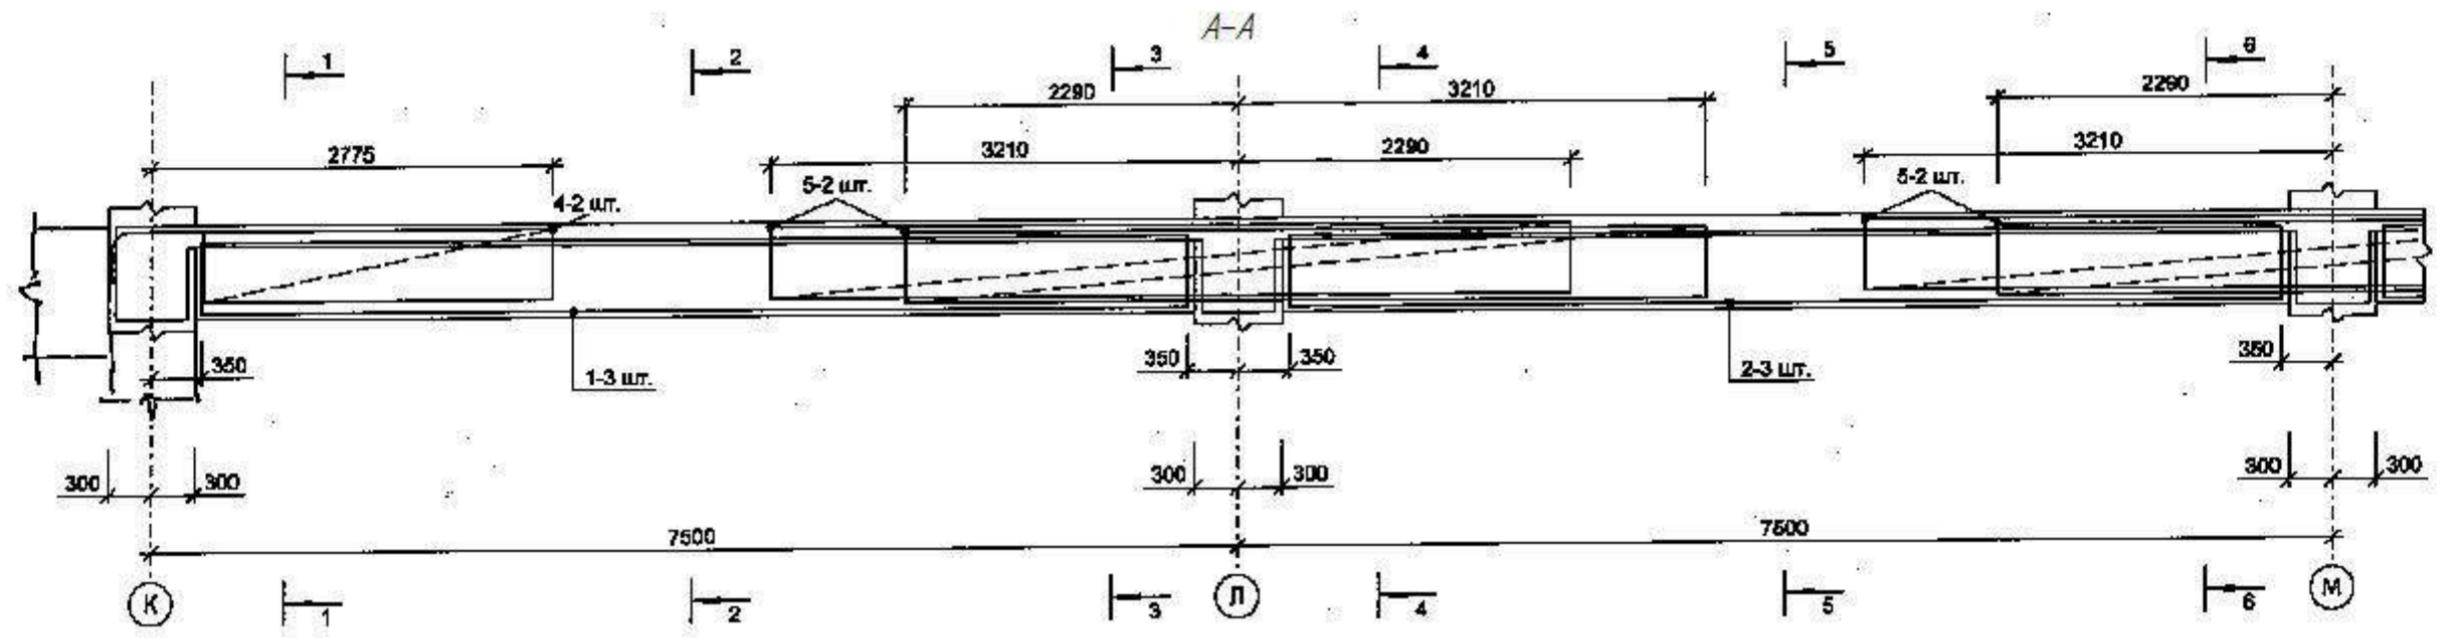

ХМСЛБ-28-14-КР.2					
Физкультурно-спортивный комплекс с универсальным игровым залом в г.Югорске					
Изм.	Колич.	Лист	№ док.	Подп.	Дата
Разработал	Хандрыга			03.14	
Проверил	Шаламов			03.14	
ГИП	Шаламов			03.14	
Конструкции железобетонные в оси Е-Р, 2-7.				Стадия	Лист
Балка Бм4 в оси К-М				П	18
000"ХМСЛБ"					

Формат А3

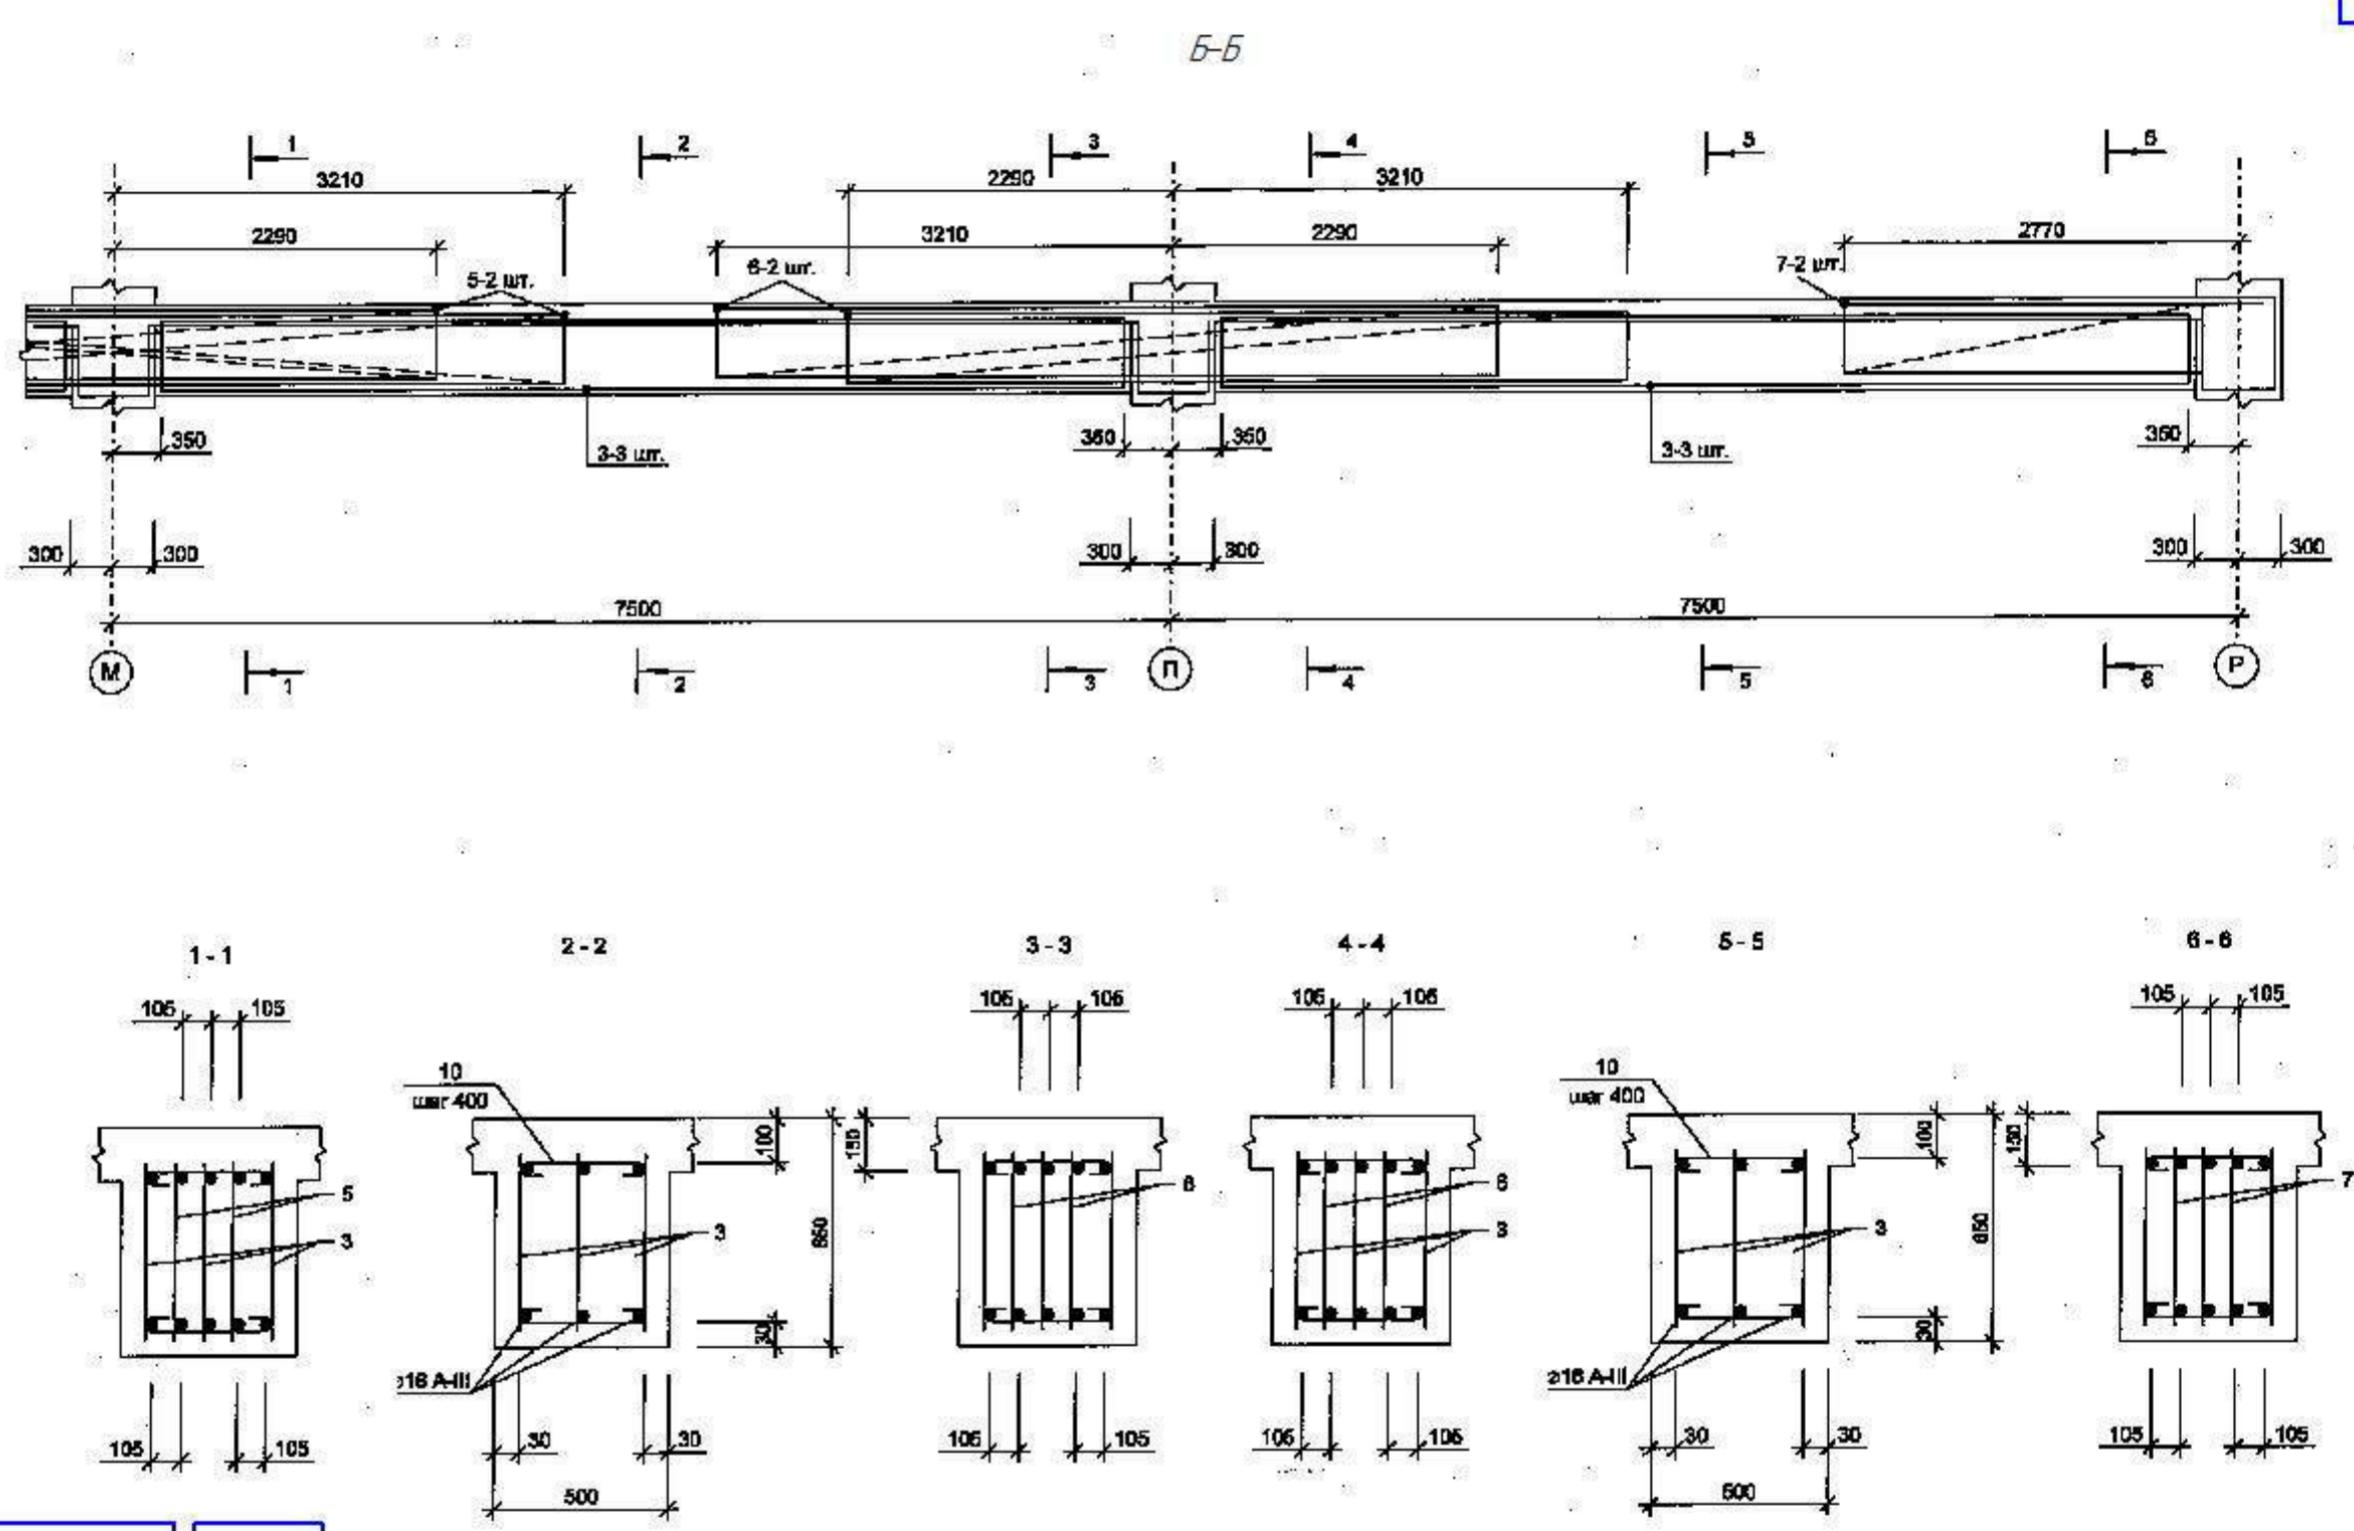

ХМСЛБ-28-14-КР.2					
Физкультурно-спортивный комплекс с универсальным игровым залом в г.Югорске					
Изм.	Колич.	Лист	№ док.	Подп.	Дата
Разработал	Хандрыга		03.14		
Проверил	Шаламов		03.14		
ГИП	Шаламов		03.14		
Конструкции железобетонные в оси Е-Р, 2-7.				Стадия	Лист
Балка Бм4 в оси М-Р				П	19
000 "ХМСЛБ"					

Формат А3

Ведомость ссылочных и приложенных документов (продолжение)

Обозначение	Наименование	Примечание
04-06-01-КК2.И-КР22	Каркас плоский КР22	
04-06-01-КК2.И-КР23	Каркас плоский КР23	
04-06-01-КК2.И-КР24	Каркас плоский КР24	
04-06-01-КК2.И-КР84	Каркас плоский КР84

Изм.	Кол-ч	Лист	Н	док.	Подп.	Дата

Общие данные

Лист

2

СПЕЦИФИКАЦИЯ

Поз.	Обозначение	Наименование	Кол.	Масса ед.,кг	Приме- чание
Бм4	ЮК 15-20	Балка монолитная Бм4			
<u>Сборочные единицы и детали</u>					
<u>Каркасы плоские</u>					
1	04-06-01-ЮК.2.И-КР29	Каркас КР29	3	43.14	
2	04-06-01-ЮК.2.И-КР30	Каркас КР30	3	27.77	
3	04-06-01-ЮК.2.И-КР31	Каркас КР31	6	30.89	
4	04-06-01-ЮК.2.И-КР32	Каркас КР32	2	32.07	
5	04-06-01-ЮК.2.И-КР33	Каркас КР33	4	23.06	
6	04-06-01-ЮК.2.И-КР34	Каркас КР34	2	31.81	
7	04-06-01-ЮК.2.И-КР35	Каркас КР35	2	13.96	
<u>Детали</u>					
8*		Ø8 А-И ГОСТ 5761-82* L=565	34	0.22	
9*		Ø8 А-И ГОСТ 5761-82* L=575	34	0.13	
10*		Ø8 А-И ГОСТ 5761-82* L=570	68	0.13	
<u>Материалы</u>					
	ГОСТ 7473-94	БСГ В25 П1 F50 W2			8.97 м3

Поз. отмеченные знаком *, см. "Ведомость деталей" на листе 4/5

ВЕДОМОСТЬ РАСХОДА СТАЛИ, кг

Марка элемента	Изделия арматурные		
	Арматура класса		
	A-I		
	ГОСТ 5781-82*		
	ø8	ø8	Итого
Балка БМ4	64.1	45.0	109.1

Изделия арматурные

Арматура класса

A-1

ГОСТ 5781-82

$\varnothing 10$	$\varnothing 12$	$\varnothing 16$	$\varnothing 18$	$\varnothing 20$	$\varnothing 22$	$\varnothing 25$	$\varnothing 32$	Итого	
13.7	9.8	135.1	39.8	129.3	66.1	119.5	43.2	556.4	865.5

וְעַמְקָדָה

10

B304. 6


dom




Noón u

1037

140

Формат А3

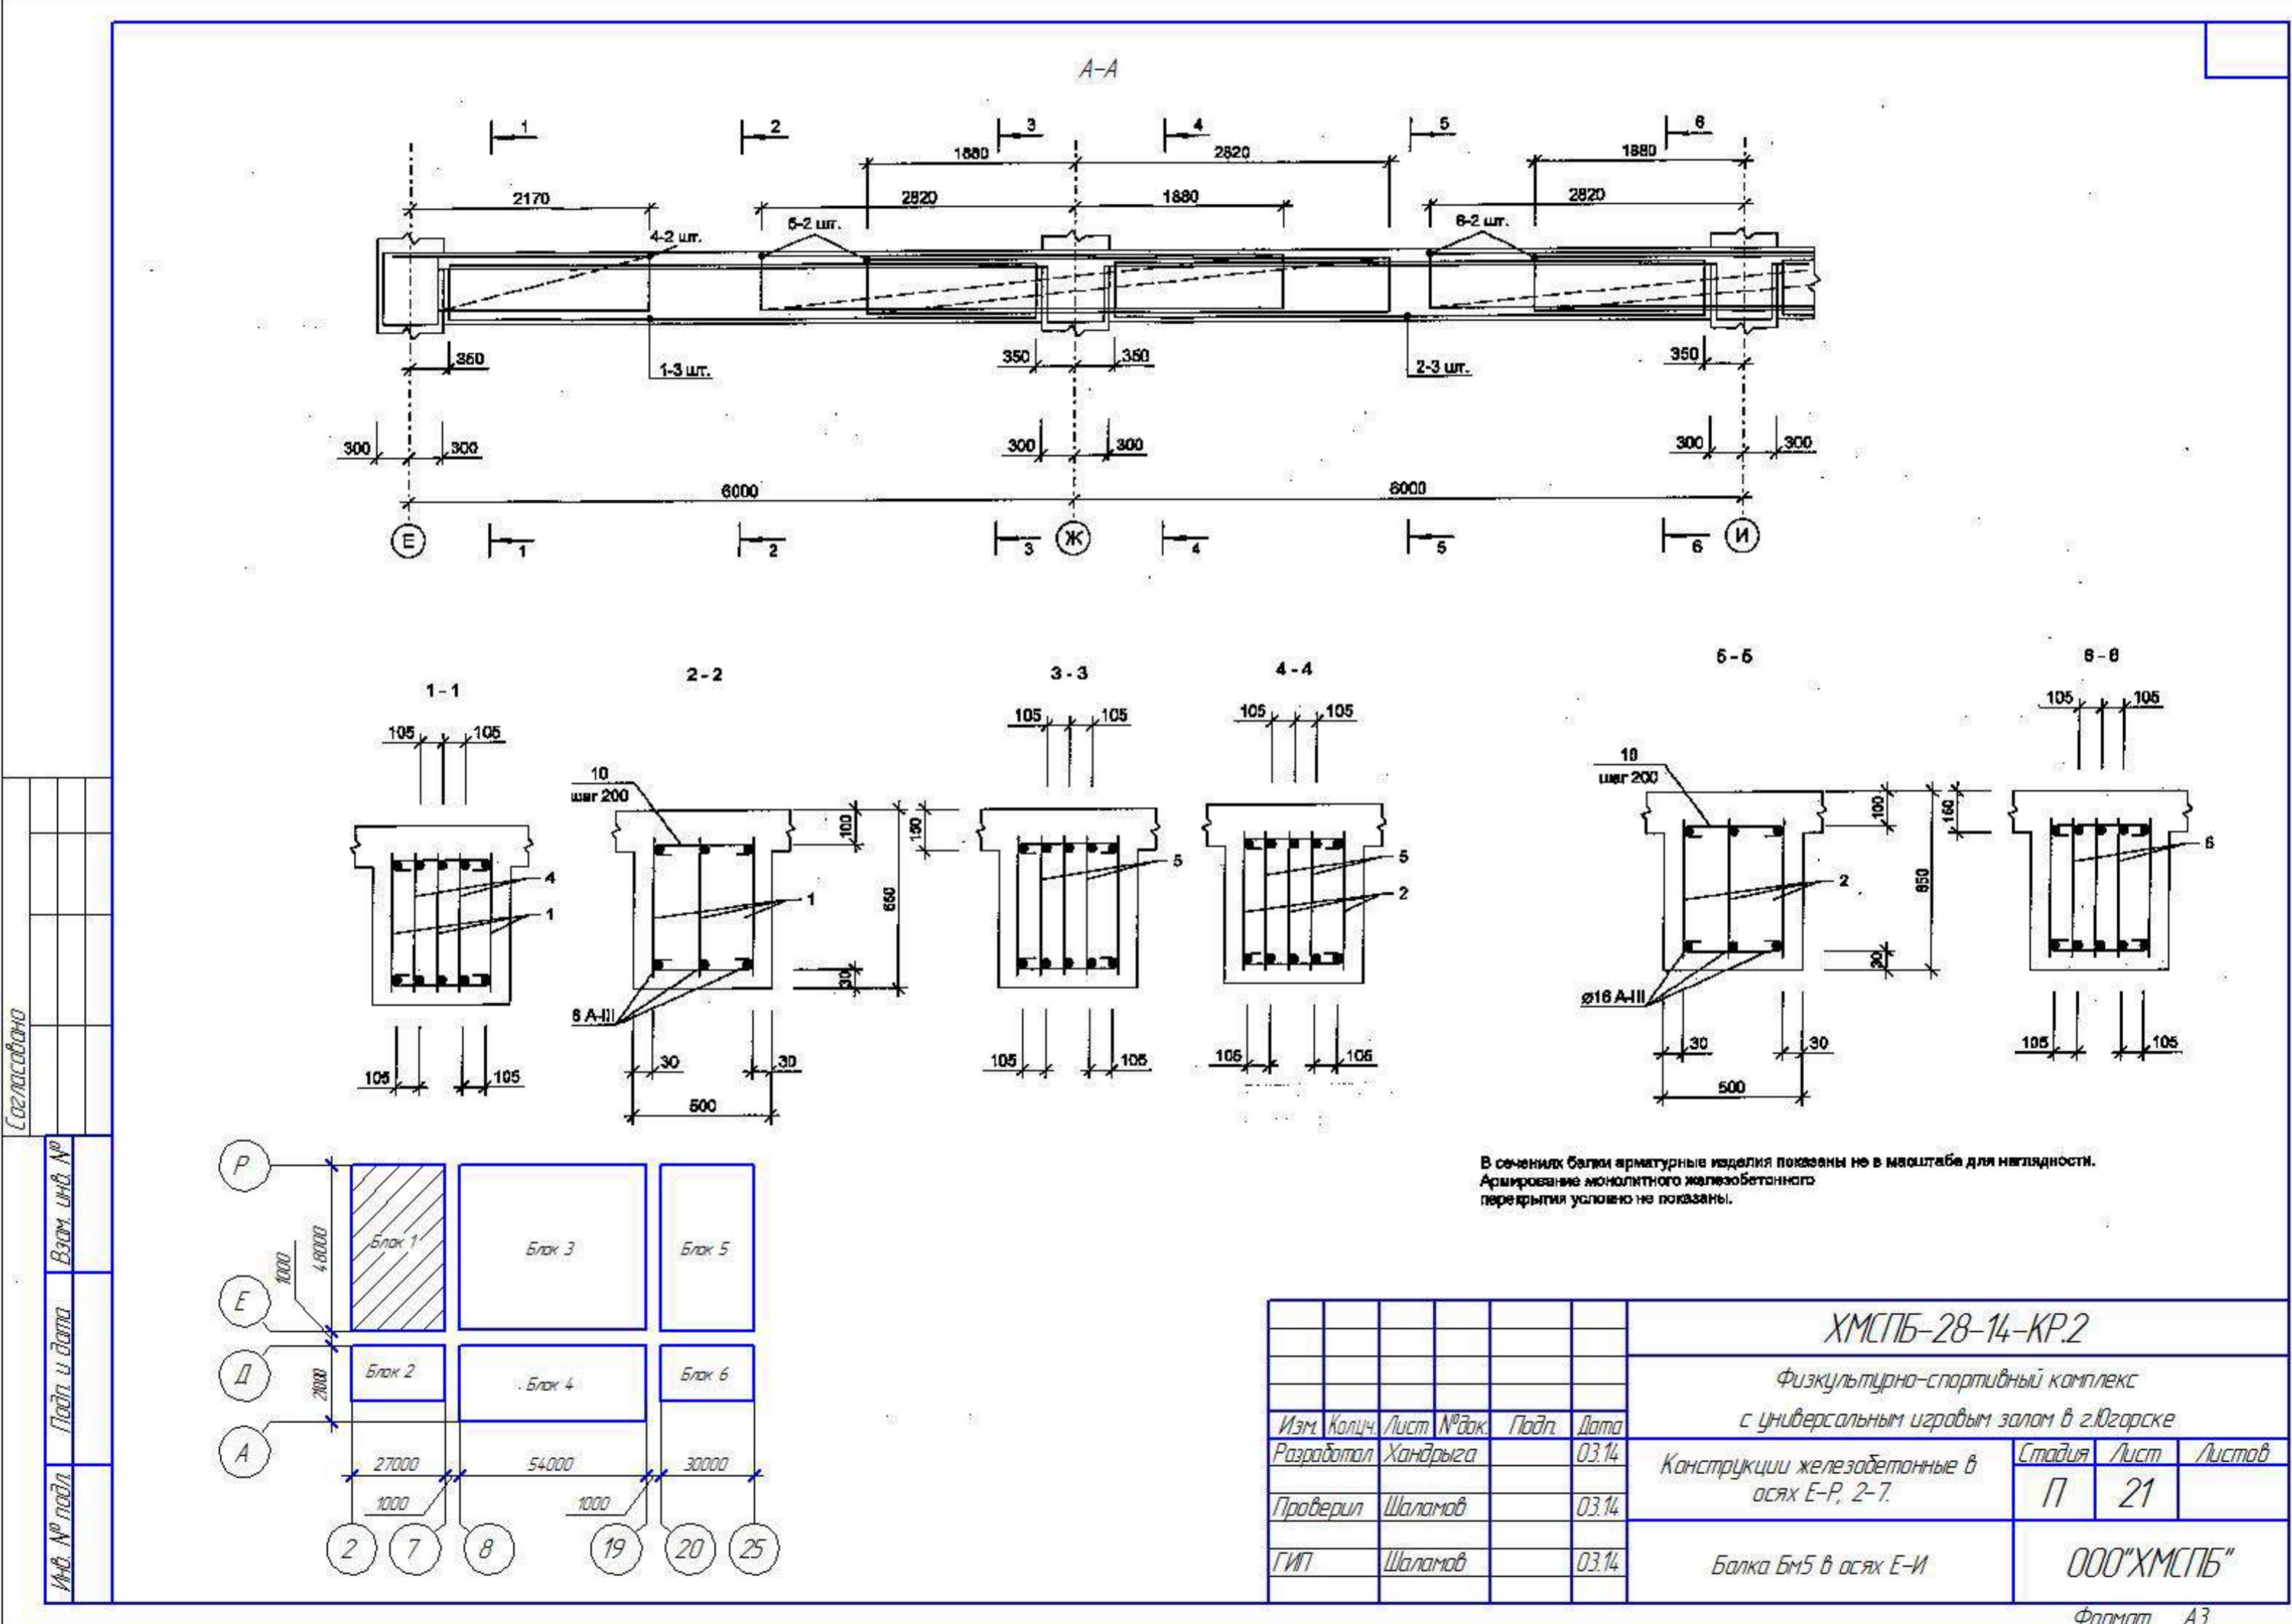

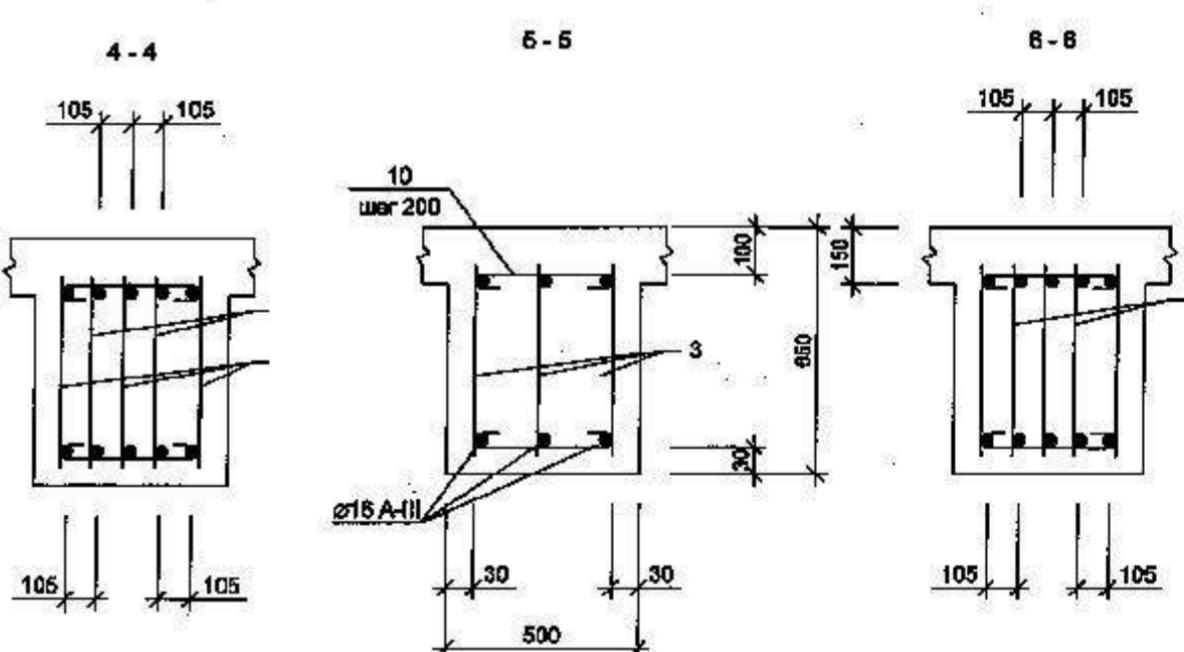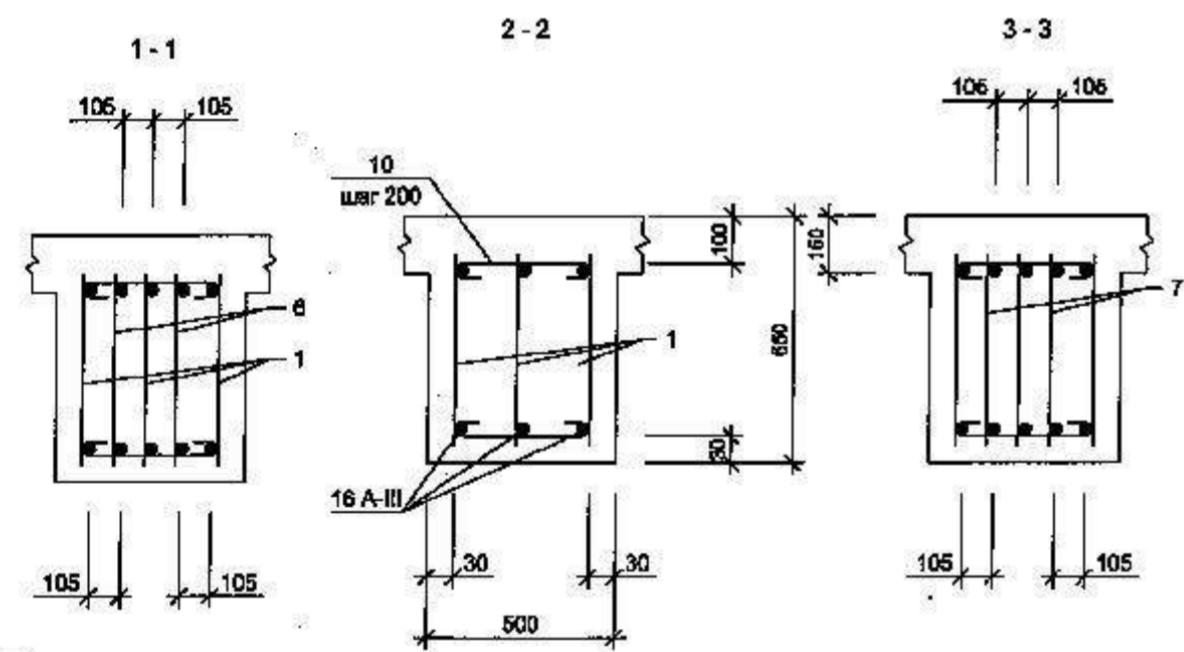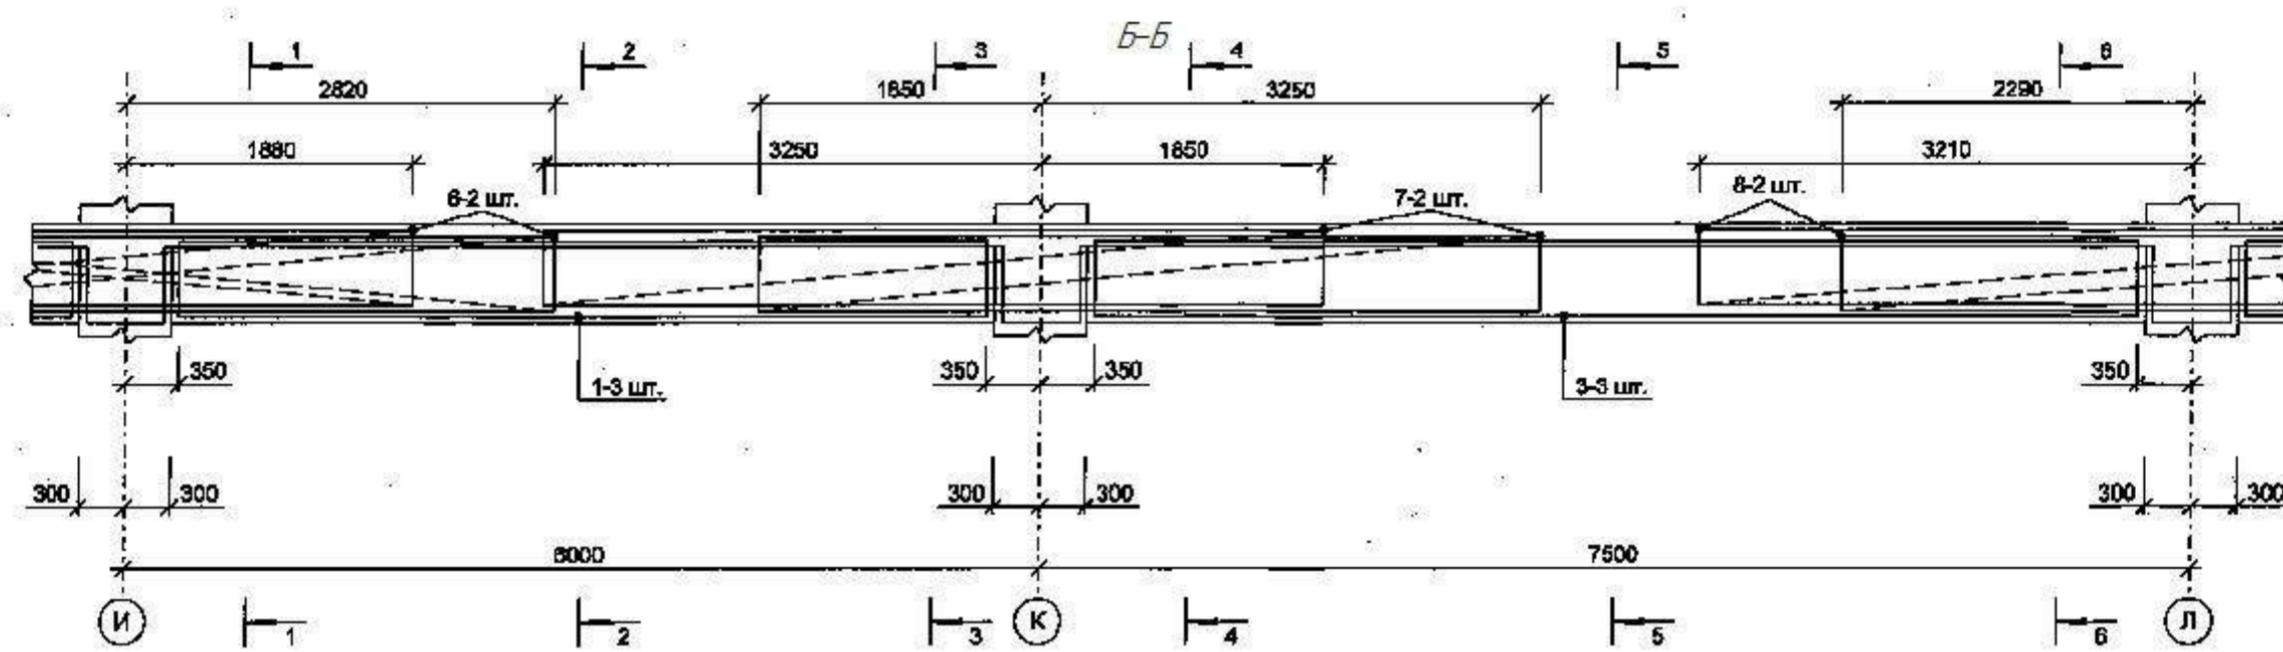



В сечениях балки арматурные изделия показаны не в масштабе для наглядности.
Армирование монолитного железобетонного
перекрытия условно не показано.

ХМСПБ-28-14-КР.2

Физкультурно-спортивный комплекс с универсальным игровым залом в г.Югорске


Изм	Колц.	Лист	№док.	Подп	Дата	с универсальным игровым залом в г.Игорске			
Разработал	Хандрыга			03.14		Конструкции железобетонные в оссях Е-Р, 2-7.	Стадия	Лист	Листов
Проверил	Шаламов			03.14			П	22	
ГИП	Шаламов			03.14		Балка Бм5 в оссях И-Л			ООО "ХМСПБ"


Формат А3

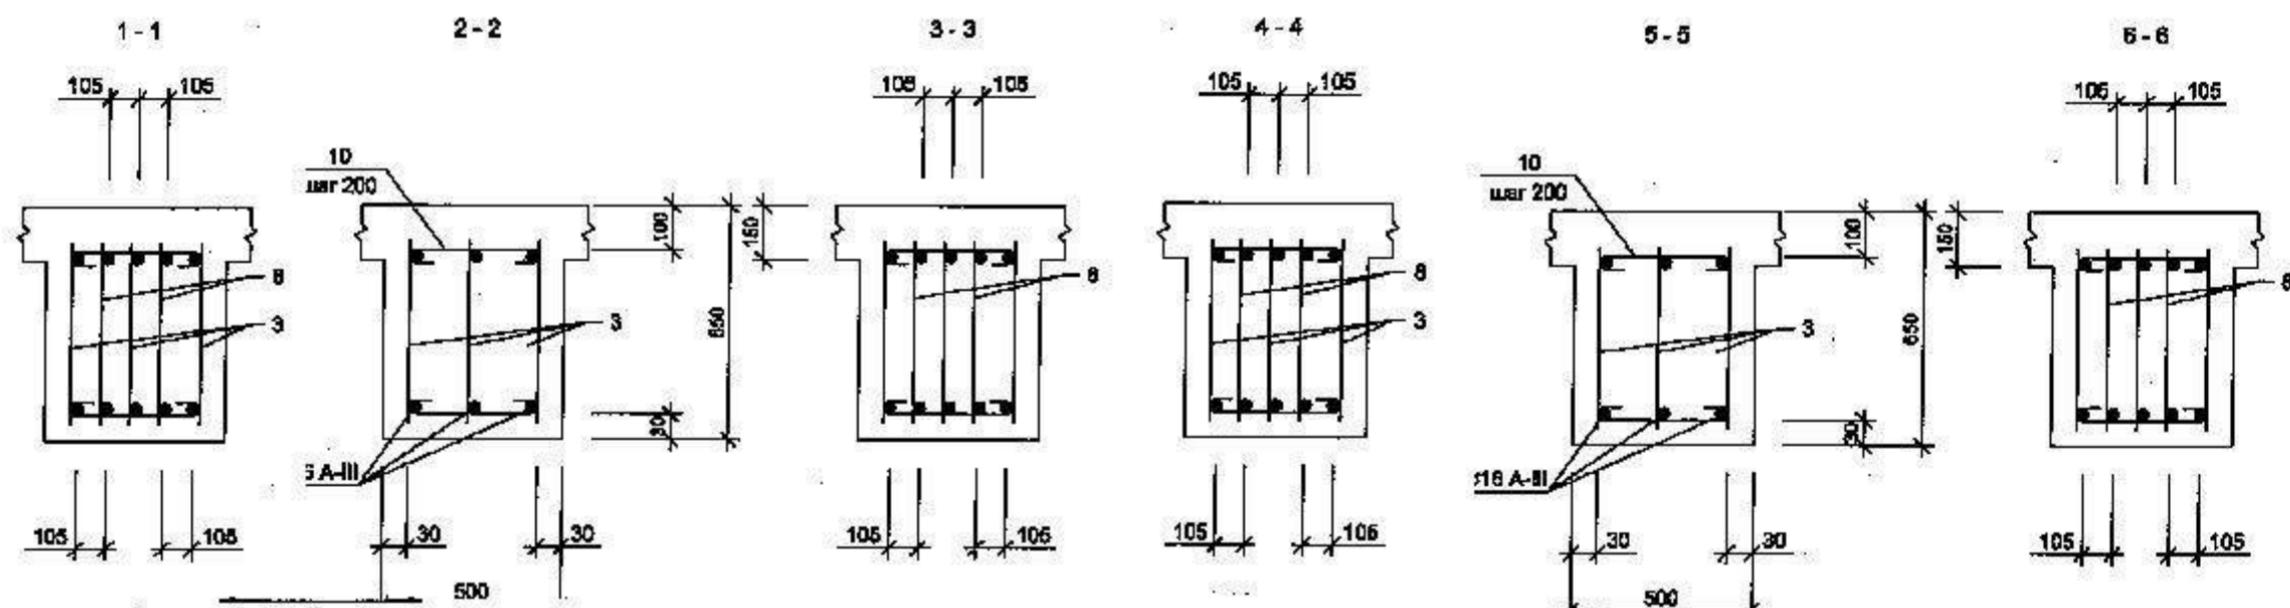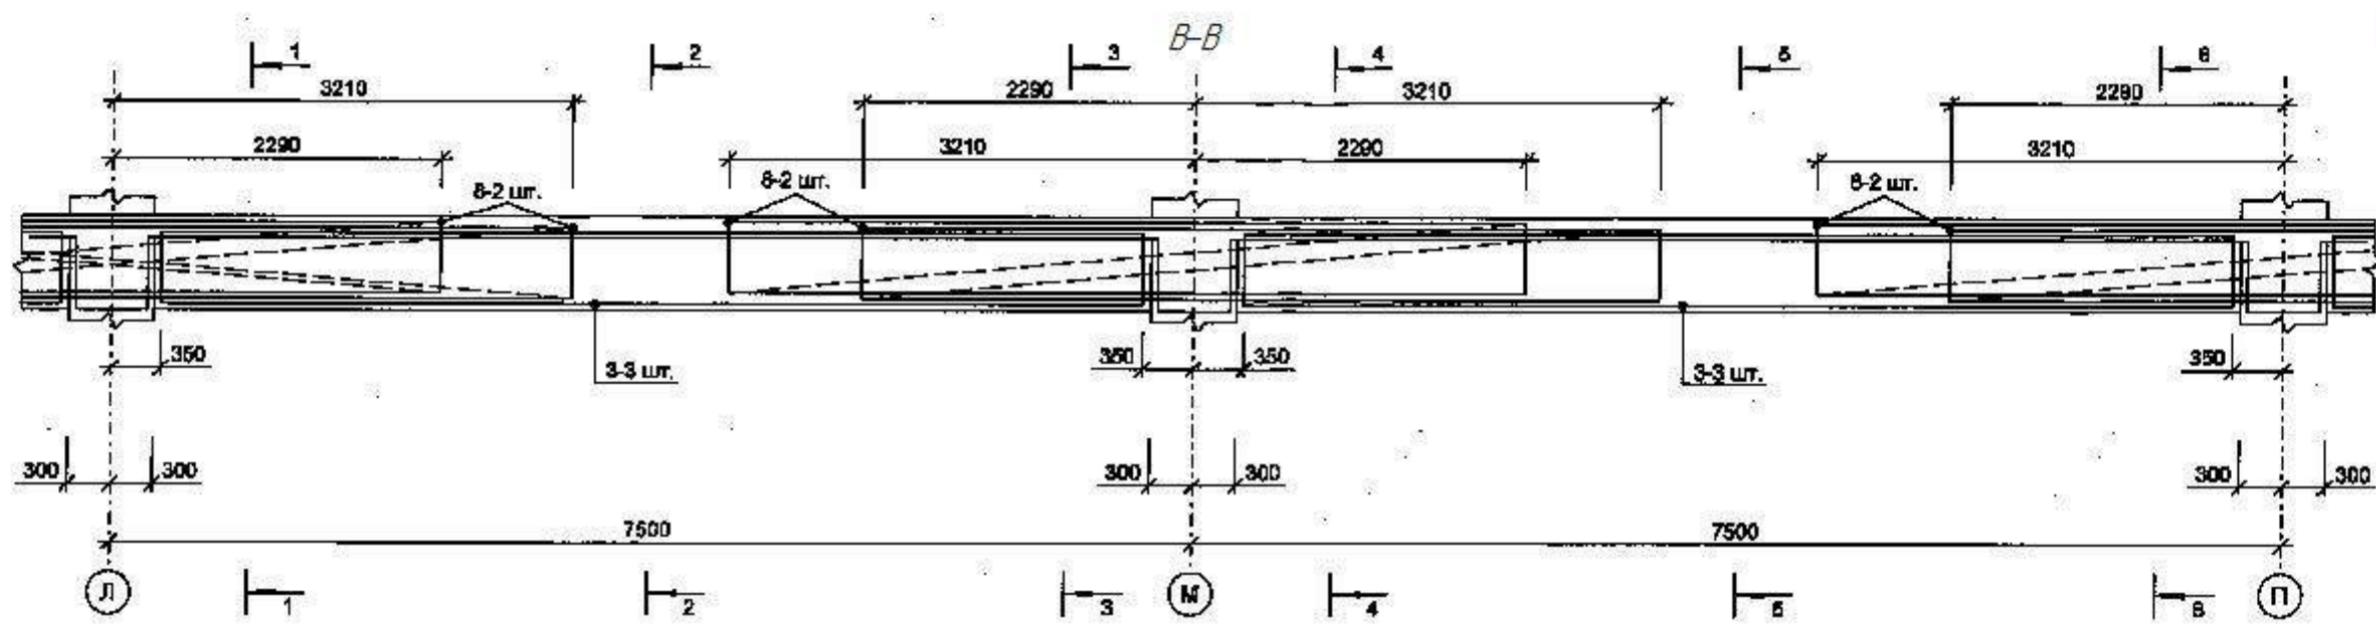




В сечениях балок арматурные изделия показаны не в масштабе для наглядности.
Армирование монолитного железобетонного
здания было упрощено (не показано).

Формат А3

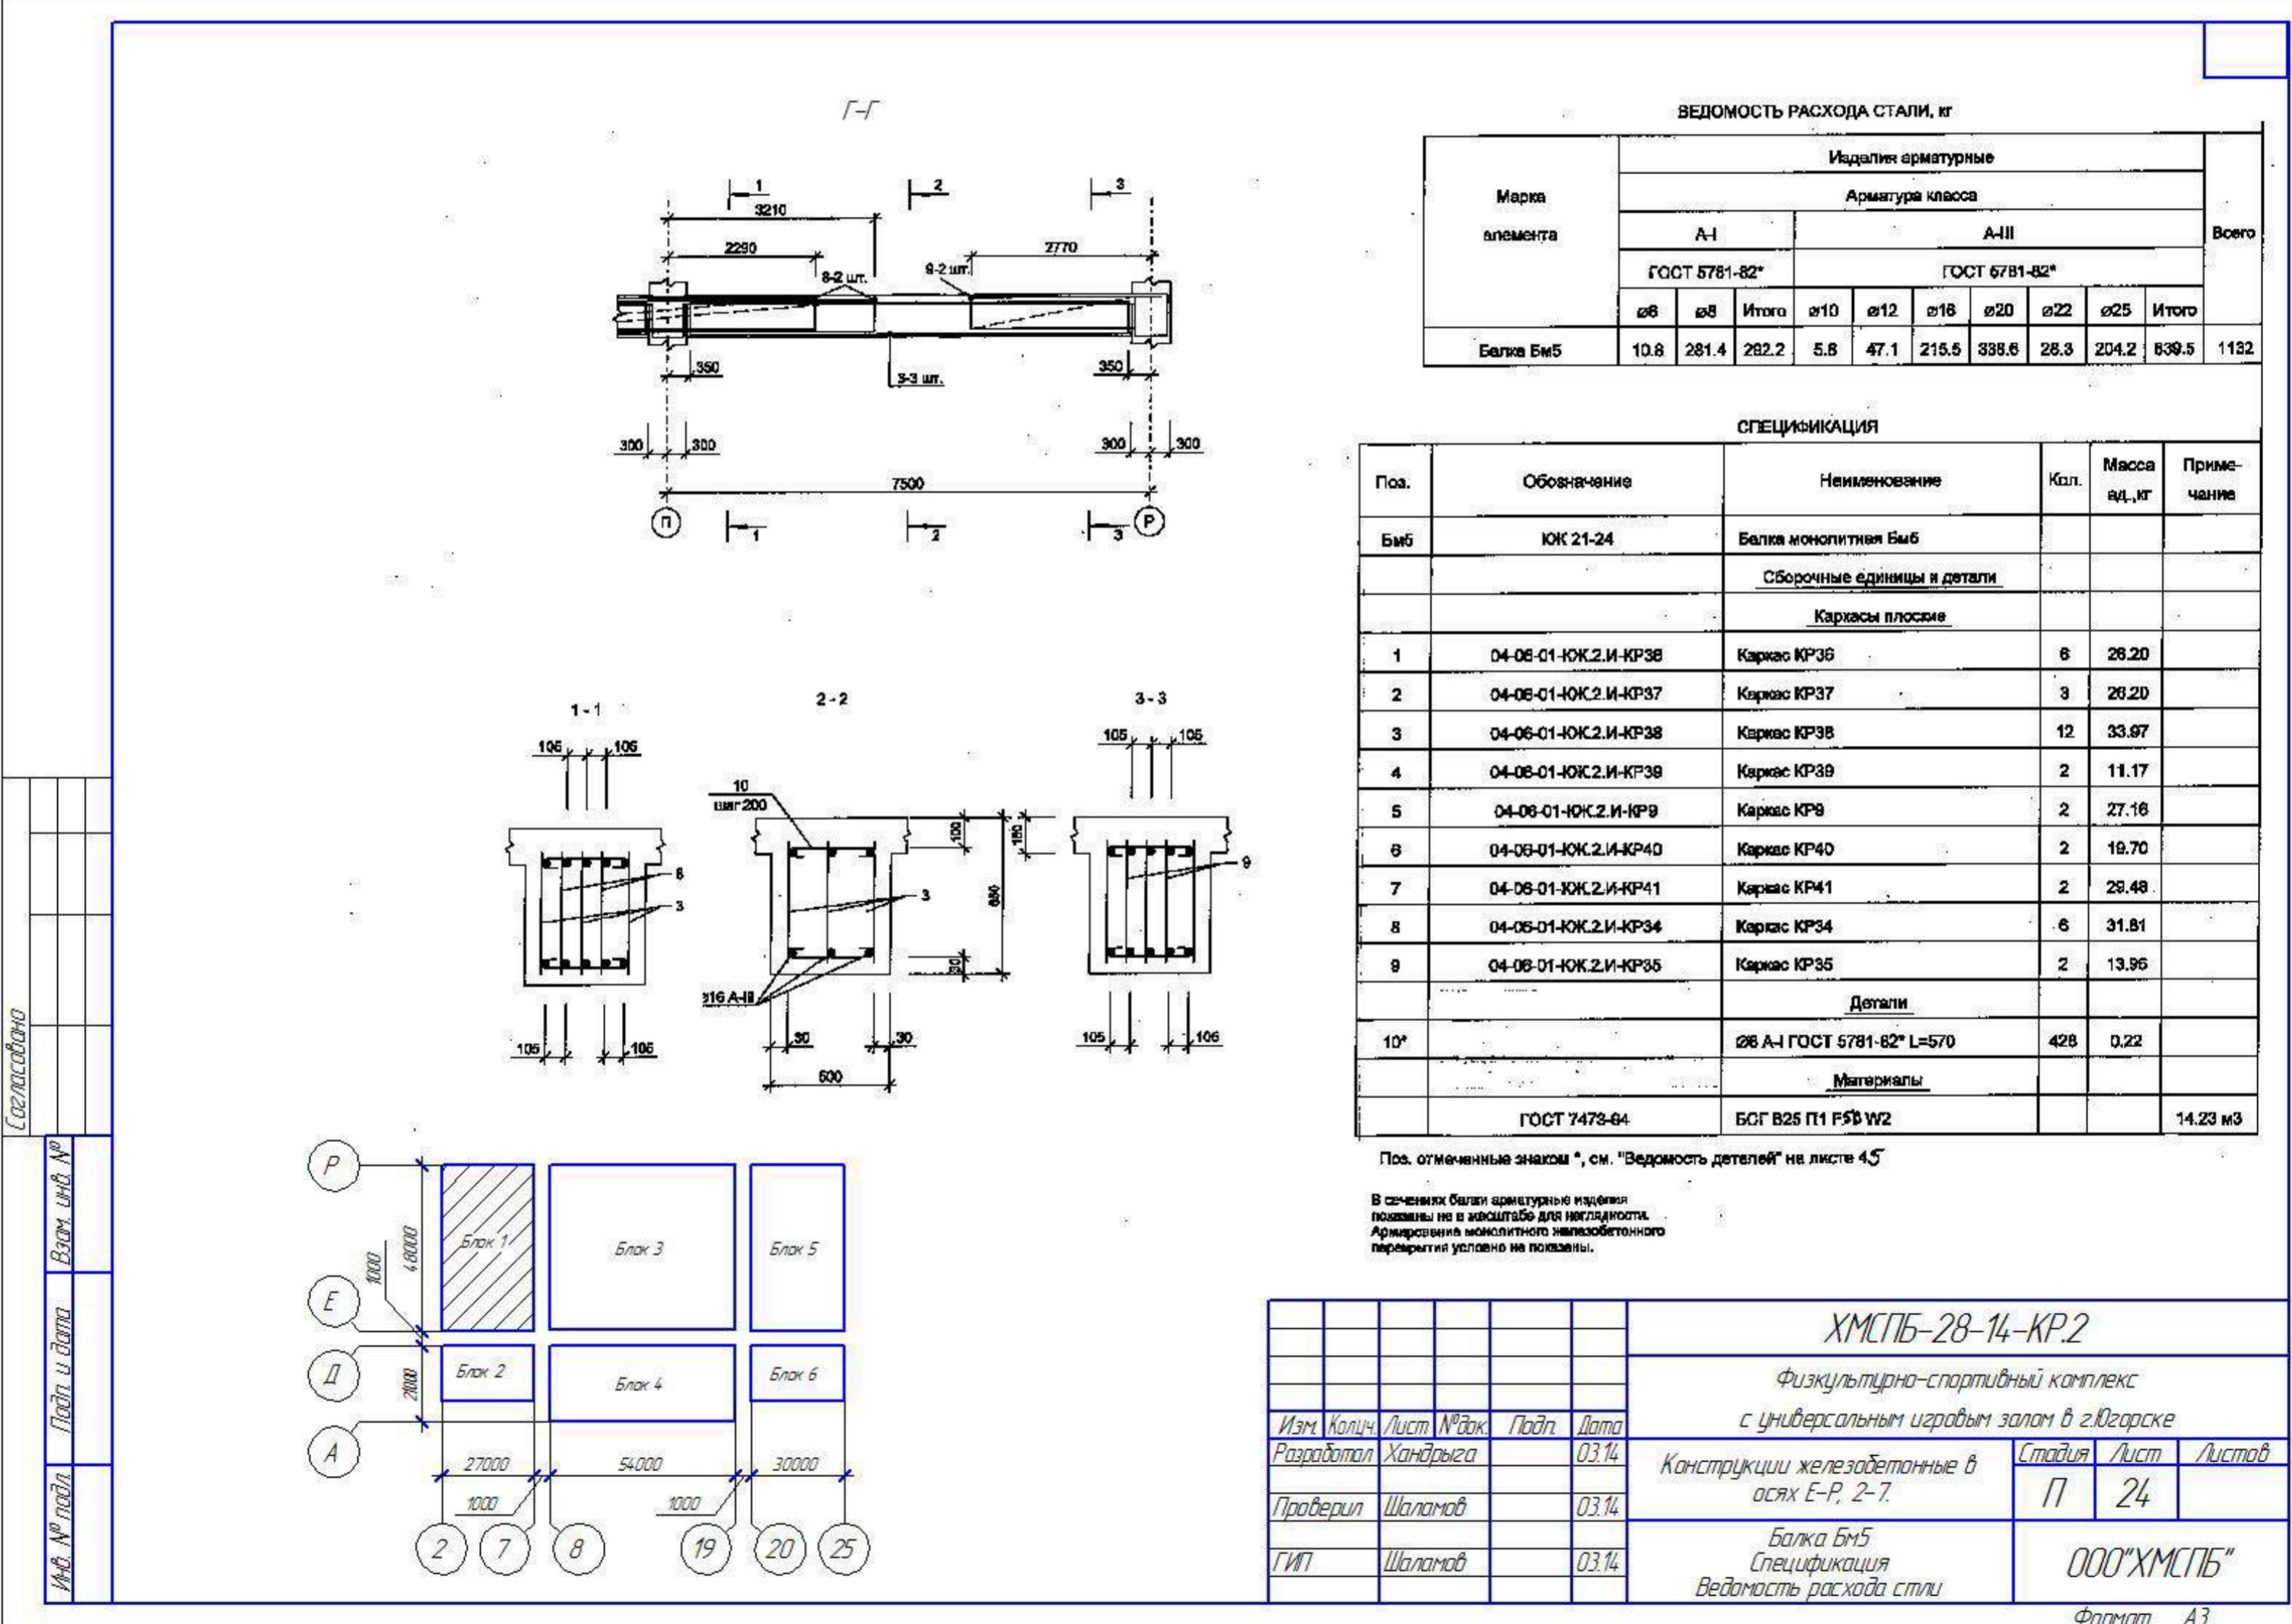

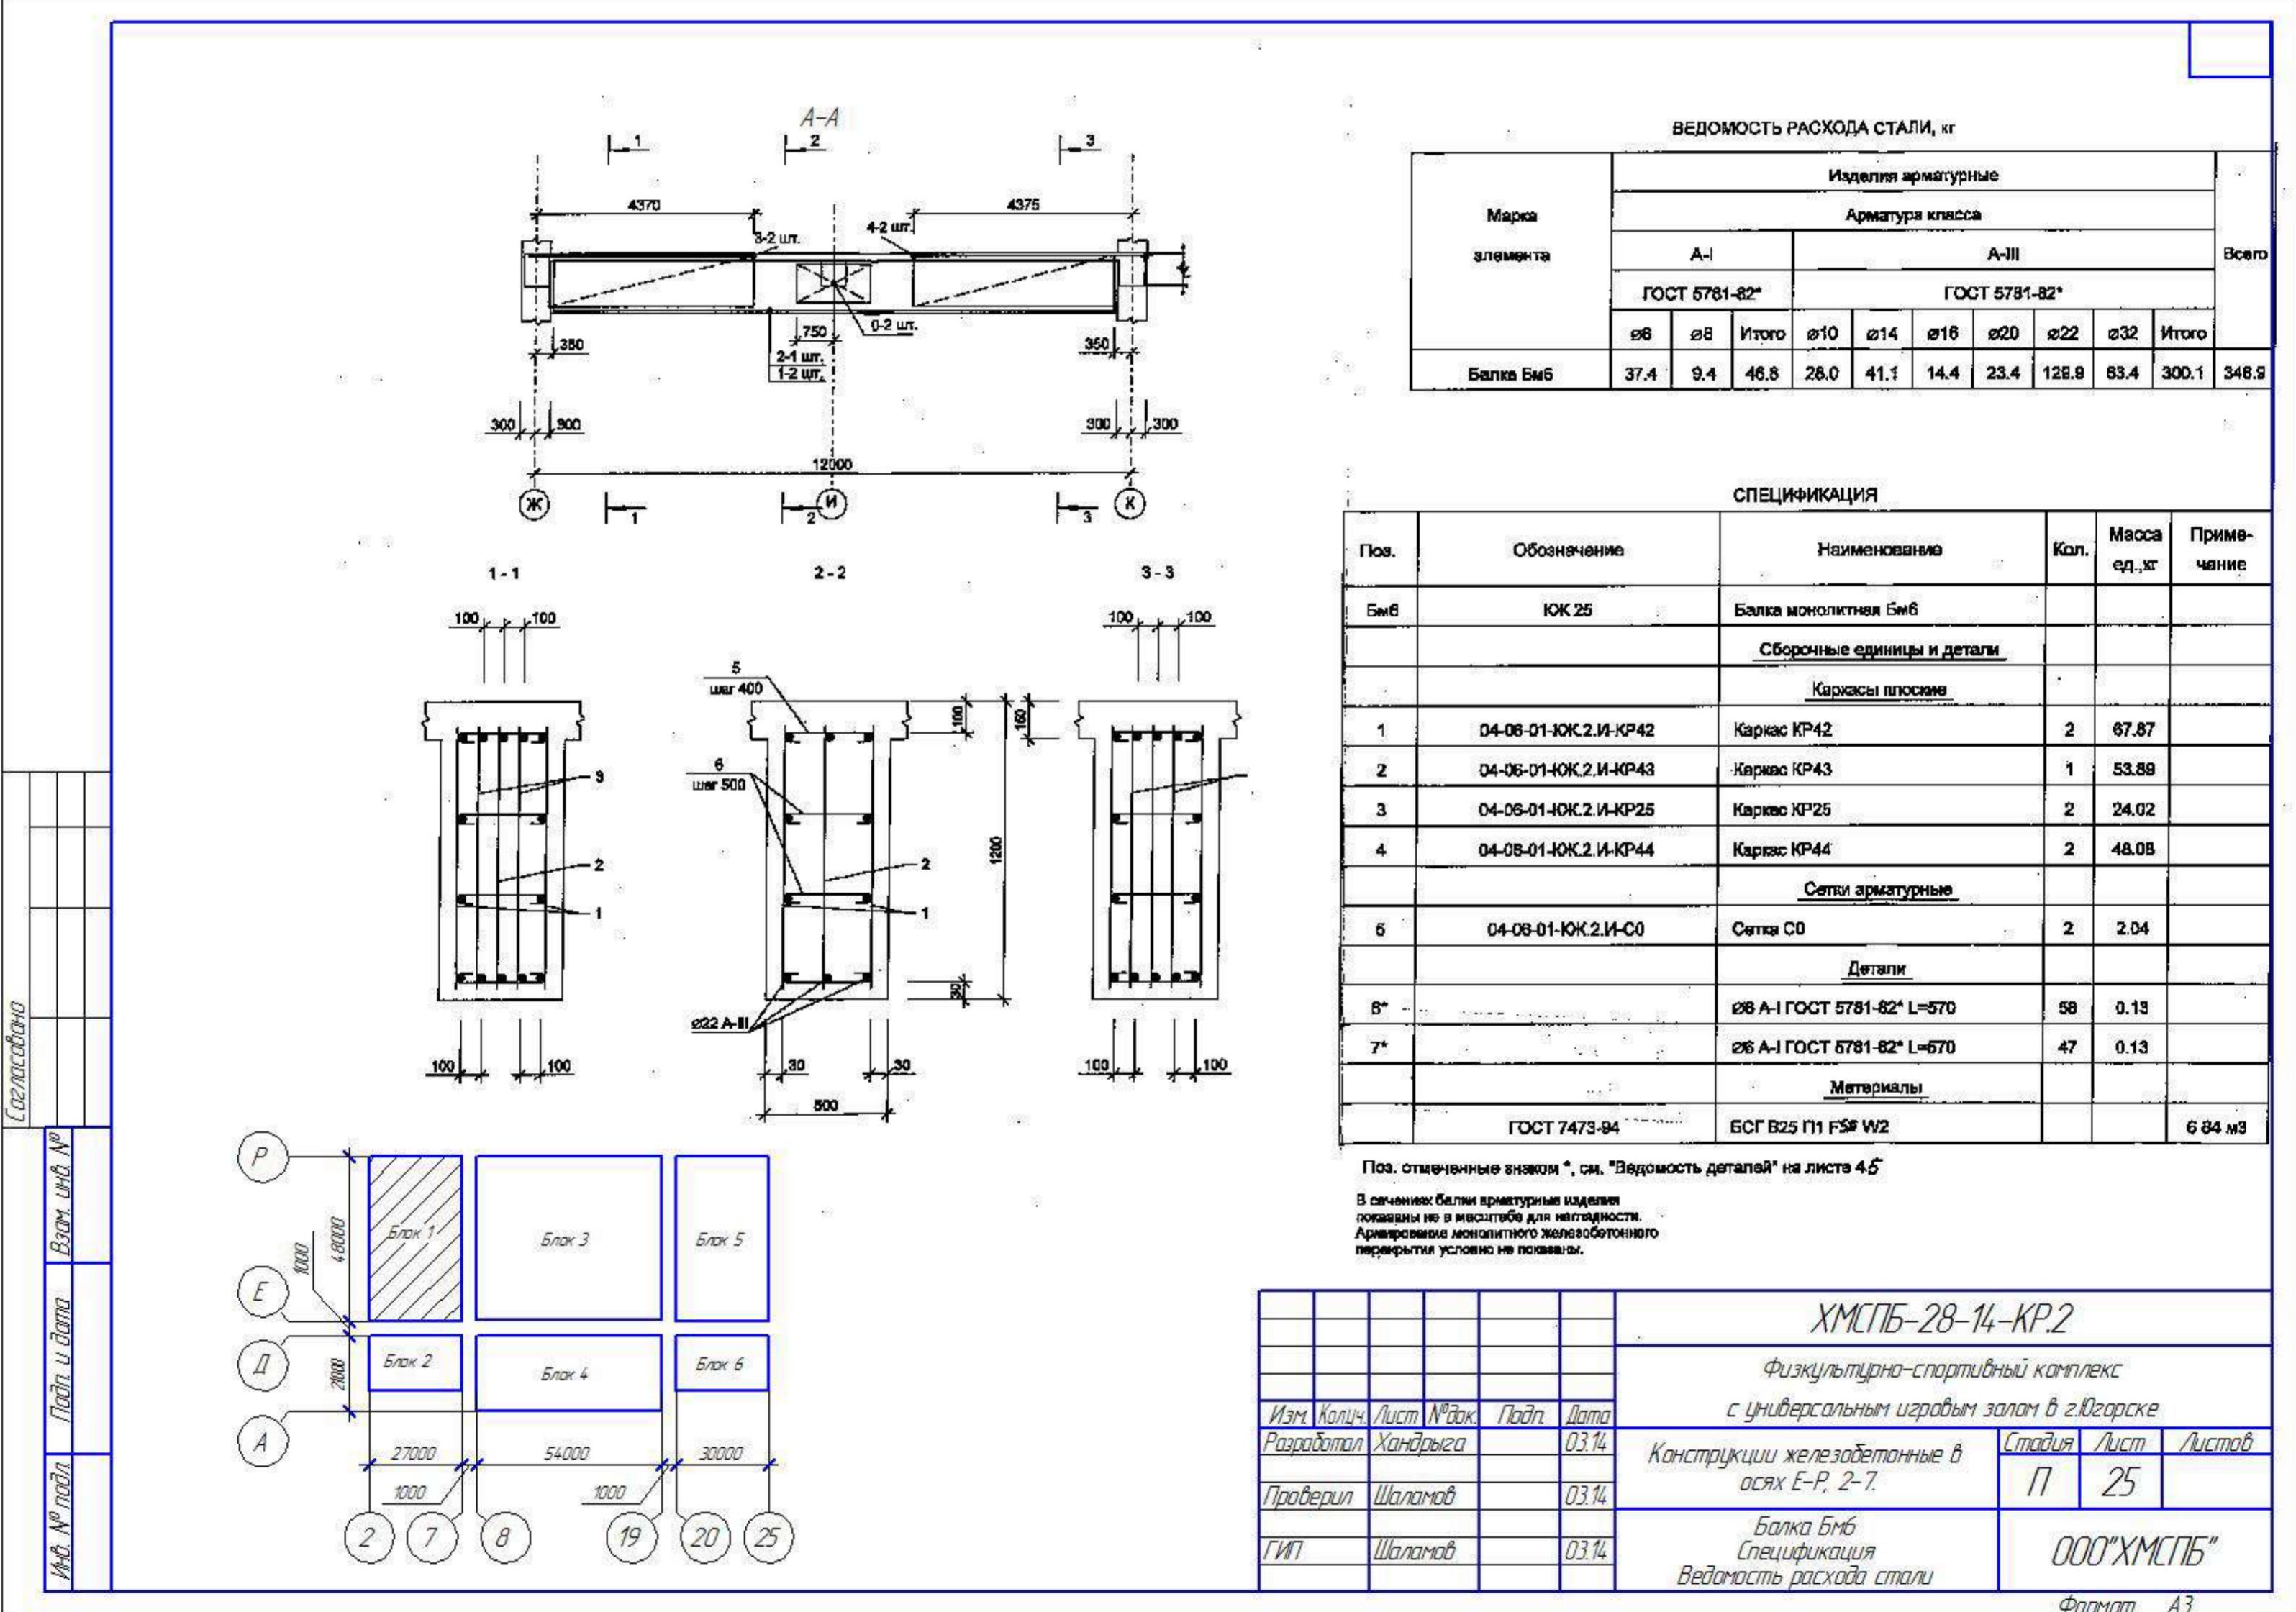

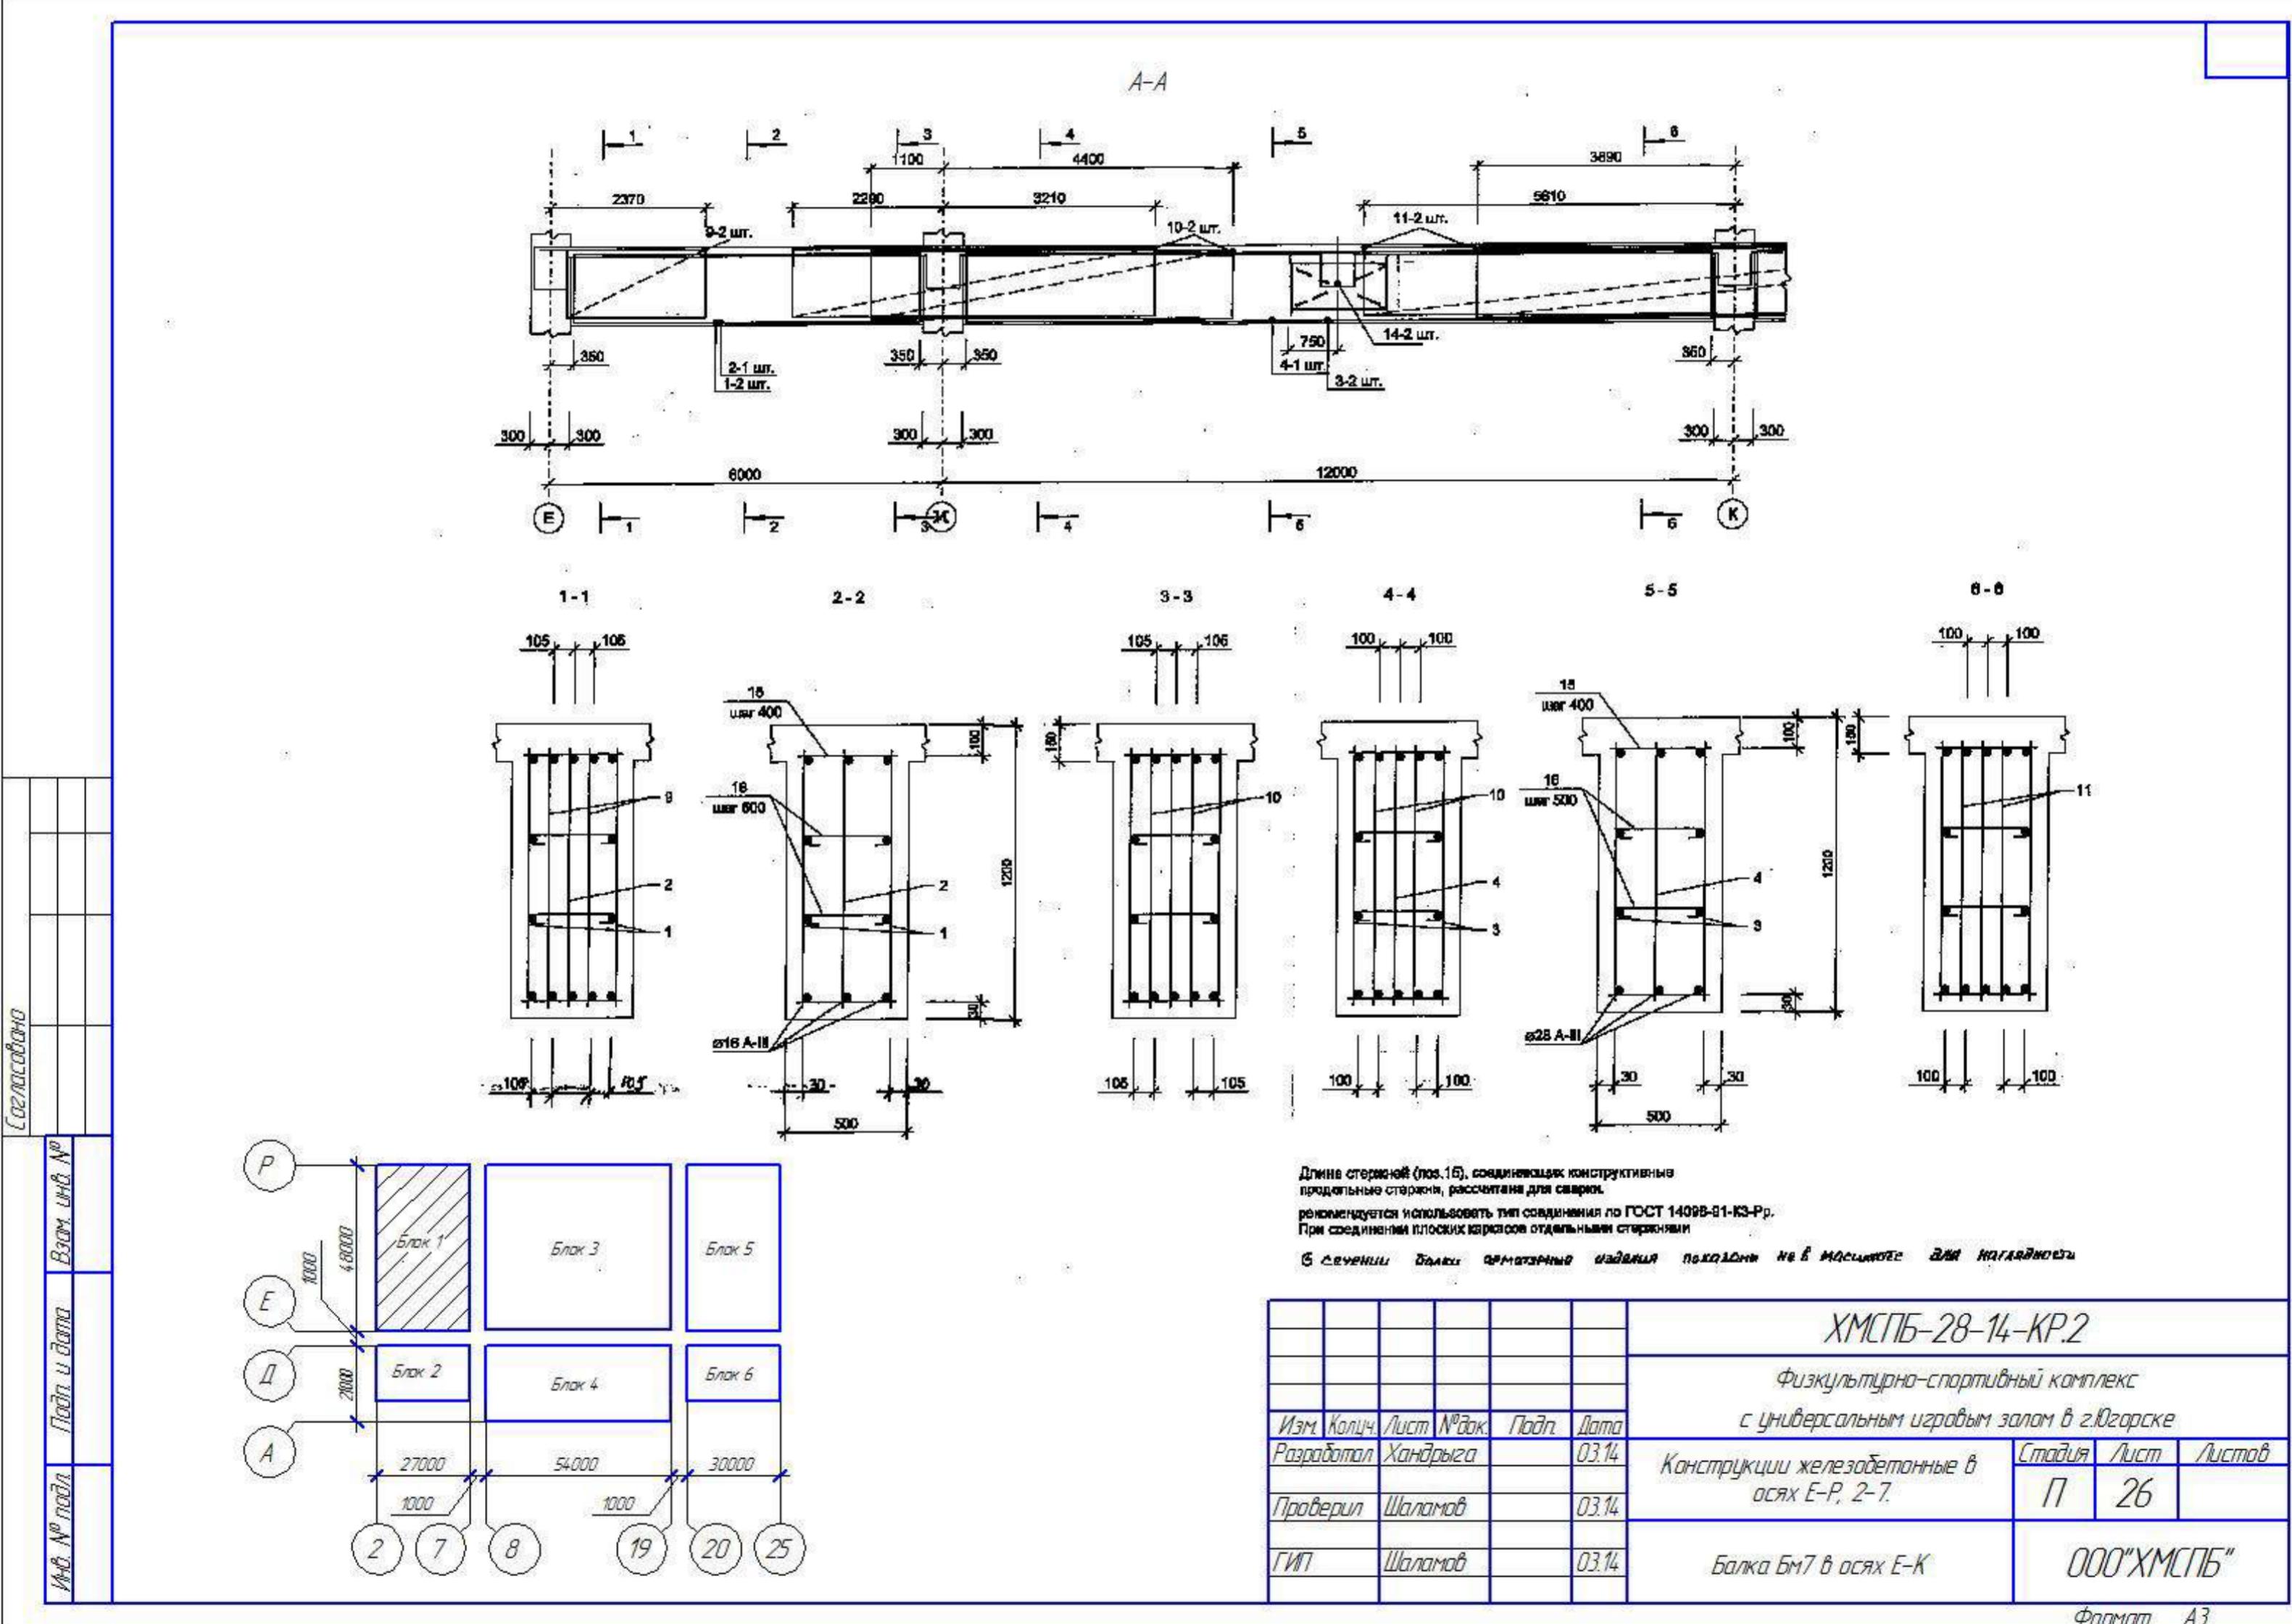

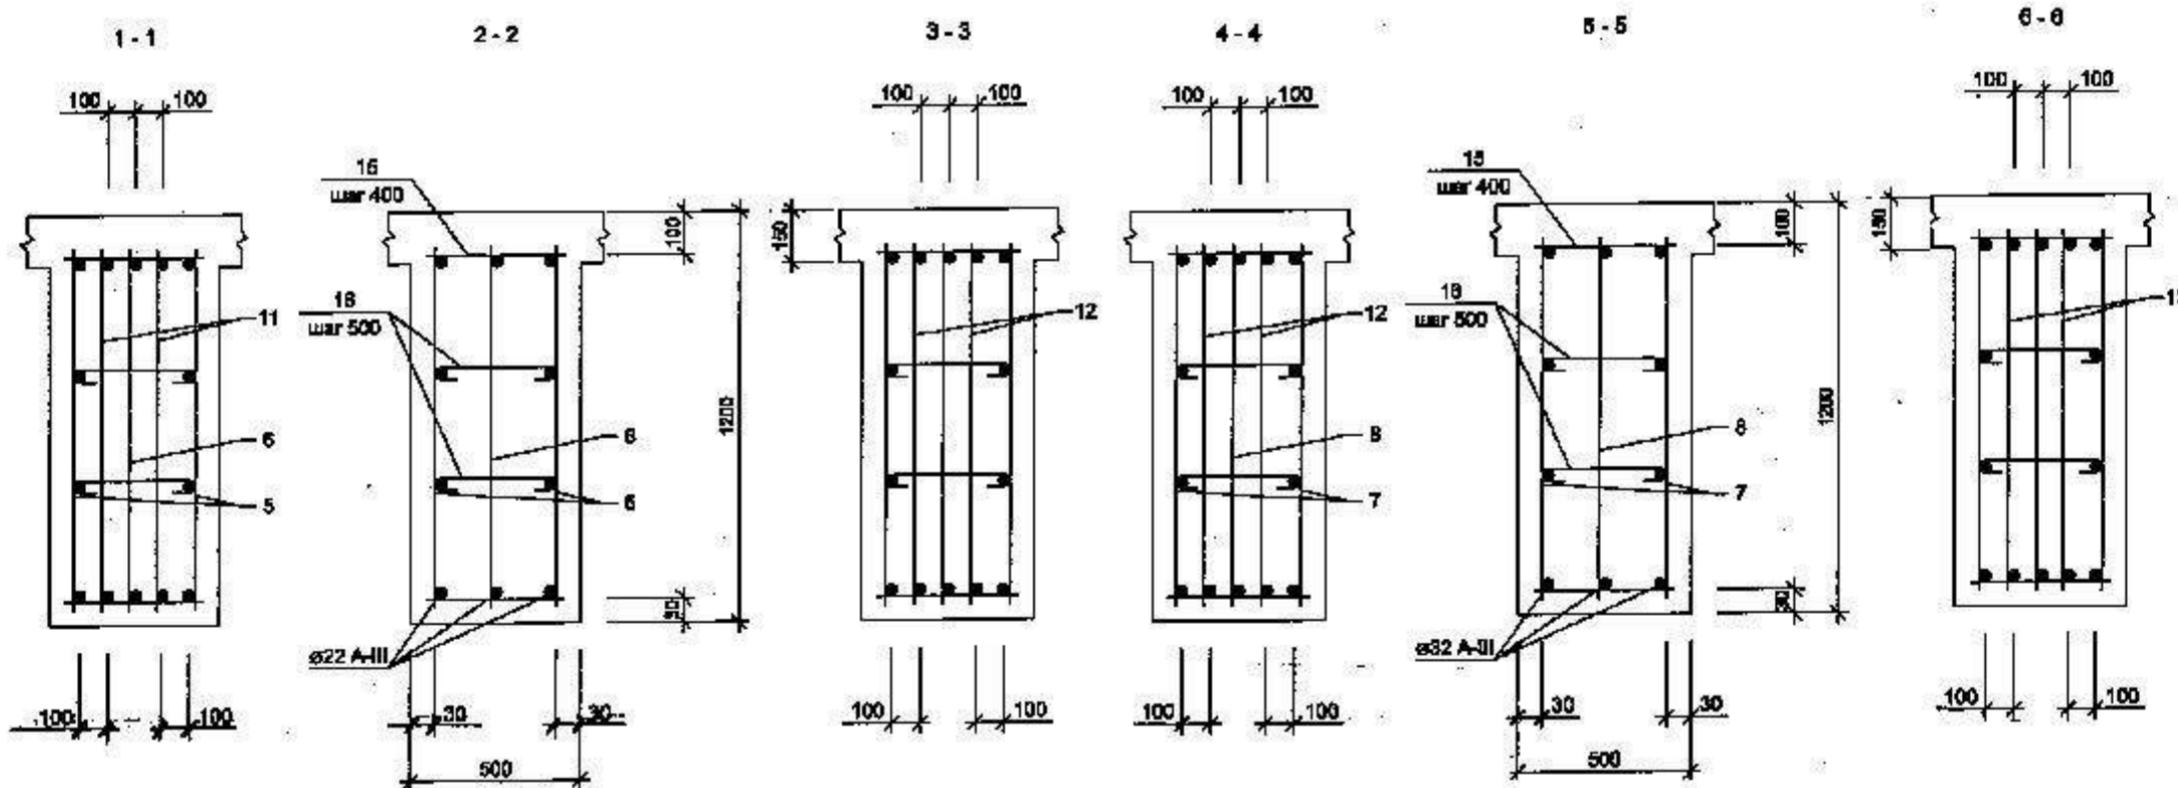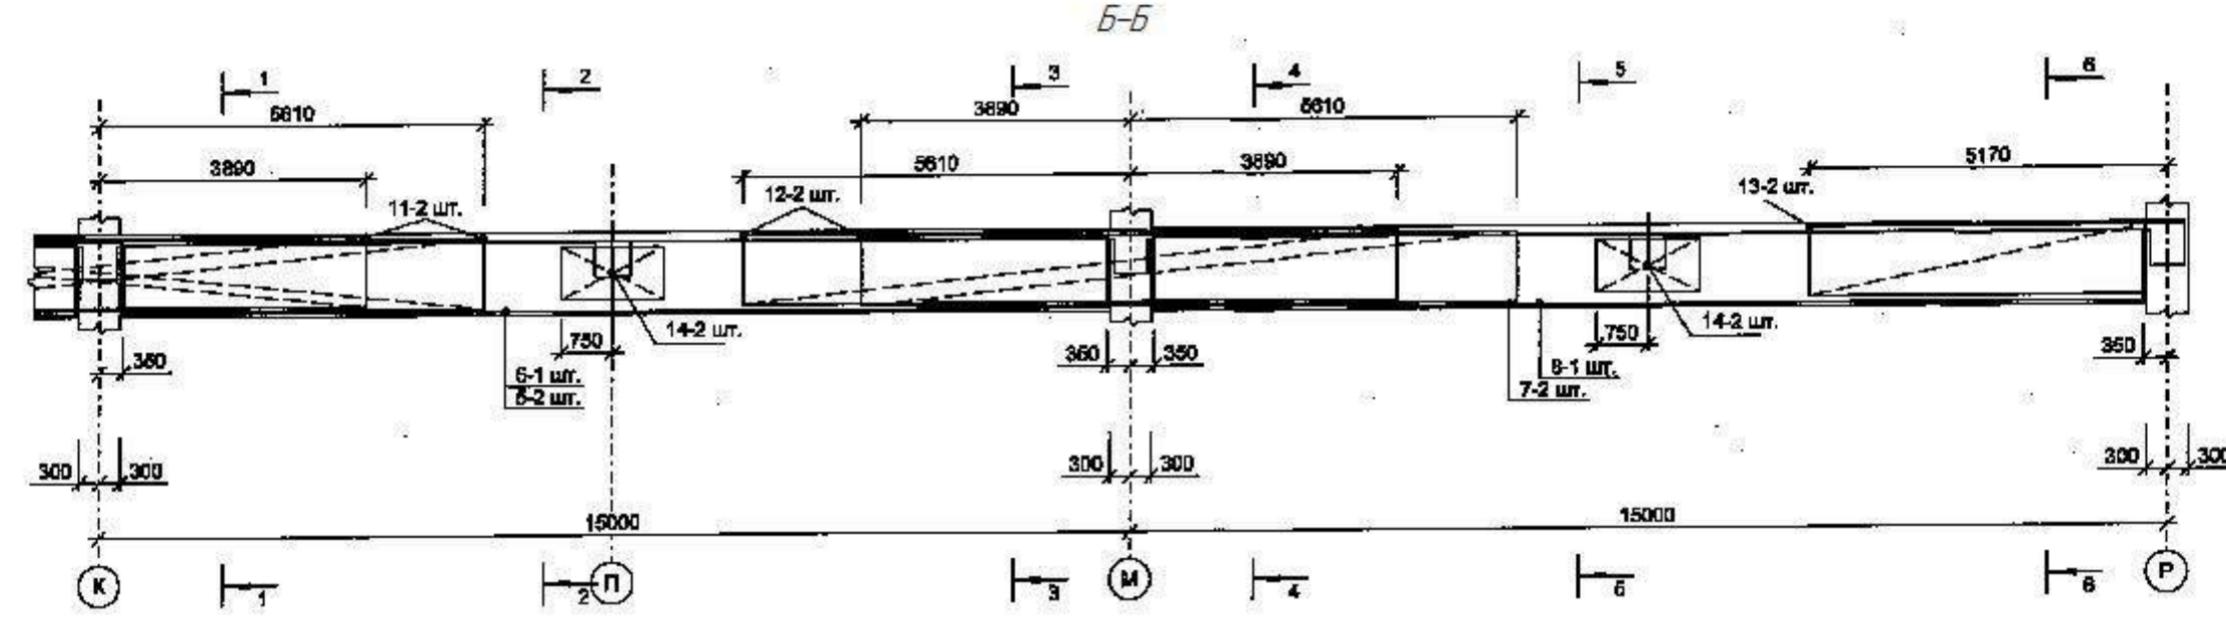


Длина стержней (поз.15), соединяющих конструктивные продольные стержни, рассчитана для сварки.

рекомендуется использовать тип соединения по ГОСТ 14098-91-К3-Рр.
При соединении плавных кирпичей отдельными стяжками

5. Следите за тем, чтобы вода не попадала в

8 CERATOUS OCTOPUS UROPODIALE **8 CERATOUS OCTOPUS UROPODIALE**

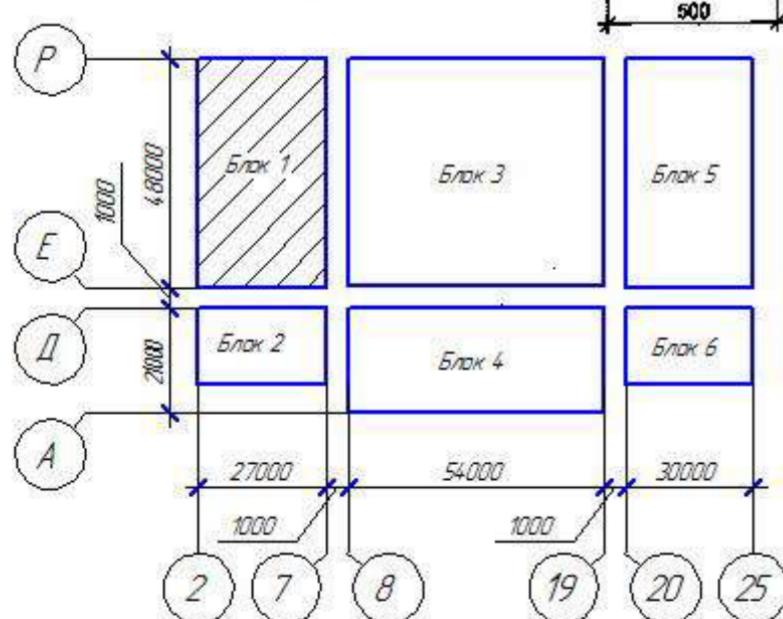

Формат А3

СПЕЦИФИКАЦИЯ

Поз.	Обозначение	Наименование	Кол.	Масса ед., кг	Приме- чание
Бм7	ЮК 26-28	Балка монолитная Бм7			
		<u>Сборочные единицы и детали</u>			
		<u>Каркасы плоские</u>			
1	04-06-01-ЮК.2.И-КР45	Каркас КР45	2	44.71	
2	04-06-01-ЮК.2.И-КР46	Каркас КР46	1	38.61	
3	04-06-01-ЮК.2.И-КР47	Каркас КР47	2	108.88	
4	04-06-01-ЮК.2.И-КР48	Каркас КР48	1	94.89	
5	04-06-01-ЮК.2.И-КР49	Каркас КР49	2	110.95	
6	04-06-01-ЮК.2.И-КР50	Каркас КР50	1	93.26	
7	04-06-01-ЮК.2.И-КР51	Каркас КР51	2	158.92	
8	04-06-01-ЮК.2.И-КР52	Каркас КР52	1	141.22	
9	04-06-01-ЮК.2.И-КР53	Каркас КР53	2	10.84	
10	04-06-01-ЮК.2.И-КР54	Каркас КР54	2	37.68	
11	04-06-01-ЮК.2.И-КР26	Каркас КР26	2	104.36	
12	04-06-01-ЮК.2.И-КР27	Каркас КР27	2	122.28	
13	04-06-01-ЮК.2.И-КР28	Каркас КР28	2	50.81	
		<u>Сетки арматурные</u>			
14	04-06-01-ЮК.2.И-С1	Сетка С1	6	8.15	
		<u>Детали</u>			
15		Ø12 А-I ГОСТ 5781-82* L=480	228	0.43	
16*		Ø8 А-I ГОСТ 5781-82* L=580	186	0.23	
		<u>Материалы</u>			
	ГОСТ 7473-94	БСГ В25 П1 F50 W2		27.36 м3	

Поз. отмеченные знаком *, см. "Ведомость деталей" на листе 45


ВЕДОМОСТЬ РАСХОДА СТАЛИ, кг

Марка элемента	Изделия арматурные				
	Арматура класса				
	A-I				
	ГОСТ 5781-82*				
	ø6	ø8	ø10	ø12	Итого
Балка Бм7	9.2	54.6	65.7	409.7	539.1

Всего	Изделия арматурные											
	Арматура класса											
	A-III											
	ГОСТ 5781-82*											
	ø10	ø12	ø14	ø16	ø18	ø22	ø25	ø28	ø32	ø36	ø40	Итого
	111.0	9.8	191.4	31.5	31.9	128.5	57.2	218.1	345.7	152.8	188.6	1487
												2008

ХМСЛБ-28-14-КР.2											
Физкультурно-спортивный комплекс											
с универсальным игровым залом в г.Югорске											
Изм.	Колич.	Лист	№док.	Подп.	Дата						
Разработал	Хандрыга				03.14						
Проверил	Шаламов				03.14						
ГИП	Шаламов				03.14						
Конструкции железобетонные в оси Е-Р, 2-7.											
Балка Бм7 Спецификация Ведомость расхода стали											
000"ХМСЛБ"											
Стадия	Лист	Листов									
П	28										

Формат А3

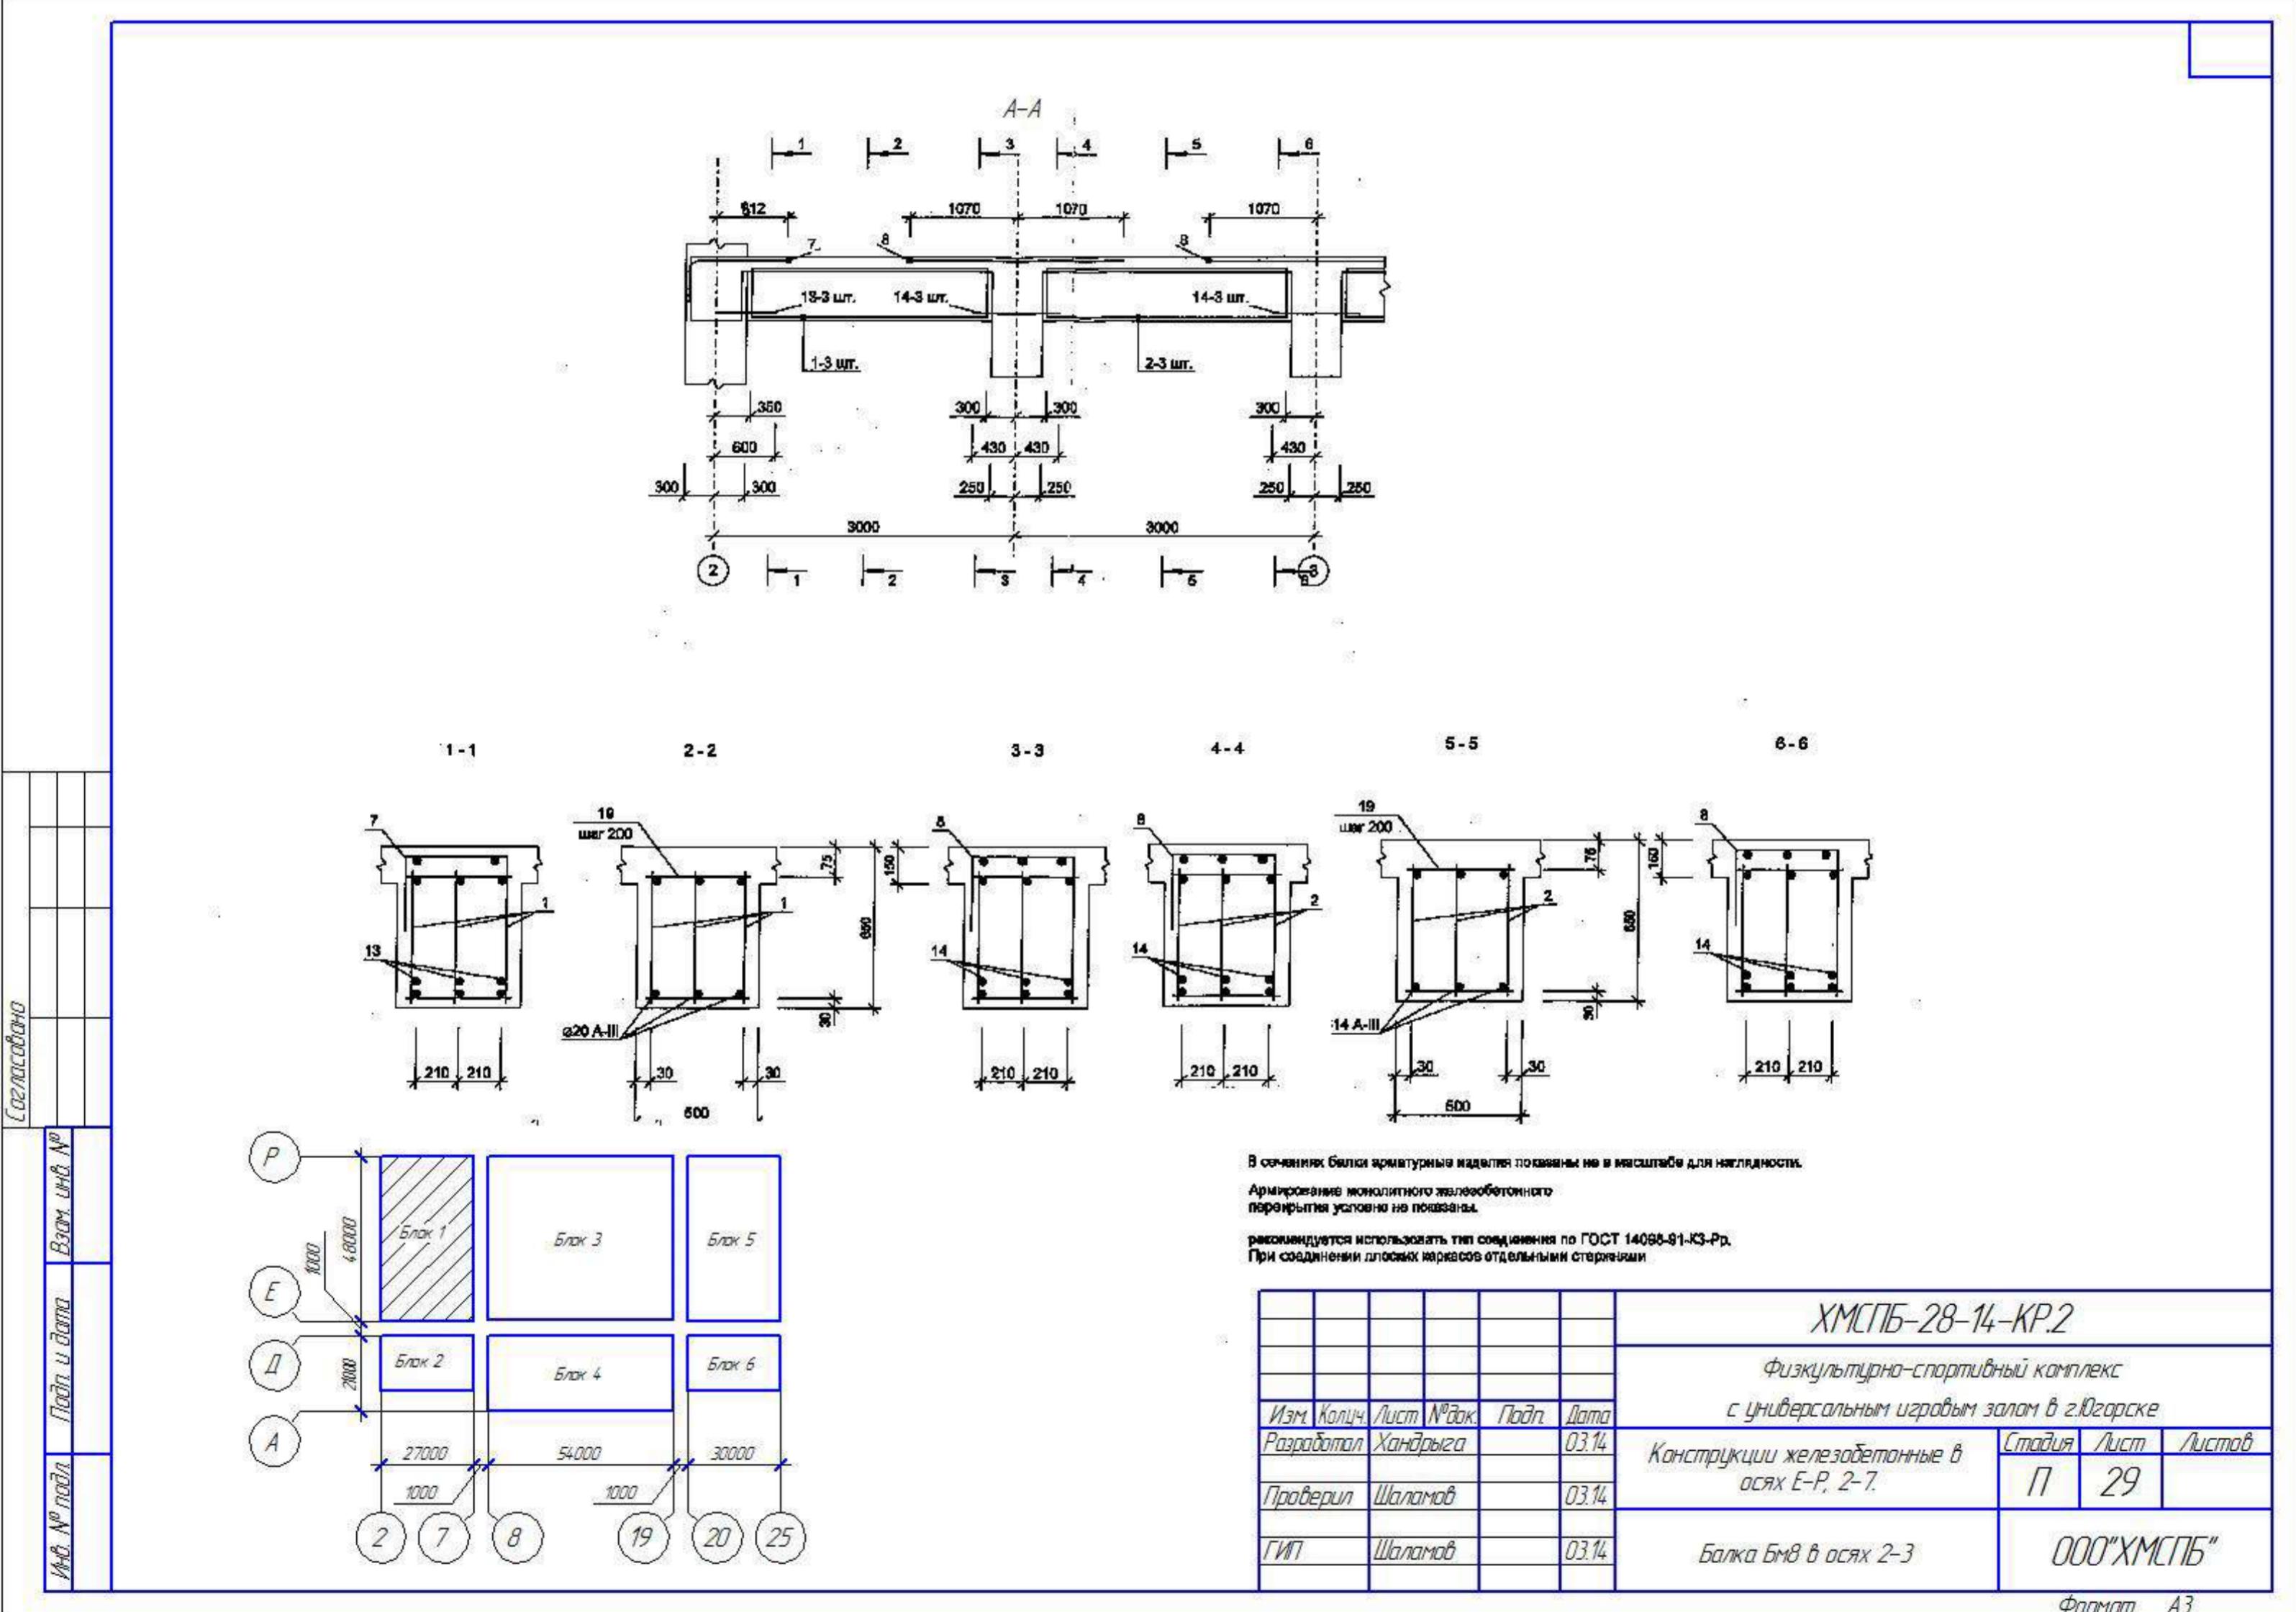

Ведомость ссылочных и приложенных документов (продолжение)

Обозначение	Наименование	Примечание
04-06-01-КК2.И-С1	Сетка арматурная С1	
04-06-01-КК2.И-С2	Сетка арматурная С2	
04-06-01-КК2.И-С3	Сетка арматурная С3	
04-06-01-КК2.И-С4	Сетка арматурная С4	
04-06-01-КК.2.И-МН1	Изделие закладное МН1.	



ОБЩИЕ УКАЗАНИЯ

1. Рабочие чертежи железобетонных конструкций выполнены на основании архитектурно-строительных чертежей марки "АР" и чертежей марки КМ.
2. Расчет и конструирование железобетонных конструкций выполнен в соответствии с ГП 63.13330.2010 "Бетонные и железобетонные конструкции" с использованием расчетно-вычислительного комплекса SKAD версия 11.1
3. Нагрузки для расчета конструкции приняты в соответствии с ГП 20.13330.2011 "Нагрузки и воздействия":
расчетная снеговая нагрузка IV района - 340 кг/м²
нормативная ветровая нагрузка III района - 30 кг/м² (Местность "А").
расчетная температура наружного воздуха - -41°C
расчетная временная нагрузка на перекрытия :
а) в осах И-Р; 2-7 - 450 кг/м²
б) в осах Е-И; 2-7 - 240 кг/м²
4. За относительную отметку 0,000 принят уровень чистого пола первого этажа здания что соответствует абсолютной отметке +15,600 м.
5. Марка стали для арматуры класса А-III принята 25Г2С, для арматуры А-I - ВСт3сп2.
6. Железобетонный каркас расчитан при условии обеспечения безосадочной работы фундаментов.
7. В чертежах конструкций выполнена сквозная нумерация арматурных изделий в пределах всего перекрытия с соответствующим обозначением.
8. Каркасы плоские имеют обозначения "КР" (КР1, КР2, и т.д).
9. Величина защитного слоя в сечениях балок указана от грани балки до наружной грани стержня. Все стальные размеры арматурных изделий на чертежах балок даны по осям стержней каркасов и сеток.
10. Скрытые работы подлежат освидетельствованию с составлением акта на завершенную часть работы согласно СНиП 3.01.01-85
11. Установку арматуры производить в соответствии с требованиями СНиП 3.03.01-87, выполняя следующие условия:
– перед монтажом должна быть произведена проверка опалубки, выявленные дефекты должны быть устранены;
– арматура должна монтироваться в последовательности, обеспечивающей правильное ее положение и закрепление;
- смонтированная арматура должна быть закреплена от смещения и предохранена от повреждений, которые могут произойти в процессе производства работ по бетонированию конструкций;
12. Приемка смонтированной арматуры, а также сварных стыков соединений должна осуществляться до укладки бетона и оформления акта освидетельствования скрытых работ.
13. Бетонная смесь должна укладываться в бетонируемую конструкцию горизонтальными слоями одинаковой толщины без разрывов, с последовательной направленностью в одну сторону во всех слоях.
14. Наибольшая толщина укладываемого слоя при использовании ручных глубинных вибраторов не должна превышать 1,25 от рабочей длины вибратора.
15. Проверка подвижности или жесткости бетонной смеси должна производиться не реже двух раз в смену.
16. Приемка бетонных конструкций производится после снятия опалубки и оформляется актом освидетельствования скрытых работ.
17. Бетонные работы, в том числе при отрицательных температурах воздуха или при температуре +25°C, арматурные и опалубочные работы, приемка бетонных и железобетонных конструкций и частей здания, испытания бетона при приемке конструкций осуществлять с соблюдением требований СНиП 3.03.01-87 "Несущие и ограждающие конструкции".
18. Проект разработан для производства работ при положительных температурах. При производстве работ в зимнее время руководствоваться указаниями СНиП 3.03.01-87

Изм.	Копия	Лист	Н. док.	Подп.	Дата

Общие данные

Лист
3

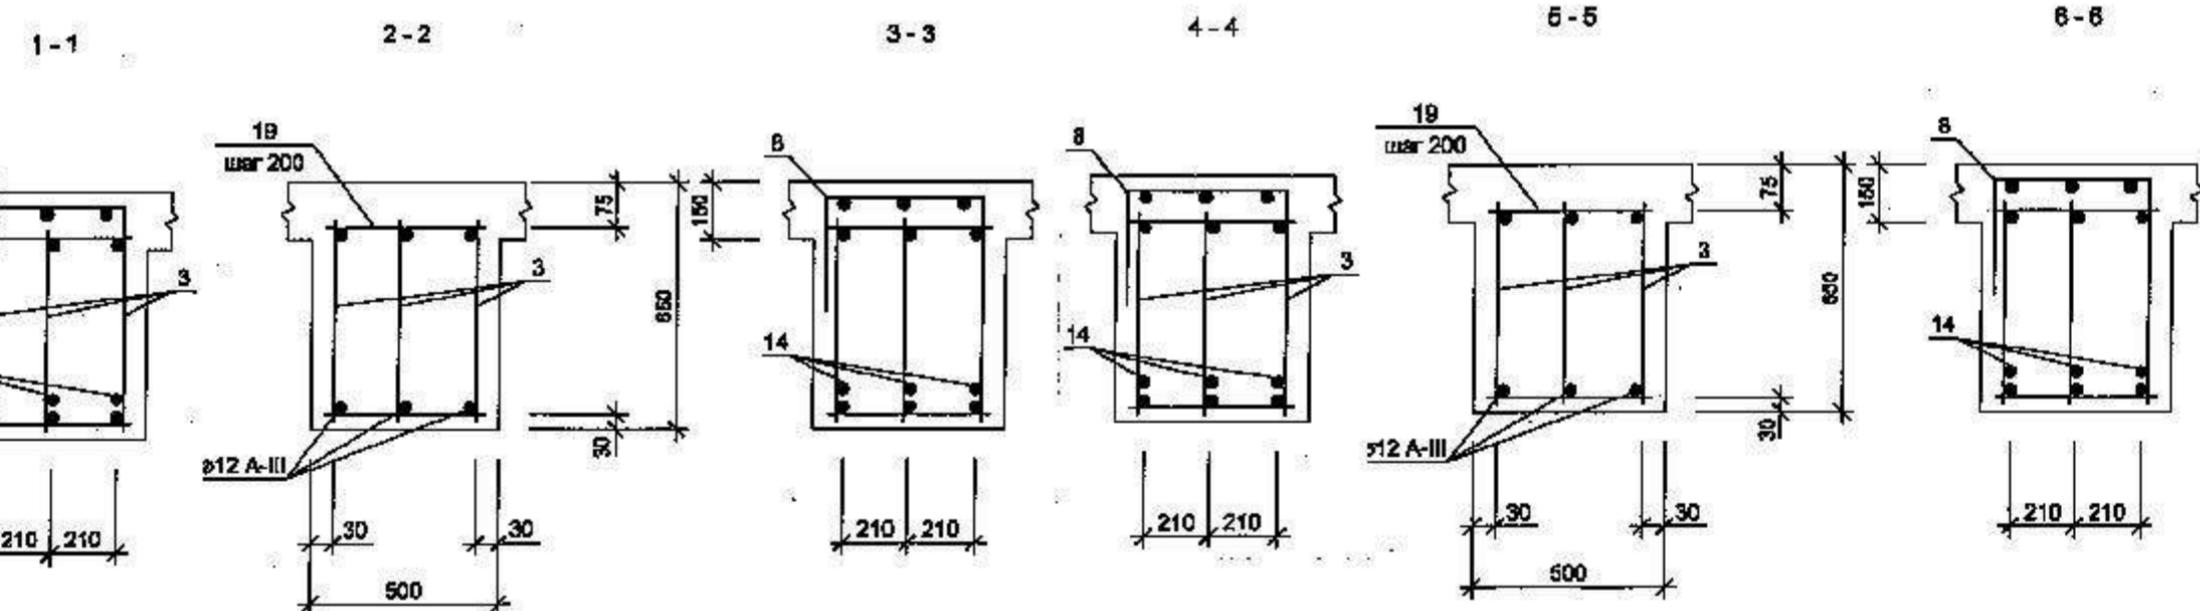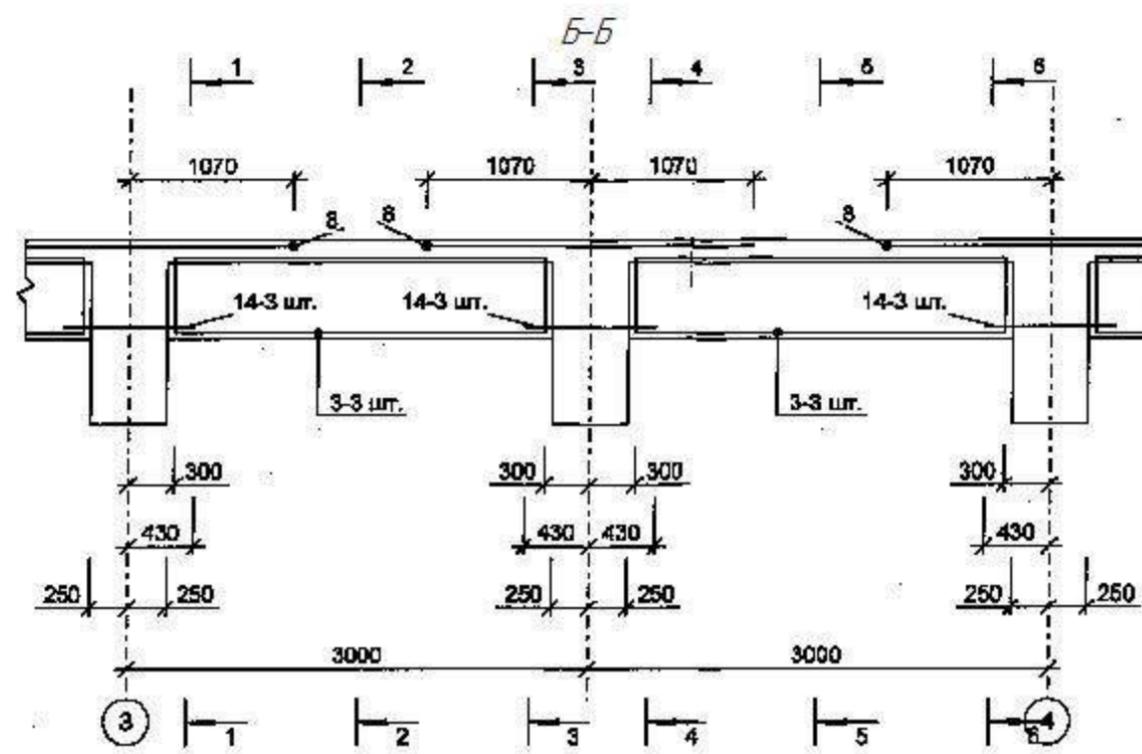


В сечениях балки арматурные изделия показаны не в масштабе для наглядности.









Армирование монолитного железобетонного

перекрытия условно не показаны.

рекомендуется использовать тип соединения по ГОСТ 14

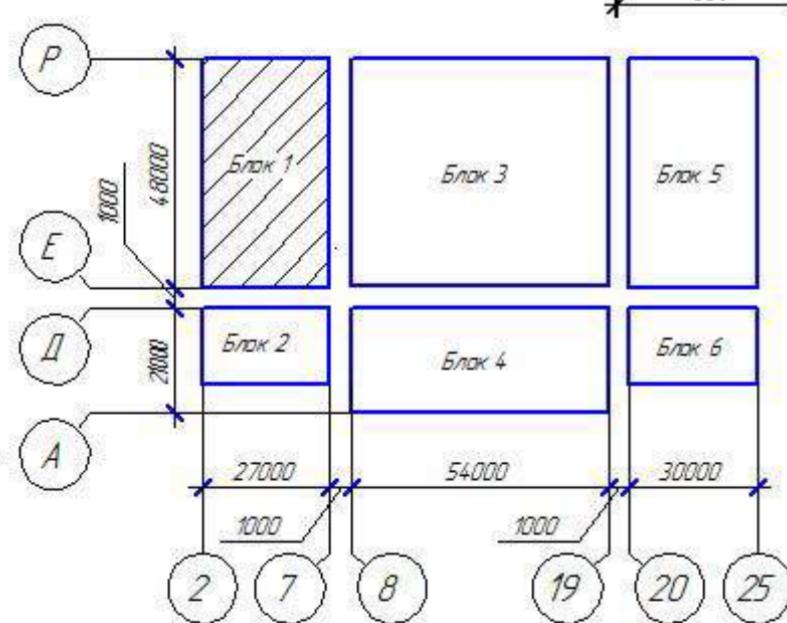


Формат А3

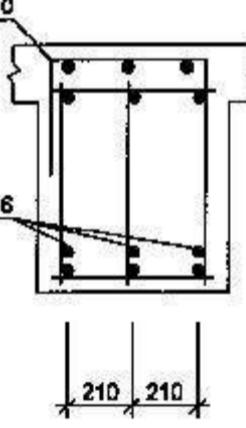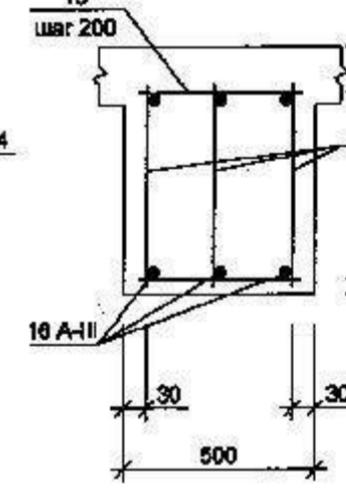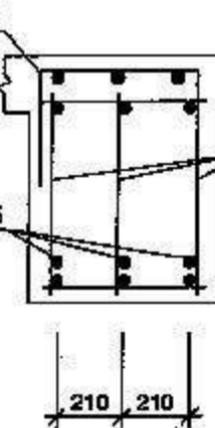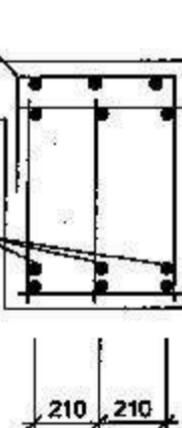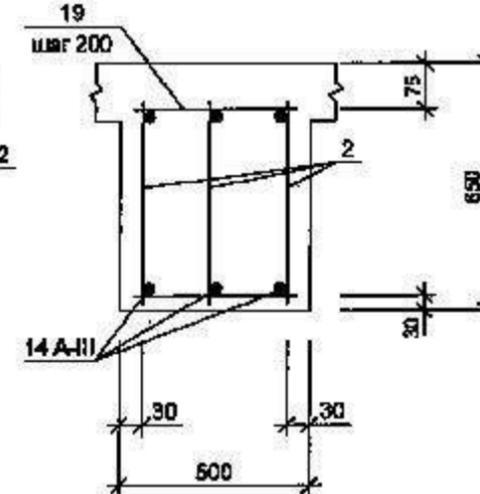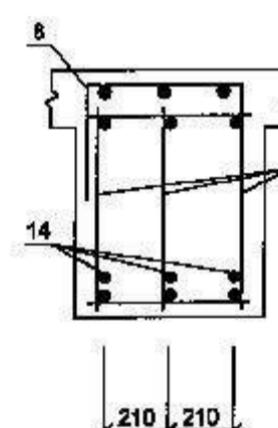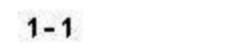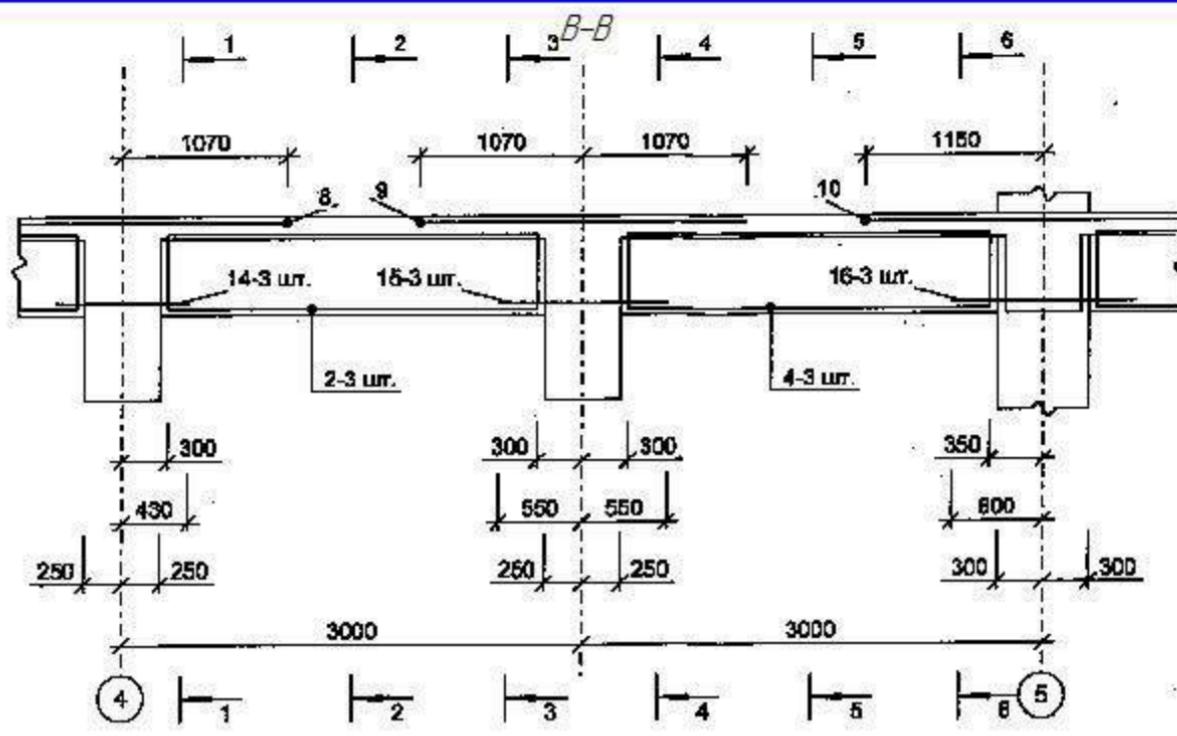

В сечениях балки арматурные изделия показаны не в масштабе для наглядности.

Армирование монолитного железобетонного перекрытия условно не показано.

рекомендуется использовать тип соединения по ГОСТ 14098-91-К3-Рр.
При соединении плюсовых каркасов отдельными стержнями

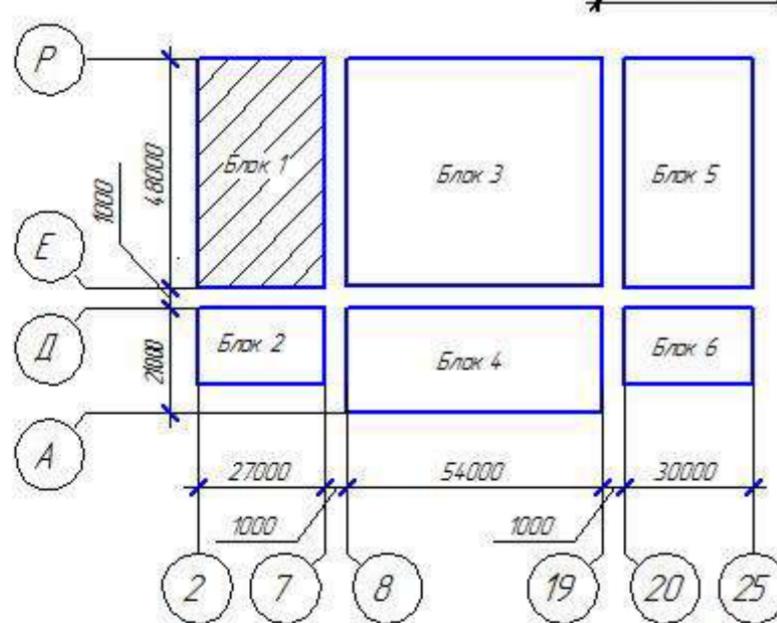

ХМСГБ-28-14-KP.2

Физкультурно-спортивный комплекс с универсальным игровым залом в г.Югорске

Изм	Коды	Лист	№стр	Подп	Пом
-----	------	------	------	------	-----

Розм'ята Хрилъка 03.14

Applicant	Responsible	SSN


Проверил Шаламов 03.14

ГИД Указаний 03.1

Fax: 510-839-1500


000"УМСПЕ"

13

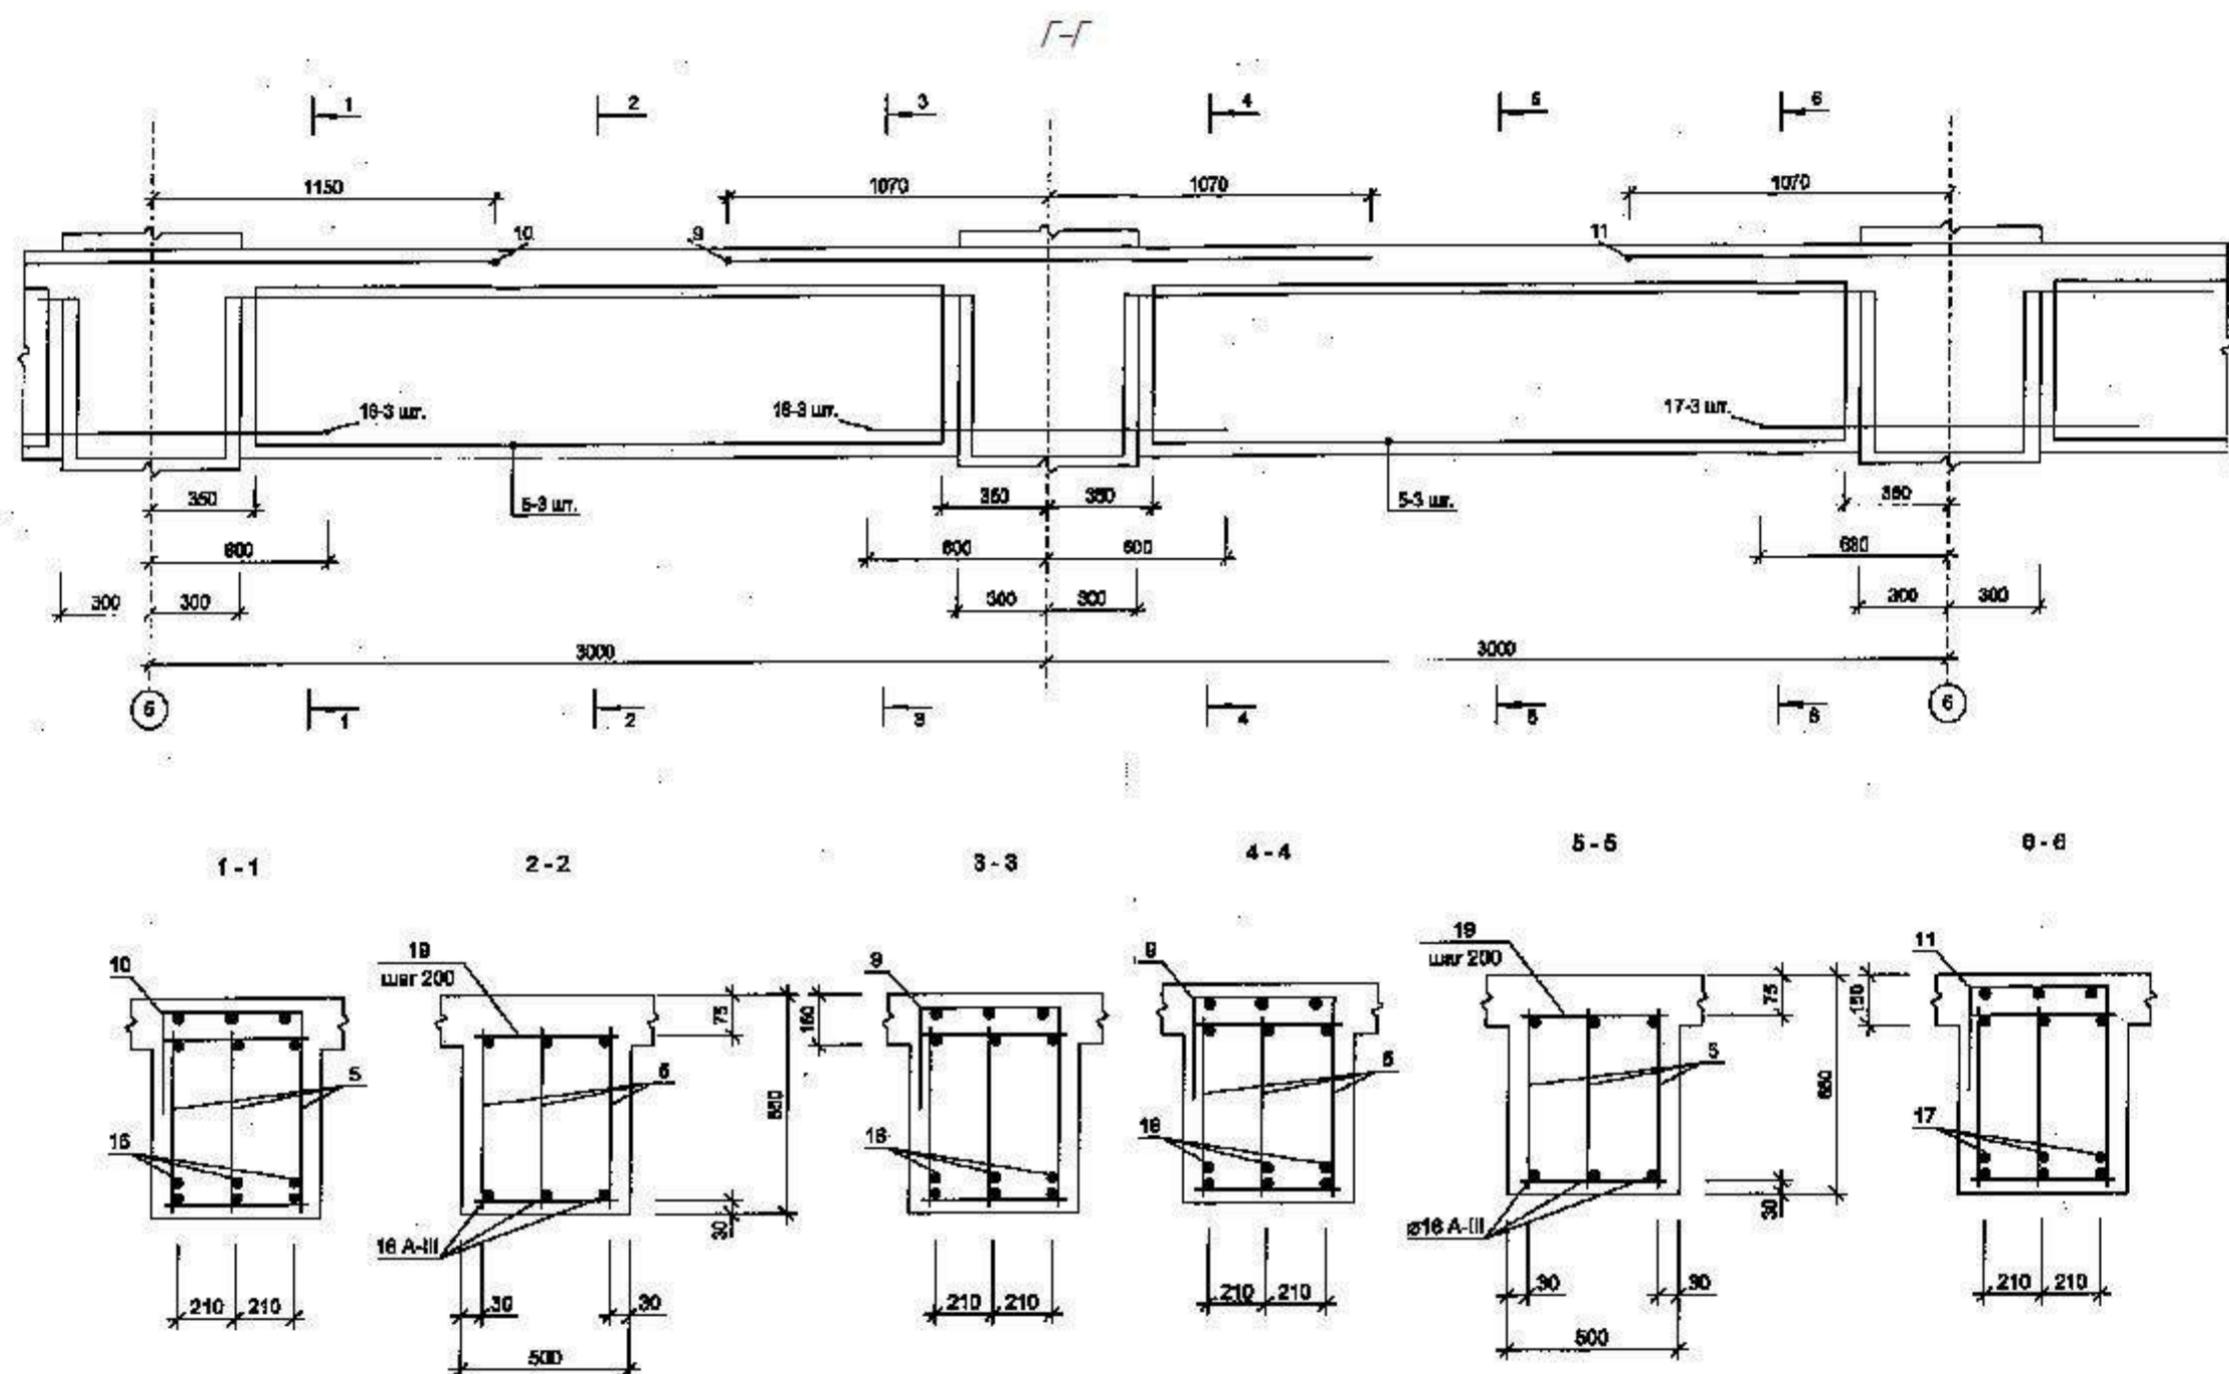

В сечениях балки арматурные наладки показаны не в масштабе для наглядности.
Армирование монолитного железобетонного перекрытия условно не показано.

рекомендуется использовать тип соединения по ГОСТ 14098-91-К3-Рп.
При соединении плоских каркасов отдельными стержнями

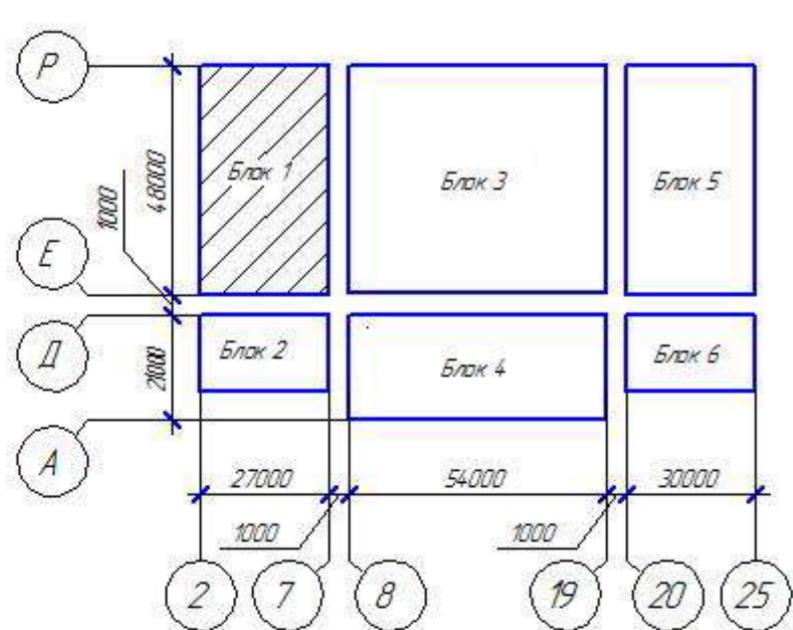

ХМСЛБ-28-14-КР.2						
Физкультурно-спортивный комплекс с универсальным игровым залом в г.Югорске						
Изм.	Колич.	Лист	№ док.	Подп.	Дата	
Разработал	Хандрыга			03.14		
Проверил	Шаламов			03.14		
ГИП	Шаламов			03.14		
						Балка Бм8 в осях 5-6
						000"ХМСЛБ"
						Формат А3

СПЕЦИФИКАЦИЯ					
Поз.	Обозначение	Наименование	Кол.	Масса ед., кг	Приме- чание
Бм8	ЮК 29-34	Балка монолитная Бм8			
		<u>Сборочные единицы и детали</u>			
		<u>Каркасы плоские</u>			
1	04-06-01-ЮК2.И-КР55	Каркас КР55	3	17.11	
2	04-06-01-ЮК2.И-КР56	Каркас КР56	6	10.98	
3	04-06-01-ЮК2.И-КР57	Каркас КР57	6	10.28	
4	04-06-01-ЮК2.И-КР58	Каркас КР58	3	13.95	
5	04-06-01-ЮК2.И-КР59	Каркас КР59	6	13.75	
6	04-06-01-ЮК2.И-КР60	Каркас КР60	3	14.92	
7	04-06-01-ЮК2.И-КР61	Каркас КР61	1	14.42	
8	04-06-01-ЮК2.И-КР17	Каркас КР17	4	7.88	
9	04-06-01-ЮК2.И-КР62	Каркас КР62	2	16.05	
10	04-06-01-ЮК2.И-КР63	Каркас КР63	1	19.18	
11	04-06-01-ЮК2.И-КР64	Каркас КР64	1	21.45	
12	04-06-01-ЮК2.И-КР65	Каркас КР65	1	14.81	
		<u>Детали</u>			
13		Ø20 А-III ГОСТ 5781-82* L=800	3	1.48	
14		Ø12 А-III ГОСТ 5781-82* L=880	12	0.76	
15		Ø20 А-III ГОСТ 5781-82* L=1100	3	2.71	
16		Ø20 А-III ГОСТ 5781-82* L=1200	6	2.96	
17		Ø22 А-III ГОСТ 5781-82* L=1260	3	3.78	
18		Ø16 А-III ГОСТ 5781-82* L=480	3	0.76	
19		Ø12 А-III ГОСТ 5781-82* L=480	208	0.43	
		<u>Материалы</u>			
	ГОСТ 7473-94	БСГ В26 П1 Р58 W2			7.18 м3

В сечениях балок арматурные изделия показаны не в масштабе для наглядности.
При соединении плюсовых каркасов отдельными стержнями рекомендуется использовать тип соединения по ГОСТ 14098-91-К3-Рп.
Армирование монолитного железобетонного перекрытия условно не показаны.

ХМСПБ-28-14-KP.2

Физкультурно-спортивный комплекс с универсальным игровым залом в г.Югорске

Балка Бм8 в осях 6-7

000 "ХМСПБ"

Формат А3

ВЕДОМОСТЬ РАСХОДА СТАЛИ, кг

Марка элемента	Изделия арматурные										Всего	
	Арматура класса											
	A-I					A-III						
	ГОСТ 5781-82*					ГОСТ 5781-82*						
	ø6	ø8	ø12	Итого	ø12	ø14	ø16	ø20	ø22	ø28	Итого	
Балка Бм8	14.8	4.0	229.5	248.3	44.4	48.7	43.1	144.2	69.8	26.2	375.8	


ХМСПБ-28-14-КР.2

Физкультурно-спортивный комплекс
с универсальным игровым залом в г.Югорске

Изм.	Колич.	Лист	№док.	Подп.	Дата	Стадия	Лист	Листов
Разработал	Хандрыга			03.14		Конструкции железобетонные в оси Е-Р, 2-7.		
Проверил	Шаламов			03.14			П	34
ГИП	Шаламов			03.14		Балка Бм8		000"ХМСПБ"

Ведомость расхода стали

Формат А3

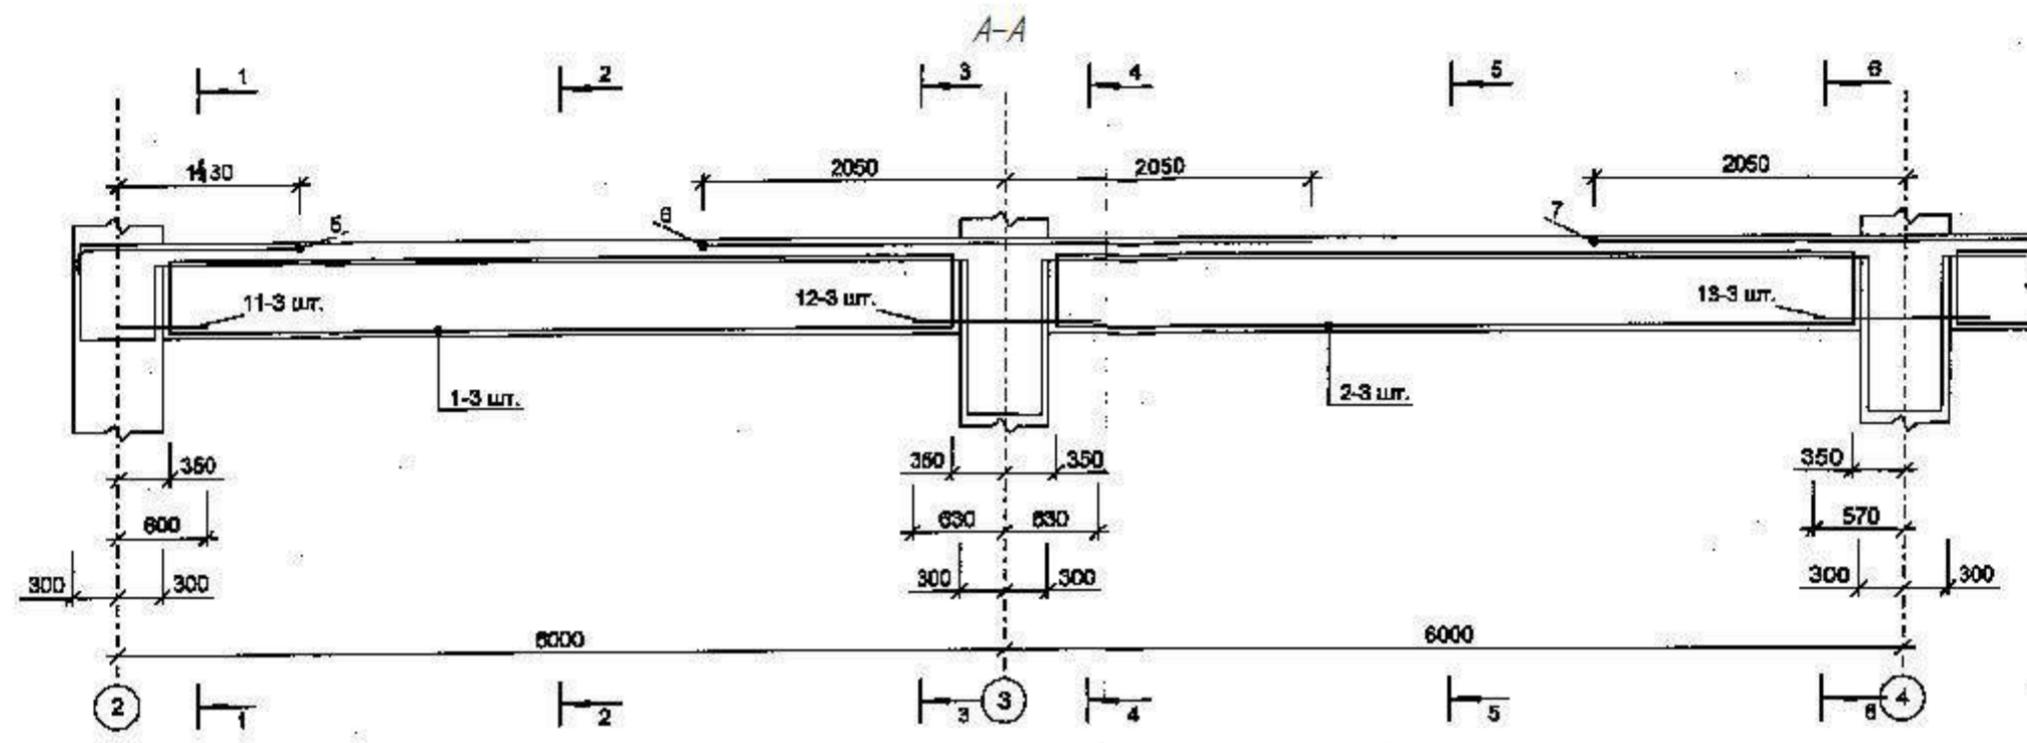

1-1







2-2

3-3


4-4

5-5

6-6

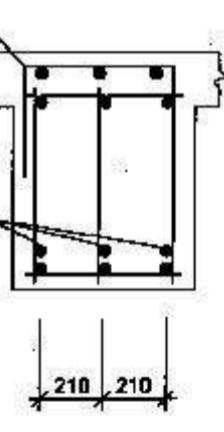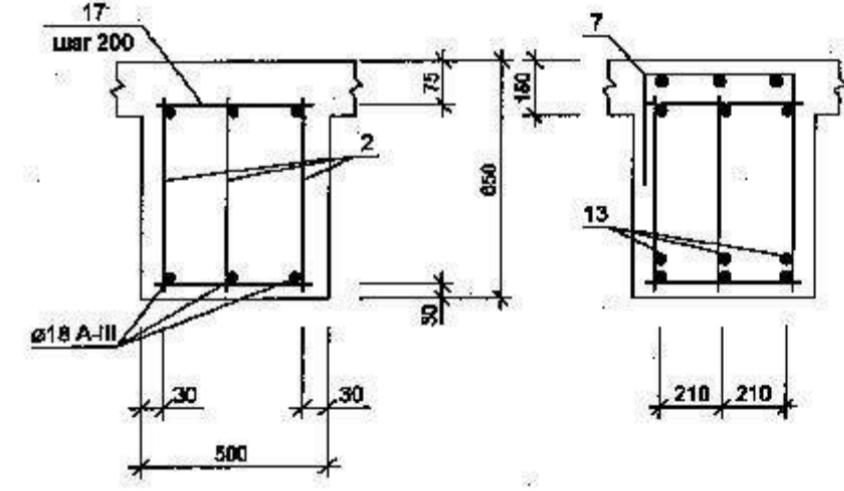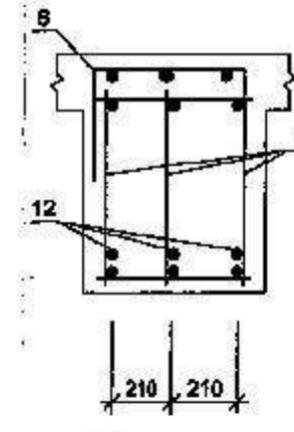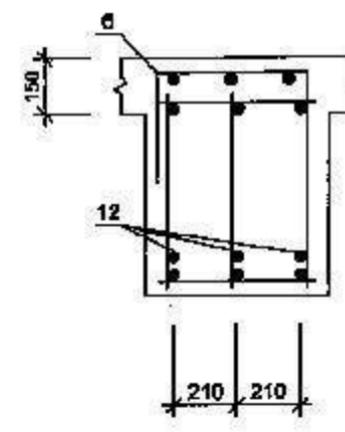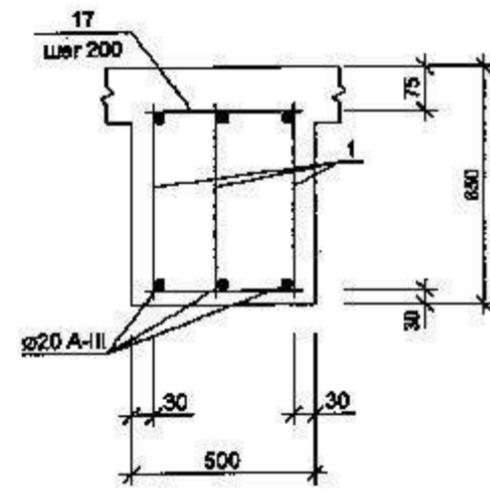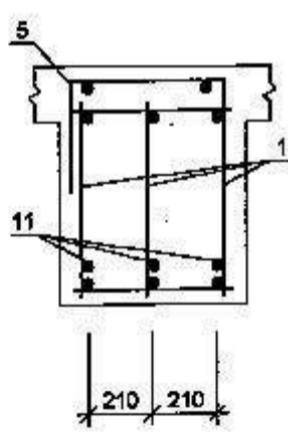

№ подл.	Подл. и дата	Взам. подл №

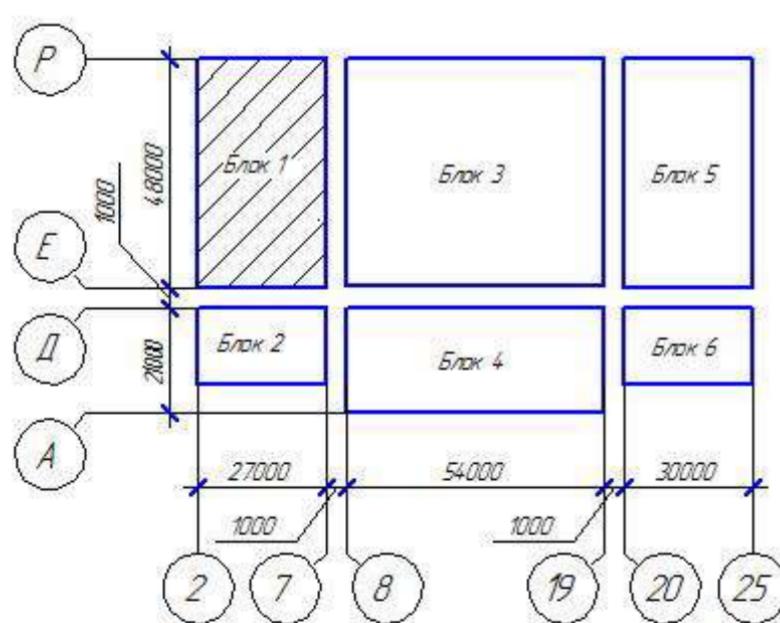



В сечениях белые арматурные изделия показаны не в масштабе для наглядности.

Армирование монолитного железобетонного перекрытия условно не показано.

Рекомендуется использовать тип соединения по ГОСТ 14086-91-К3-Рп.
При соединении гладких каркасов отдельными стержнями

ХМСПБ-28-14-КР.2							
Физкультурно-спортивный комплекс с универсальным игровым залом в г.Югорске							
Изм.	Колич.	Лист	№ док.	Подп.	Дата		
Разработал	Хандрыга		03.14				
Проверил	Шаламов		03.14				
ГИП	Шаламов		03.14				
Балка БМ9 в осях 2-4				000 "ХМСПБ"			
Стадия							
Лист							
Листов							

Формат А3

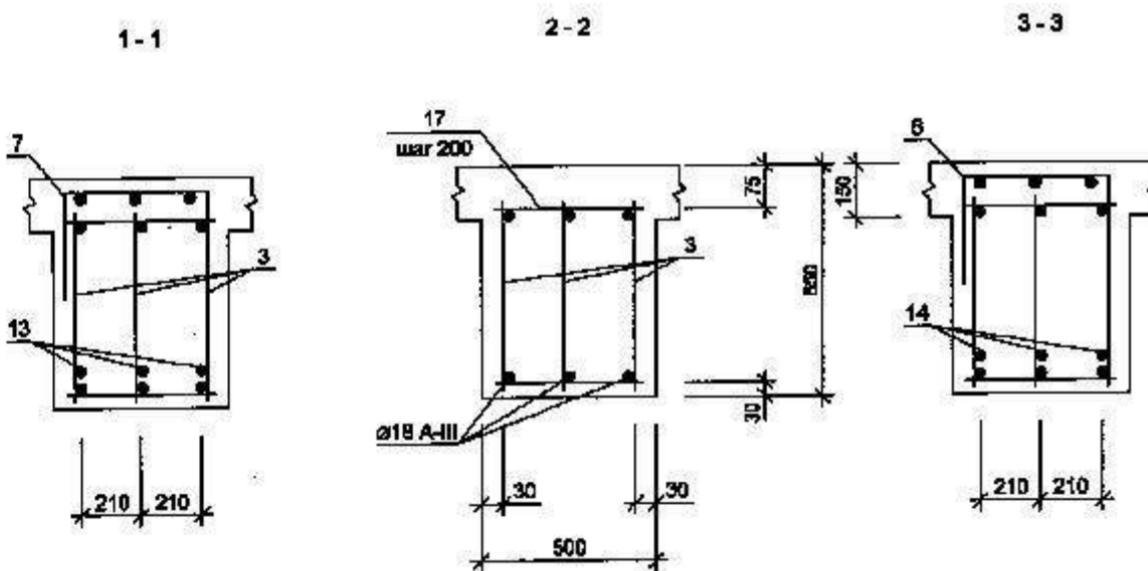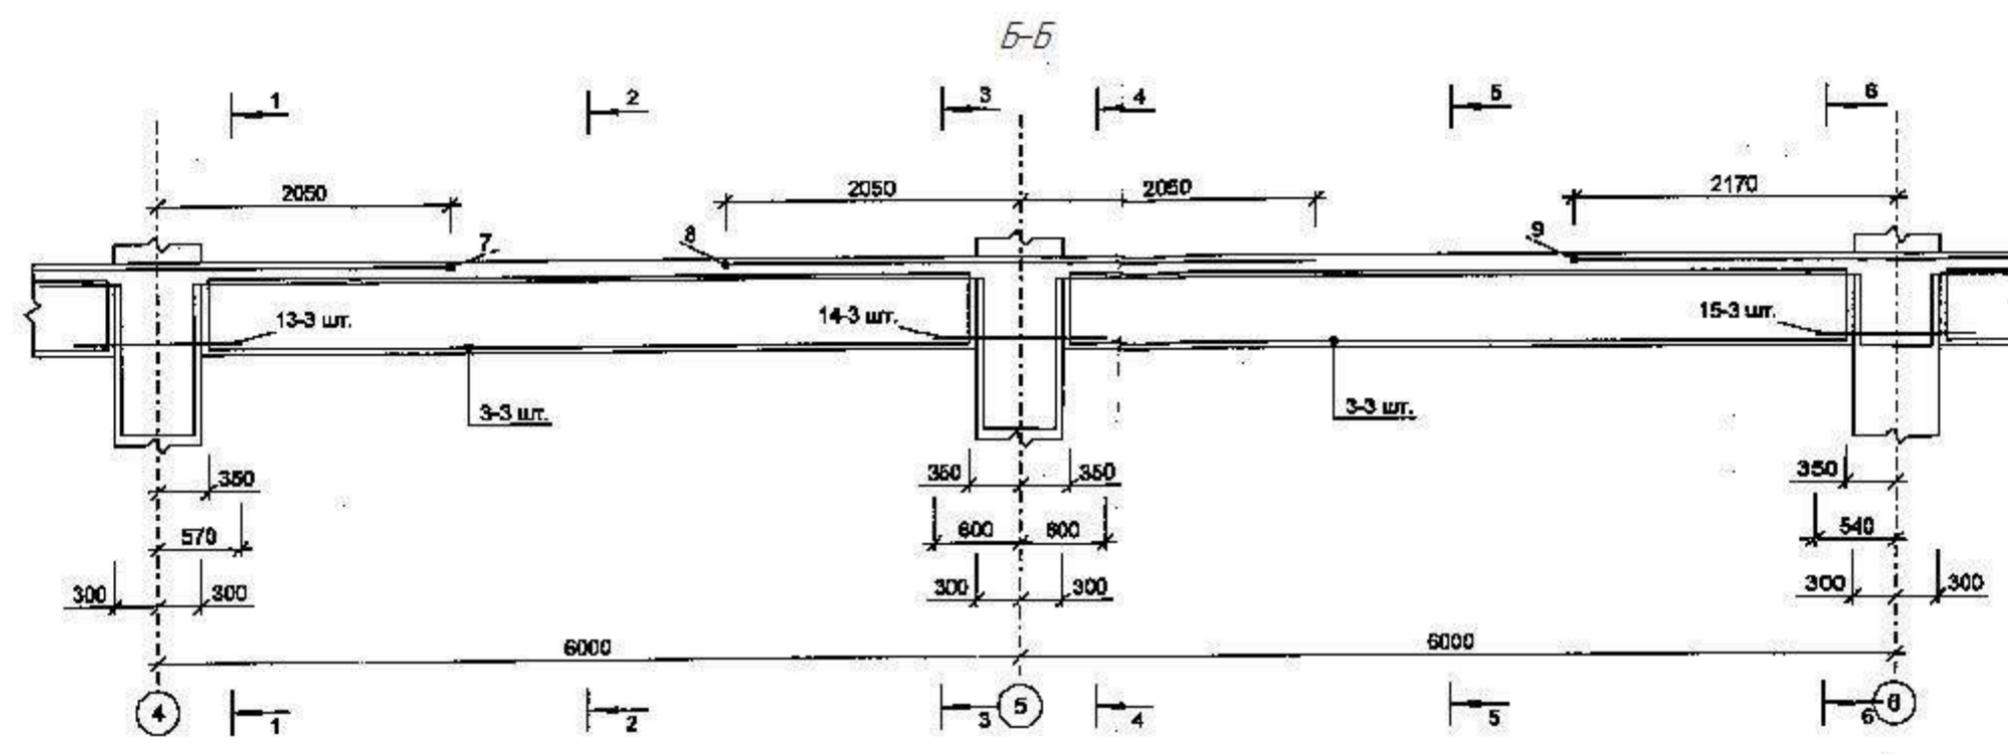

СПЕЦИФИКАЦИЯ					
Поз.	Обозначение	Наименование	Кол.	Масса ед. кг	Приме- чание
Бм9	ЮК 35-38	Балка монолитная Бм9			
		<u>Сборочные единицы и детали</u>			
		<u>Каркасы плоские</u>			
1	04-08-01-ЮК2 И-КР66	Каркас КР66	3	36.76	
2	04-08-01-ЮК2 И-КР67	Каркас КР67	3	34.34	
3	04-08-01-ЮК2 И-КР68	Каркас КР68	6	31.74	
4	04-08-01-ЮК2 И-КР69	Каркас КР69	3	9.50	
5	04-08-01-ЮК2 И-КР70	Каркас КР70	1	9.12	
6	04-08-01-ЮК2 И-КР71	Каркас КР71	1	39.60	
7	04-08-01-ЮК2 И-КР72	Каркас КР72	1	27.35	
8	04-08-01-ЮК2 И-КР73	Каркас КР73	1	33.17	
9	04-08-01-ЮК2 И-КР74	Каркас КР74	1	18.12	
10	04-08-01-ЮК2 И-КР75	Каркас КР75	1	8.82	
		<u>Детали</u>			
11		Ø20 А-III ГОСТ 5781-82* L=800	3	1.48	
12		Ø22 А-III ГОСТ 5781-82* L=1280	3	3.76	
13		Ø18 А-III ГОСТ 5781-82* L=1140	3	2.28	
14		Ø20 А-III ГОСТ 5781-82* L=1200	3	2.98	
15		Ø16 А-III ГОСТ 5781-82* L=1080	3	1.70	
16		Ø12 А-III ГОСТ 5781-82* L=360	3	0.32	
17		Ø10 А-III ГОСТ 5781-82* L=480	230	0.30	
		<u>Материалы</u>			
	ГОСТ 7473-84	БСГ В25 П1 F50 W2			7.80 м3

В сечениях белые арматурные надписи показаны не в масштабе для наглядности.
При соединении плюсах варикосов отдельными стержнями рекомендуется использовать тип соединения по ГОСТ 14098-91-К3-Рр.
Армирование шланголитового железобетонного перекрытия условно не показаны.

ХМСЛБ-28-14-KP.2

Физкультурно-спортивный комплекс
с универсальным игровым залом в г.Югорске

Балка Бм9 в осях 6-7

000 "ХМГПБ"

Формат А3

ВЕДОМОСТЬ РАСХОДА СТАЛИ, кг

Марка элемента	Изделия арматурные										Всего	
	Арматура класса											
	A-I					A-III						
	ГОСТ 5781-82*					ГОСТ 5781-82*						
	ø8	ø10	Итого	ø12	ø14	ø16	ø18	ø20	ø22	Итого		
Балка Бм9	12.4	182.8	195.0	1.0	7.8	31.1	124.0	171.3	140.4	475.5	670.5	

ХМСПБ-28-14-КР.2








Физкультурно-спортивный комплекс
с универсальным игровым залом в г.Югорске

Изм.	Колич.	Лист	№док.	Подп.	Дата	Стадия	Лист	Листов
Разработал	Хандрыга			03.14		Конструкции железобетонные в осях Е-Р, 2-7.		
Проверил	Шаламов			03.14			П	38
ГИП	Шаламов			03.14		Балка Бм9		

Ведомость расхода стали

ООО "ХМСПБ"

Формат А3

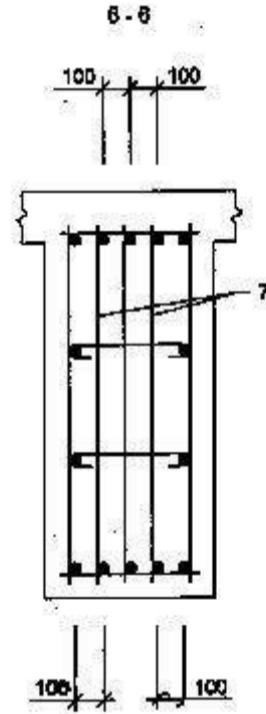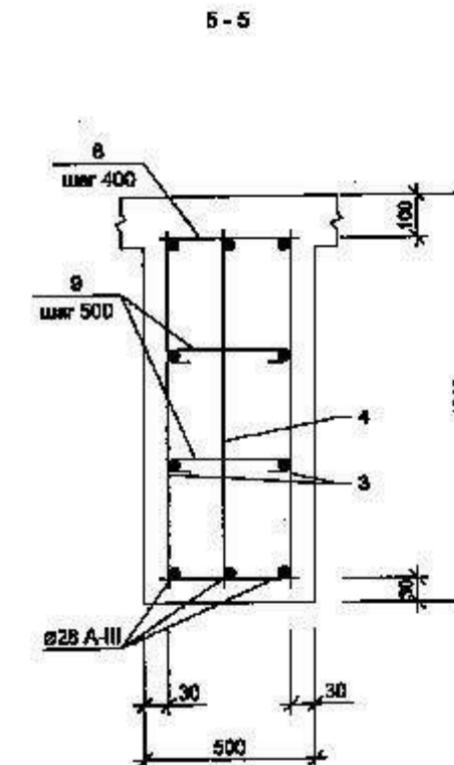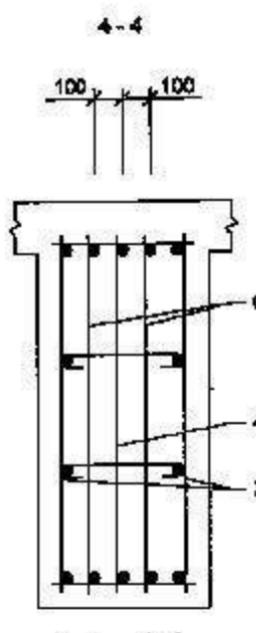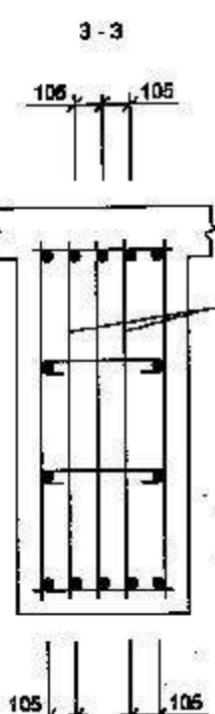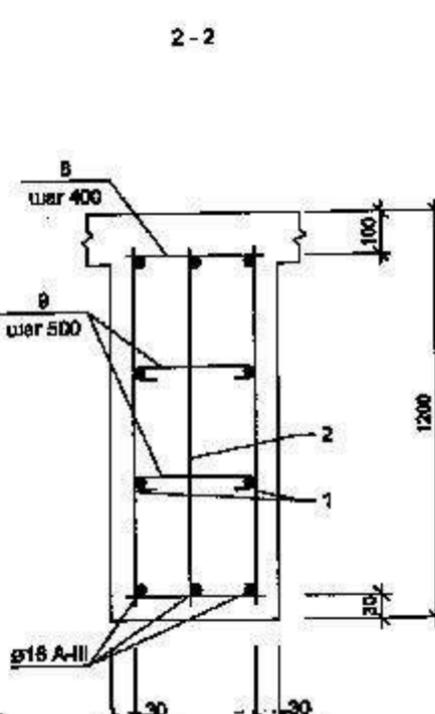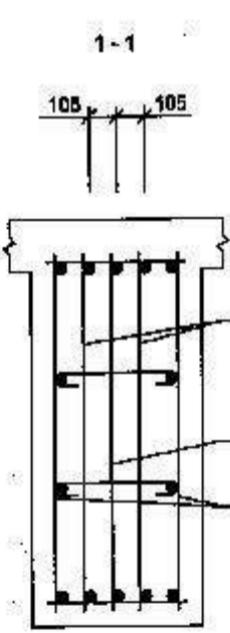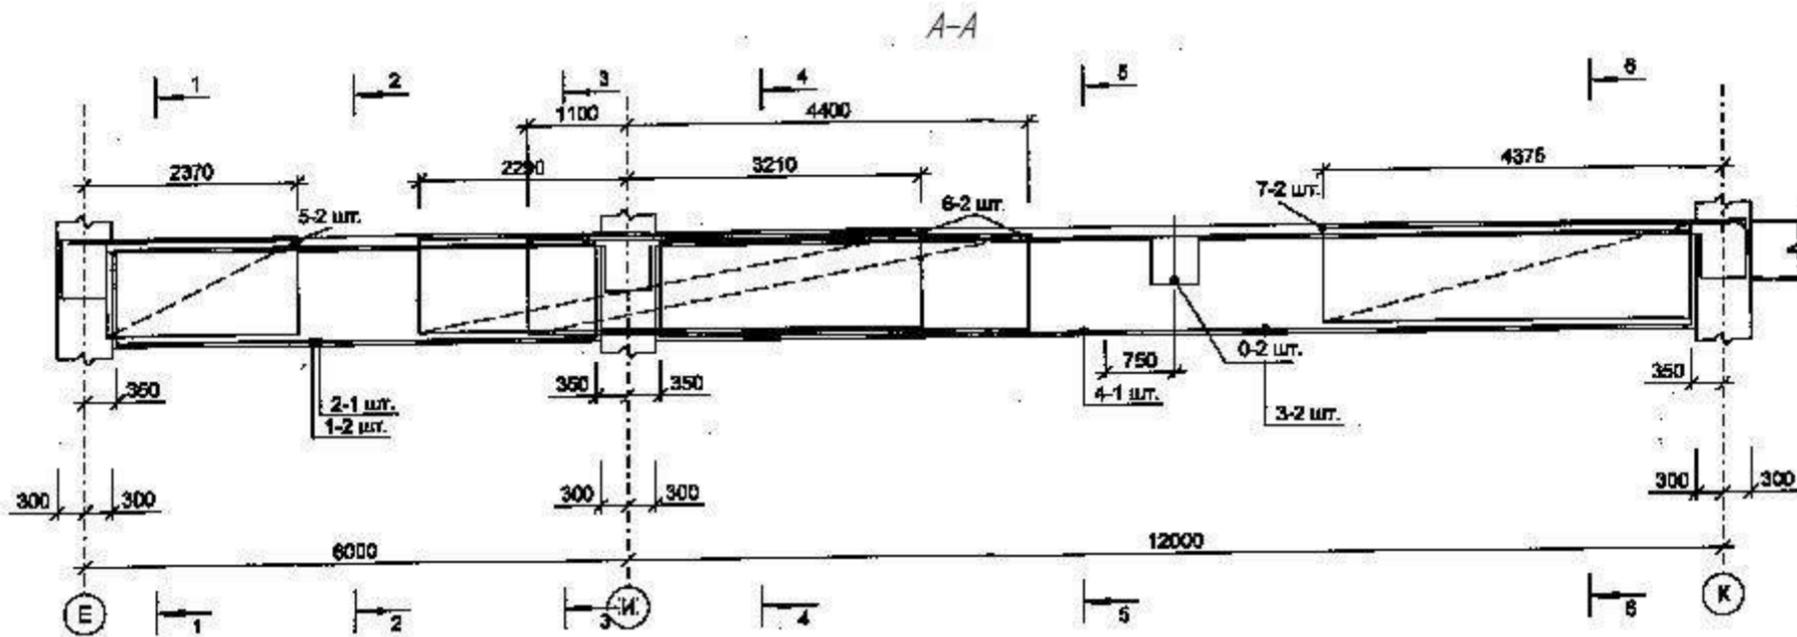

Думки стержней (поз.6), соединяющих конструктивные продольные стержни, рассчитана для сварки.

рекомендуется использовать тип соединения по ГОСТ 14058-91-К3-Рр.

При соединении плоских каркасов отдельными стяжками

Diagram illustrating the layout and dimensions of a building structure, showing floor plans and various measurements.

- Vertical Column Symbols:**
 - P:** Located at the top left, connected to the top edge of Блок 1.
 - E:** Located below P, connected to the bottom edge of Блок 1.
 - I:** Located in the middle left, connected to the top edge of Блок 2.
 - A:** Located at the bottom left, connected to the bottom edge of Блок 2.
- Dimensions:**
 - Horizontal distances: 500, 2000, 27000, 54000, 30000, 1000, 1000.
 - Vertical distances: 48000, 2000, 1000.
 - Block labels: Блок 1, Блок 2, Блок 3, Блок 4, Блок 5, Блок 6.
 - Point labels: 2, 7, 8, 19, 20, 25.

ХМСПБ-28-14-KP.2


Физкультурно-спортивный комплекс с универсальным игровым залом в г.Югорске

с универсальным игровым залом в г.Югорске

Конструкции железобетонные в огнях F-P 2-7

000 "ХМСПБ"

Формат А3

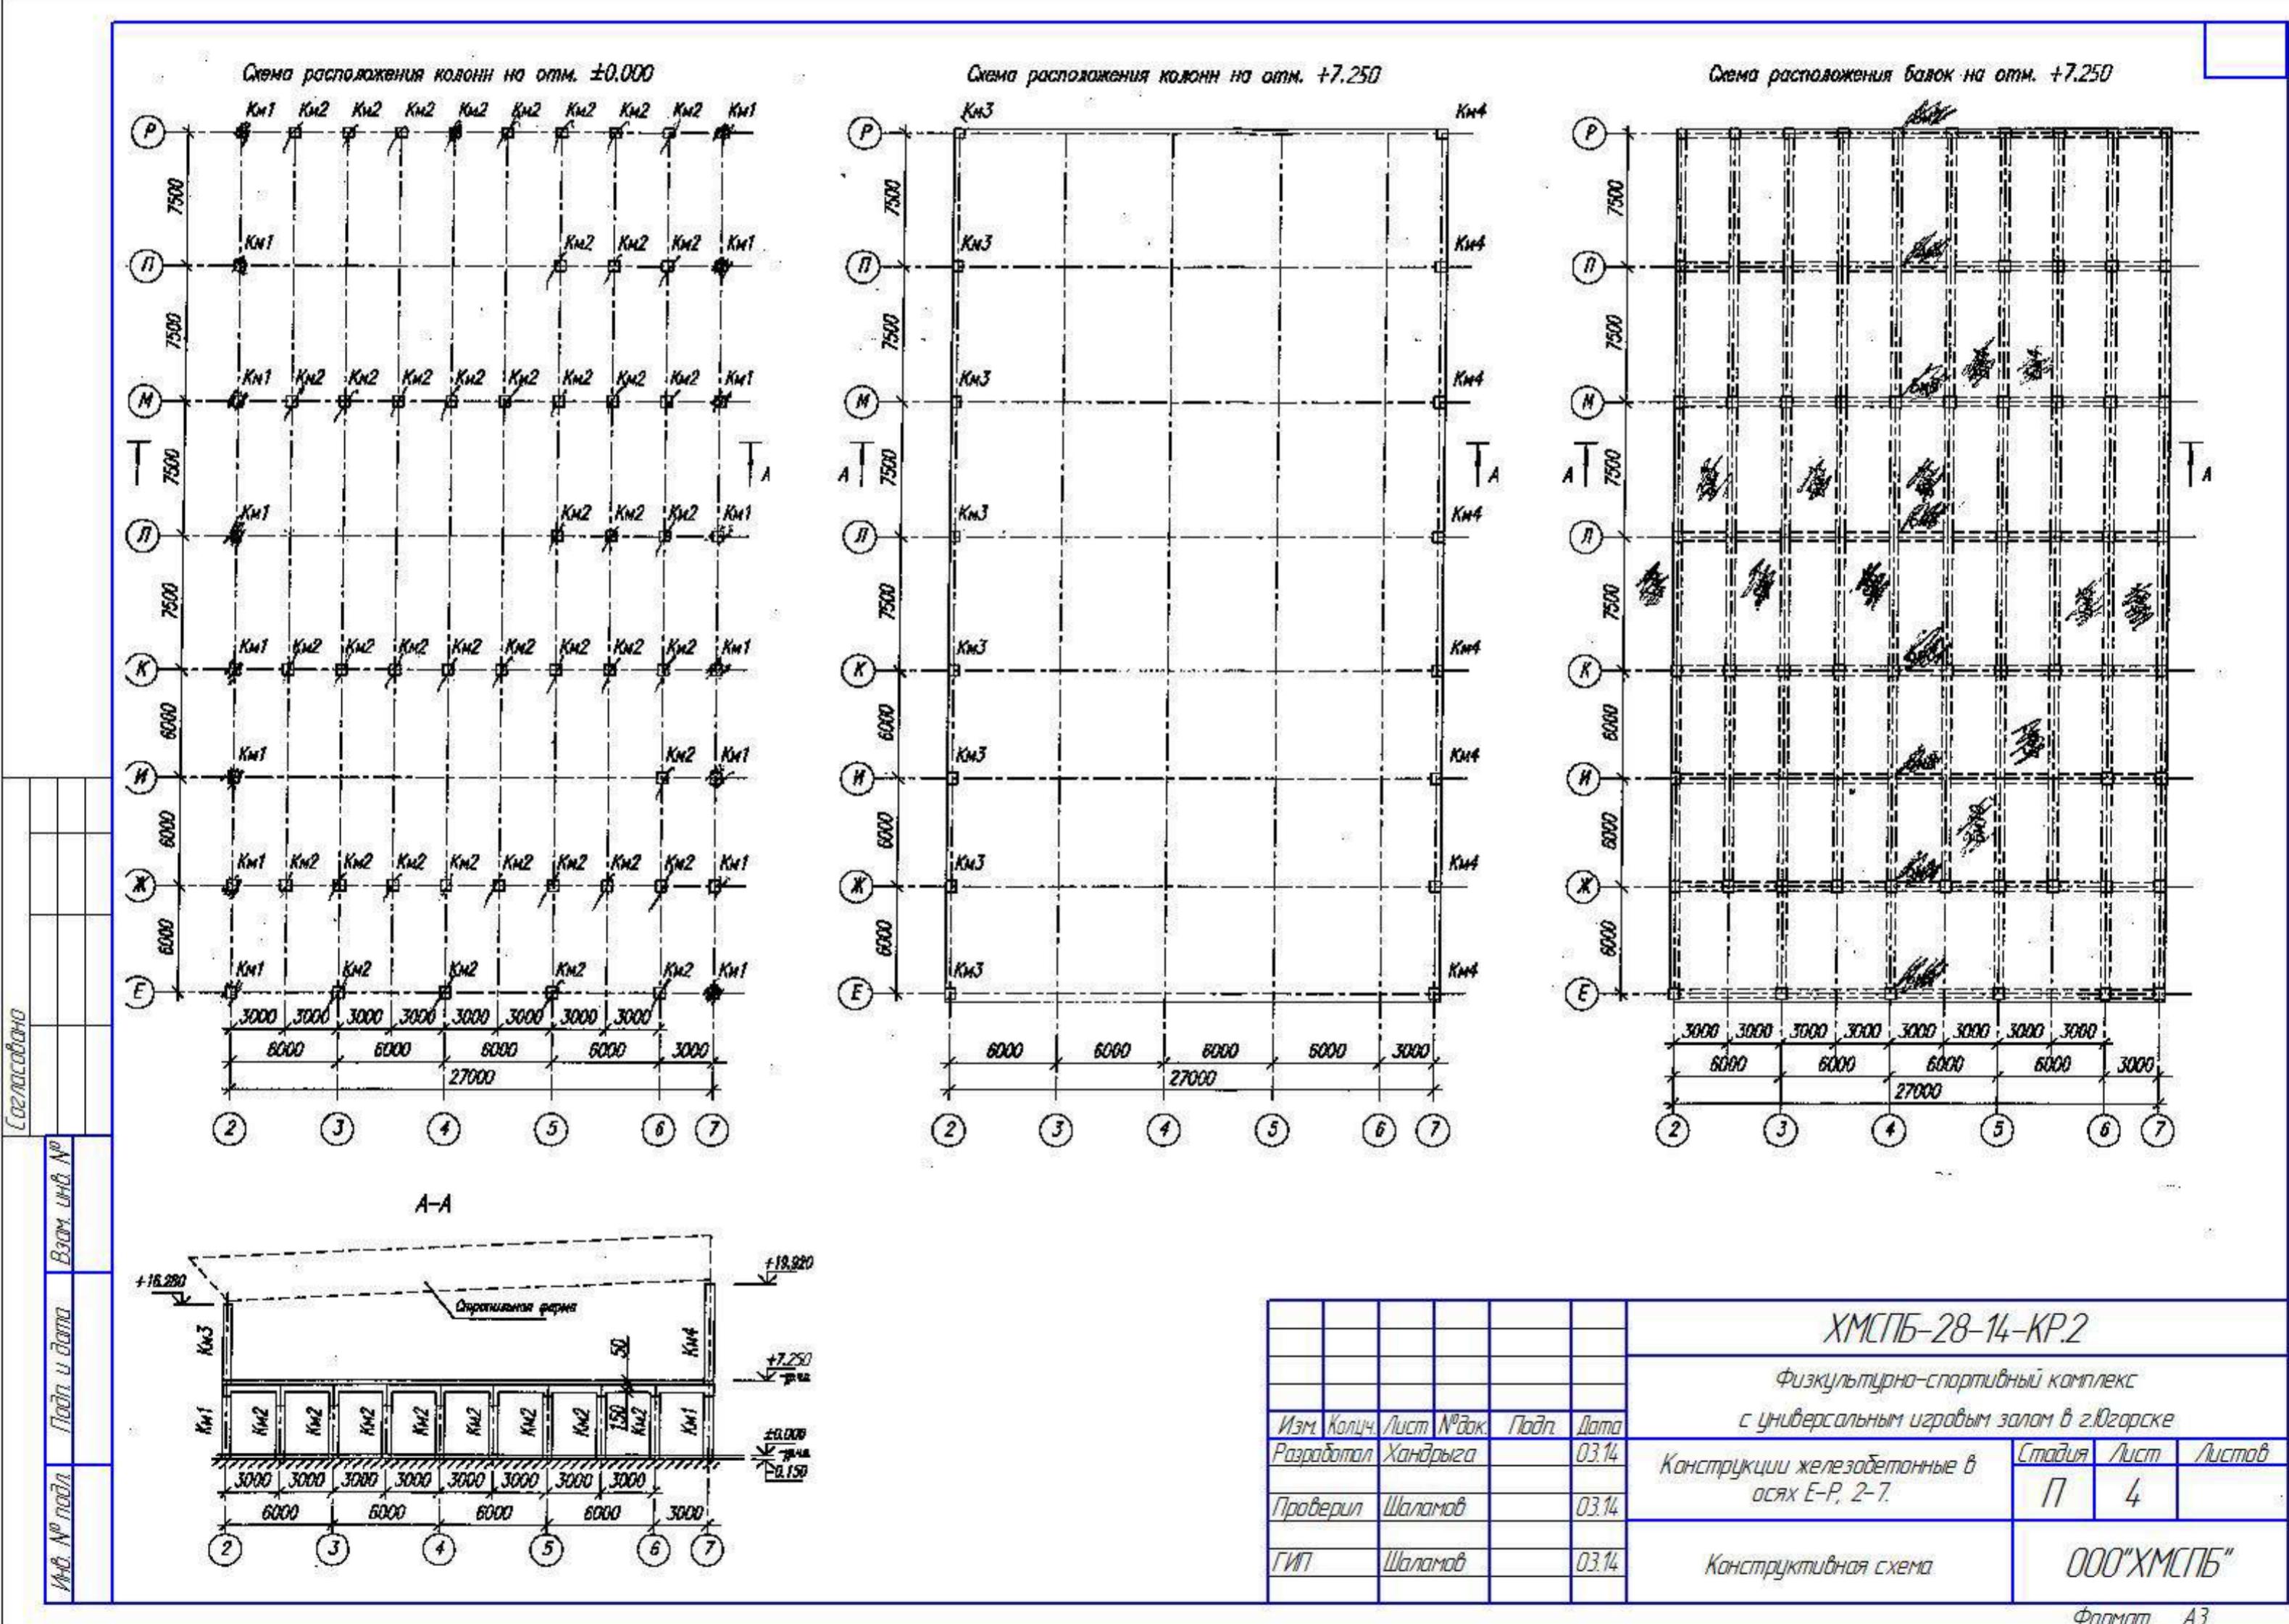

СПЕЦИФИКАЦИЯ

Поз.	Обозначение	Наименование	Кол.	Масса ед., кг	Приме- чание
Бм10	ЮК 39-40	Балка монолитная Бм10			
		<u>Сборочные единицы и детали</u>			
		<u>Каркасы плоские</u>			
1	04-06-01-ЮК.2.И-КР76	Каркас КР76	2	30.28	
2	04-06-01-ЮК.2.И-КР77	Каркас КР77	1	23.67	
3	04-06-01-ЮК.2.И-КР78	Каркас КР78	2	100.19	
4	04-06-01-ЮК.2.И-КР79	Каркас КР79	1	86.19	
5	04-06-01-ЮК.2.И-КР53	Каркас КР53	2	12.23	
6	04-06-01-ЮК.2.И-КР80	Каркас КР80	2	46.04	
7	04-06-01-ЮК.2.И-КР44	Каркас КР44	2	46.08	
		<u>Сетки арматурные</u>			
8	04-06-01-ЮК.2.И-С0	Сетка С0	2	5.66	
		<u>Детали</u>			
9		Ø10 А-I ГОСТ 5781-82* L=480	86	0.30	
10*		Ø8 А-I ГОСТ 5781-82* L=580	70	0.23	
		<u>Материалы</u>			
	ГОСТ 7473-94	БСГ В25 П1 F50 W2		10.08 м3	

Поз. отмеченные знаком *, см. "Ведомость деталей" на листе 4 5

ВЕДОМОСТЬ РАСХОДА СТАЛИ, кг

Марка элемента	Изделия арматурные						
	Арматура класса						
	A-I						
	ГОСТ 5781-82*	ø8	ø8	ø10	Итого		
Балка Бм10		2.9	37.5	104.3	144.8		

Всего	Изделия арматурные						
	Арматура класса						
	A-III						
	ГОСТ 5781-82*	ø10	ø12	ø14	ø16	ø20	ø28 ø32 Итого
	41.2	8.9	60.5	33.3	36.9	164.6	133.5 479.8 624.5

ХМСЛБ-28-14-КР.2						
Физкультурно-спортивный комплекс						
с универсальным игровым залом в г.Югорске						
Изм.	Колич.	Лист	№док.	Подп.	Дата	
Разработал	Хандрыга			03.14		
Проверил	Шаламов			03.14		
ГИП	Шаламов			03.14		
Конструкции железобетонные в оси Е-Р, 2-7.					Стадия	Лист
Балка Бм10 Спецификация Ведомость расхода стали					П	40
000"ХМСЛБ"						

Формат А3

№ п/п	Подп. №	Взам. подп.

3 - 3

шаг 300

шаг 300
установить в зоне высоты балки

шаг 300

шаг 200
установить в зоне наклонки арматуры

1-2 шт.

арматурные выпуски

50

200/10-2000

-0.150

50

300

300

соединение арматуры колонн с арматурными выпусками выполнять фланговым

1 - 1

шаг 300

шаг 300

шаг 200
установить в зоне наклонки арматуры

600

35

35

35

35

600

ОГРН 1155000000000

Поз.	Обозначение	Наименование	Кол.	Масса ед./кг	Приме- чание
Км1	КК 41	Каркас монолитного Км1			
		<u>Сборочные единицы и детали</u>			
		<u>Каркасы плюсовые</u>			
1	04-06-01-КК2.И-КРВ1	Каркас КРВ1	2	145,25	290,5
		<u>Детали</u>			
2		# 20 А-И ГОСТ 5781-82* L=8000	2	20,10	40,20
3		# 8 А-И ГОСТ 5781-82* L=535	26	0,21	0,42
4		# 8 А-И ГОСТ 5781-82* L=530	78	0,28	0,56
5		# 8 А-И ГОСТ 5781-82* L=2400	14	0,95	19,0
		<u>Материалы</u>			
	ГОСТ 7473-94	БОГ В25 П1 F50 W2			2,65 м³

ВЕДОМОСТЬ РАСХОДА СТАВКИ, №2

Марка элемента	Изделия арматурного						Всего	
	Арматура класса							
	A-I		A-II					
	ГОСТ 5781-82*		ГОСТ 5781-82*					
	# 8	Итого	# 20	# 32	.	Итого		
Колонки КИ1	40,6	40,6	80,40	239,80	.	320,20	360,8	

ХМСПБ-28-14-KP.2

Физкультурно-спортивный комплекс с универсальным игровым залом в г.Югорске

Формат А3

№ п/п	Подп. и дата	Взам. подп. №																																																																													
					Спецификация																																																																										
					<table border="1" style="width: 100%; border-collapse: collapse;"> <thead> <tr> <th>Поз.</th> <th>Обозначение</th> <th>Наименование</th> <th>Кол.</th> <th>Масса ед./кг</th> <th>Приме- чание</th> </tr> </thead> <tbody> <tr> <td>Км2</td> <td>KK 42</td> <td>Колонна монолитная Км2</td> <td></td> <td></td> <td></td> </tr> <tr> <td></td> <td></td> <td><u>Сборочные единицы и детали</u></td> <td></td> <td></td> <td></td> </tr> <tr> <td></td> <td></td> <td><u>Каркас пласки</u></td> <td></td> <td></td> <td></td> </tr> <tr> <td>1</td> <td>04-06-01-КК2И-КР2</td> <td>Каркас КР2</td> <td>2</td> <td>114,92</td> <td>229,84</td> </tr> <tr> <td></td> <td></td> <td><u>Детали</u></td> <td></td> <td></td> <td></td> </tr> <tr> <td>2</td> <td># 20 А-И ГОСТ 5781-82* L=7270</td> <td></td> <td>2</td> <td>17,93</td> <td>35,86</td> </tr> <tr> <td>3</td> <td># 8 А-И ГОСТ 5781-82* L=535</td> <td></td> <td>26</td> <td>0,21</td> <td>0,42</td> </tr> <tr> <td>4</td> <td># 8 А-И ГОСТ 5781-82* L=530</td> <td></td> <td>78</td> <td>0,28</td> <td>0,56</td> </tr> <tr> <td>5</td> <td># 8 А-И ГОСТ 5781-82* L=2400</td> <td></td> <td>16</td> <td>0,95</td> <td>19,0</td> </tr> <tr> <td></td> <td></td> <td><u>Материалы</u></td> <td></td> <td></td> <td></td> </tr> <tr> <td></td> <td>GOST 7473-94</td> <td>БСГ В25 Р1 F50 W2</td> <td></td> <td></td> <td>2,65 м³</td> </tr> </tbody> </table>			Поз.	Обозначение	Наименование	Кол.	Масса ед./кг	Приме- чание	Км2	KK 42	Колонна монолитная Км2						<u>Сборочные единицы и детали</u>						<u>Каркас пласки</u>				1	04-06-01-КК2И-КР2	Каркас КР2	2	114,92	229,84			<u>Детали</u>				2	# 20 А-И ГОСТ 5781-82* L=7270		2	17,93	35,86	3	# 8 А-И ГОСТ 5781-82* L=535		26	0,21	0,42	4	# 8 А-И ГОСТ 5781-82* L=530		78	0,28	0,56	5	# 8 А-И ГОСТ 5781-82* L=2400		16	0,95	19,0			<u>Материалы</u>					GOST 7473-94	БСГ В25 Р1 F50 W2			2,65 м ³
Поз.	Обозначение	Наименование	Кол.	Масса ед./кг	Приме- чание																																																																										
Км2	KK 42	Колонна монолитная Км2																																																																													
		<u>Сборочные единицы и детали</u>																																																																													
		<u>Каркас пласки</u>																																																																													
1	04-06-01-КК2И-КР2	Каркас КР2	2	114,92	229,84																																																																										
		<u>Детали</u>																																																																													
2	# 20 А-И ГОСТ 5781-82* L=7270		2	17,93	35,86																																																																										
3	# 8 А-И ГОСТ 5781-82* L=535		26	0,21	0,42																																																																										
4	# 8 А-И ГОСТ 5781-82* L=530		78	0,28	0,56																																																																										
5	# 8 А-И ГОСТ 5781-82* L=2400		16	0,95	19,0																																																																										
		<u>Материалы</u>																																																																													
	GOST 7473-94	БСГ В25 Р1 F50 W2			2,65 м ³																																																																										
					ВЕДОМОСТЬ РАСХОДА СТАЛИ, т																																																																										
					<table border="1" style="width: 100%; border-collapse: collapse;"> <thead> <tr> <th rowspan="4">Марка изделия или элемента</th> <th colspan="2">Изделия арматурные</th> <th colspan="2"></th> <th rowspan="4">Всего</th> </tr> <tr> <th colspan="2">Арматура класса</th> <th colspan="2"></th> </tr> <tr> <th colspan="2">А-И</th> <th colspan="2">А-ИИ</th> </tr> <tr> <th colspan="2">ГОСТ 5781-82*</th> <th colspan="2">ГОСТ 5781-82*</th> </tr> </thead> <tbody> <tr> <td>Колонна Км2</td> <td># 8</td> <td>Итого</td> <td># 20</td> <td># 32</td> <td></td> </tr> <tr> <td></td> <td></td> <td></td> <td></td> <td></td> <td>Итого</td> </tr> <tr> <td></td> <td>42,5</td> <td>42,5</td> <td>71,72</td> <td>183,48</td> <td>255,2</td> </tr> <tr> <td></td> <td></td> <td></td> <td></td> <td></td> <td>297,7</td> </tr> </tbody> </table>			Марка изделия или элемента	Изделия арматурные				Всего	Арматура класса				А-И		А-ИИ		ГОСТ 5781-82*		ГОСТ 5781-82*		Колонна Км2	# 8	Итого	# 20	# 32							Итого		42,5	42,5	71,72	183,48	255,2						297,7																														
Марка изделия или элемента	Изделия арматурные				Всего																																																																										
	Арматура класса																																																																														
	А-И		А-ИИ																																																																												
	ГОСТ 5781-82*		ГОСТ 5781-82*																																																																												
Колонна Км2	# 8	Итого	# 20	# 32																																																																											
					Итого																																																																										
	42,5	42,5	71,72	183,48	255,2																																																																										
					297,7																																																																										
					ХМСПБ-28-14-КР2																																																																										
					Физкультурно-спортивный комплекс с универсальным игровым залом в г.Югорске																																																																										
					<table border="1" style="width: 100%; border-collapse: collapse;"> <thead> <tr> <th>Изм.</th> <th>Колич.</th> <th>Лист</th> <th>№ док.</th> <th>Подп.</th> <th>Дата</th> <th>Стадия</th> <th>Лист</th> <th>Листов</th> </tr> </thead> <tbody> <tr> <td>Разработал</td> <td>Хандрыга</td> <td></td> <td></td> <td></td> <td>03.14</td> <td>Конструкции железобетонные в оси Е-Р, 2-7.</td> <td></td> <td></td> </tr> <tr> <td>Проверил</td> <td>Шаламов</td> <td></td> <td></td> <td></td> <td>03.14</td> <td>Колонна Км2</td> <td>П</td> <td>42</td> </tr> <tr> <td>ГИП</td> <td>Шаламов</td> <td></td> <td></td> <td></td> <td>03.14</td> <td>Спецификация</td> <td colspan="2">000 "ХМСПБ"</td> </tr> <tr> <td colspan="5"></td> <td colspan="3" style="text-align: center;">Ведомость расход стали</td> <td></td> </tr> </tbody> </table>			Изм.	Колич.	Лист	№ док.	Подп.	Дата	Стадия	Лист	Листов	Разработал	Хандрыга				03.14	Конструкции железобетонные в оси Е-Р, 2-7.			Проверил	Шаламов				03.14	Колонна Км2	П	42	ГИП	Шаламов				03.14	Спецификация	000 "ХМСПБ"							Ведомость расход стали																														
Изм.	Колич.	Лист	№ док.	Подп.	Дата	Стадия	Лист	Листов																																																																							
Разработал	Хандрыга				03.14	Конструкции железобетонные в оси Е-Р, 2-7.																																																																									
Проверил	Шаламов				03.14	Колонна Км2	П	42																																																																							
ГИП	Шаламов				03.14	Спецификация	000 "ХМСПБ"																																																																								
					Ведомость расход стали																																																																										
					Формат А3																																																																										

<div style="position: absolute; left: 0; top: 0; width: 100%; height: 100%; background-color: black; opacity:

Поз.	Обозначение	Наименование	Кол.	Масса од.шт	Приме- чание
1	ЮК 43	Колонна монолитная Юк3			
		<u>Сборочные единицы и детали</u>			
		<u>Каркасы пластик</u>			
1	04-06-01-ЮК2.И-КР83	Каркас КР83	2	143,51	
		<u>Детали</u>			
2		# 20 А-И ГОСТ 5781-82* L=9115	2	22,48	
3		# 8 А-И ГОСТ 5781-82* L=535	29	0,21	
4		# 8 А-И ГОСТ 5781-82* L=530	87	0,28	
5		# 8 А-И ГОСТ 5781-82* L=2400	11	0,95	
		<u>Сетки орнаментные</u>			
6	04-06-01-ЮК2.И-С4	Сетка С4	5	5,33	
		<u>Изделия запасные</u>			
7	04-06-01-ЮК2.И-МН1	Запасная деталь МН1	1		
		<u>Материалы</u>			
	ГОСТ 7473-84	БСТ 825 Г1 F50 N2			3,2643

Марка изделия	Изделия арматурные						Всего	
	Арматура класса							
	A-I			A-II				
	ГОСТ 5781-82*							
	# 8	# 12	Многоз	# 20	# 32	Нтвово		
Колонна Км3	40,90	26,65	67,55	89,92	230,08	320,0	287,55	

ХМСЛБ-28-14-KP.2

Физкультурно-спортивный комплекс с универсальным игровым залом в г.Югорске

Поз.	Обозначение	Наименование	Кол.	Масса ед. изм	Приме- чания
1	ЮК 44	Колонна монолитная Юк4			
		<u>Сборочные единицы и детали</u>			
		<u>Каркасы плоские</u>			
1	04-06-01-ЮК2.Н-КР04	Каркас КР04	2	201,23	
		<u>Детали</u>			
2		# 20 А-III ГОСТ 5781-82* L=12755	2	31,45	
3		# 8 А-І ГОСТ 5781-82* L=535	41	0,21	
4		# 8 А-І ГОСТ 5781-82* L=530	123	0,28	
5		# 8 А-І ГОСТ 5781-82* L=2400	11	0,95	
		<u>Секции арматурные</u>			
6	04-06-01-ЮК2.Н-04	Секция С4	5	5,33	
		<u>Изделия залогодателя</u>			
7	04-06-01-ЮК2.Н-МН1	Залоговая деталь МН1	1		
		<u>Материалы</u>			
	ГОСТ 7473-94	БСГ В25 Р1 F50 W2			4,80м3

Номер заказчика	Изделия арматурные						Баллоны	
	Арматура класса							
	A-I			A-II				
	ГОСТ 5781-82*							
	# 8	# 12	Многоз.	# 20	# 32	Многоз.		
	53,5	26,65	84,15	125,8	321,92	447,72	527,87	
Компания Корт								






XMC05-28-14-KP2

Физкультурно-спортивный комплекс с универсальным игровым залом в г.Югорске

					ХМСПБ-28-14-КР.2		
					Физкультурно-спортивный комплекс		
					с универсальным игровым залом в г.Югорске		
Изм.	Колцч.	Лист №	док.	Подп.	Дата		
Разработал	Хандряга		03.14		Конструкции железобетонные в осиах Е-Р, 2-7.		
Проверил	Шаламов		03.14			Стадия	Лист
ГИП	Шаламов		03.14		П	44	
					Колонна Км4	ООО "ХМСПБ"	
					Спецификация		
					Ведомость расхода стали		

Формат А3

ВЕДОМОСТЬ ДЕТАЛЕЙ

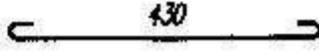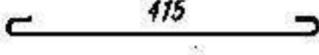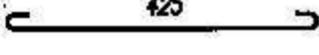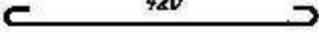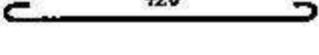Поз.	Эскиз
6	
7	
8	
9	
10	
11	
21	

ХМСПБ-28-14-КР2-45

Стандартизация	Масса	Масштаб
	5.66	δ/м
Изм. Колчук	Лист N	Подп. Дата
Разработчик Хондыга		03.14
Проверил Шаламов	03.14	
ГИП Шаламов	03.14	
	Лист	Листов 1
		000 "ХМСПБ"

Ведомость деталей

ВЕДОМОСТЬ РАСХОДА СТАЛИ, кг

Марка элемента	Изделия арматурные																	Всего	
	Арматура класса																		
	A-I					A-III													
	ГОСТ 5781-82*					ГОСТ 5781-82*													
	# 6	# 8	# 10	# 12	Нтв80	# 10	# 12	# 14	# 16	# 18	# 20	# 22	# 25	# 28	# 32	# 36	# 40	Нтв80	
Перекрытие	453.1	2760	773.7	4739	8726	613.9	1489	1362	935.6	614.4	4448	1578	1227	2566	13759	763.9	943.1	30301	39028

ХМСПБ-28-14-KP.2

Физкультурно-спортивный комплекс с универсальным игровым залом в г.Югорске

Изм Колич Лист №^абрк Подп Царе

Разработал Хандрыга 03.14

7. 8 111 8 234

Проверил Шаламов 03.14

ГИП Шаламов 03.14

Конструкции железнодорожные в Стадия Лист Листов

струкций железнодорожные в
осях Е-Р. 2-7.

17 17

000 "ХМГПБ"

сводная

Формат А3

Формат А3

СПЕЦИФИКАЦИЯ

Поз.	Обозначение	Наименование	Кол.	Масса ед./кг	Приме- чания
		<u>Монолитные ж.б. элементы</u>			
Би1	ЮК 5-9	Балка монолитная Би1	2		
Би2	ЮК 10-14	Балка монолитная Би2	1		
Би3	ЮК 15-17	Балка монолитная Би3	3		
Би4	ЮК 18-20	Балка монолитная Би4	2		
Би5	ЮК 21-24	Балка монолитная Би5	1		
Би6	ЮК 25	Балка монолитная Би6	1		
Би7	ЮК 26-28	Балка монолитная Би7	2		
Би8	ЮК 29-34	Балка монолитная Би8	6		
Би9	ЮК 35-38	Балка монолитная Би9	1		
Би10	ЮК 39-40	Балка монолитная Би10	1		
Ки1	ЮК 41	Колонна монолитная Ки1	16		
Ки2	ЮК 42	Колонна монолитная Ки2	43		
Ки3	ЮК 43	Колонна монолитная Ки3	8		
Ки4	ЮК 44	Колонна монолитная Ки4	8		
		<u>Сборочные единицы и детали</u>			
		<u>Каркасы плоские</u>			
KP1	04-06-01-ЮК2.И-KP1	Каркас KP1	6	42.29	
KP2	04-06-01-ЮК2.И-KP2	Каркас KP2	8	42.29	
KP3	04-06-01-ЮК2.И-KP3	Каркас KP3	6	37.80	
KP4	04-06-01-ЮК2.И-KP4	Каркас KP4	6	54.93	
KP5	04-06-01-ЮК2.И-KP5	Каркас KP5	6	58.06	
KP6	04-06-01-ЮК2.И-KP6	Каркас KP6	12	64.58	
KP7	04-06-01-ЮК2.И-KP7	Каркас KP7	4	13.78	
KP8	04-06-01-ЮК2.И-KP8	Каркас KP8	4	31.81	
KP9	04-06-01-ЮК2.И-KP9	Каркас KP9	6	27.16	
KP10	04-06-01-ЮК2.И-KP10	Каркас KP10	4	34.52	
KP11	04-06-01-ЮК2.И-KP11	Каркас KP11	4	45.61	
KP12	04-06-01-ЮК2.И-KP12	Каркас KP12	8	45.56	
KP13	04-06-01-ЮК2.И-KP13	Каркас KP13	4	22.83	

KP14	04-06-01-KK2.H-KP14	Каркас KP14	3	10.41
KP15	04-06-01-KK2.H-KP15	Каркас KP15	24	7.32
KP16	04-06-01-KK2.H-KP16	Каркас KP16	1	4.06
KP17	04-06-01-KK2.H-KP17	Каркас KP17	32	7.68
KP18	04-06-01-KK2.H-KP18	Каркас KP18	1	3.33
KP19	04-06-01-KK2.H-KP19	Каркас KP19	6	115.45
KP20	04-06-01-KK2.H-KP20	Каркас KP20	3	101.82
KP21	04-06-01-KK2.H-KP21	Каркас KP21	6	120.99
KP22	04-06-01-KK2.H-KP22	Каркас KP22	3	103.67
KP23	04-06-01-KK2.H-KP23	Каркас KP23	6	147.00
KP24	04-06-01-KK2.H-KP24	Каркас KP24	3	129.67
KP25	04-06-01-KK2.H-KP25	Каркас KP25	8	33.65
KP26	04-06-01-KK2.H-KP26	Каркас KP26	10	104.36
KP27	04-06-01-KK2.H-KP27	Каркас KP27	10	122.28
KP28	04-06-01-KK2.H-KP28	Каркас KP28	10	50.81
KP29	04-06-01-KK2.H-KP29	Каркас KP29	6	43.14
KP30	04-06-01-KK2.H-KP30	Каркас KP30	6	27.77
KP31	04-06-01-KK2.H-KP31	Каркас KP31	12	30.89
KP32	04-06-01-KK2.H-KP32	Каркас KP32	4	32.07
KP33	04-06-01-KK2.H-KP33	Каркас KP33	6	23.06
KP34	04-06-01-KK2.H-KP34	Каркас KP34	10	31.81
KP35	04-06-01-KK2.H-KP35	Каркас KP35	6	13.96
KP36	04-06-01-KK2.H-KP36	Каркас KP36	6	26.20
KP37	04-06-01-KK2.H-KP37	Каркас KP37	3	26.20
KP38	04-06-01-KK2.H-KP38	Каркас KP38	12	33.97
KP39	04-06-01-KK2.H-KP39	Каркас KP39	2	11.17
KP40	04-06-01-KK2.H-KP40	Каркас KP40	2	19.70

При отмечении ячейки **"см. "Безопасность автомата"** на рисунке 4

ХМСПБ-28-14-КР.2

Физкультурно-спортивный комплекс с универсальным игровым залом в г.Югорске

Струкции жалоб зафиксированы в *Стадия* / *Лист* / *Листов*

Конструкции железобетонные в
оссях Е-Р, 2-7.

© 2014 K12 Inc.

Спецификация свободная ООО "ХМСЛН"

Формат А3

000 "ХМГПБ"

— 13 —

Формат А3

СПЕЦИФИКАЦИЯ (продолжение)

Ноз.	Обозначение	Наименование	Кол.	Масса кг./шт	Приме- чание
KP41	04-06-01-ЮК2.И-KP41	Каркас KP41	2	29.48	
KP42	04-06-01-ЮК2.И-KP42	Каркас KP42	2	67.87	
KP43	04-06-01-ЮК2.И-KP43	Каркас KP43	1	53.89	
KP44	04-06-01-ЮК2.И-KP44	Каркас KP44	4	48.08	
KP45	04-06-01-ЮК2.И-KP45	Каркас KP45	4	44.71	
KP46	04-06-01-ЮК2.И-KP46	Каркас KP46	2	38.61	
KP47	04-06-01-ЮК2.И-KP47	Каркас KP47	4	108.88	
KP48	04-06-01-ЮК2.И-KP48	Каркас KP48	2	94.89	
KP49	04-06-01-ЮК2.И-KP49	Каркас KP49	4	110.95	
KP50	04-06-01-ЮК2.И-KP50	Каркас KP50	2	93.26	
KP51	04-06-01-ЮК2.И-KP51	Каркас KP51	4	158.92	
KP52	04-06-01-ЮК2.И-KP52	Каркас KP52	2	141.22	
KP53	04-06-01-ЮК2.И-KP53	Каркас KP53	6	10.64	
KP54	04-06-01-ЮК2.И-KP54	Каркас KP54	4	37.89	
KP55	04-06-01-ЮК2.И-KP55	Каркас KP55	18	17.11	
KP56	04-06-01-ЮК2.И-KP56	Каркас KP56	36	10.98	
KP57	04-06-01-ЮК2.И-KP57	Каркас KP57	36	10.26	
KP58	04-06-01-ЮК2.И-KP58	Каркас KP58	18	13.95	
KP59	04-06-01-ЮК2.И-KP59	Каркас KP59	36	13.75	
KP60	04-06-01-ЮК2.И-KP60	Каркас KP60	18	14.92	
KP61	04-06-01-ЮК2.И-KP61	Каркас KP61	6	14.42	
KP62	04-06-01-ЮК2.И-KP62	Каркас KP62	12	18.05	
KP63	04-06-01-ЮК2.И-KP63	Каркас KP63	6	19.16	
KP64	04-06-01-ЮК2.И-KP64	Каркас KP64	6	21.45	
KP65	04-06-01-ЮК2.И-KP65	Каркас KP65	6	14.81	
KP66	04-06-01-ЮК2.И-KP66	Каркас KP66	3	36.75	
KP67	04-06-01-ЮК2.И-KP67	Каркас KP67	3	34.34	
KP68	04-06-01-ЮК2.И-KP68	Каркас KP68	6	31.74	
KP69	04-06-01-ЮК2.И-KP69	Каркас KP69	3	9.50	
KP70	04-06-01-ЮК2.И-KP70	Каркас KP70	1	9.12	
KP71	04-06-01-ЮК2.И-KP71	Каркас KP71	1	39.60	

Поз. отмеченные знаком *; см. "Ведомость деталей" на листе 45

KP72	04-06-01-ЮК2.И-KP72	Каркас KP72	1	27.35	
KP73	04-06-01-ЮК2.И-KP73	Каркас KP73	1	33.17	
KP74	04-06-01-ЮК2.И-KP74	Каркас KP74	1	18.12	
KP75	04-06-01-ЮК2.И-KP75	Каркас KP75	1	6.62	
KP76	04-06-01-ЮК2.И-KP76	Каркас KP76	2	30.26	
KP77	04-06-01-ЮК2.И-KP77	Каркас KP77	1	23.67	
KP78	04-06-01-ЮК2.И-KP78	Каркас KP78	2	100.19	
KP79	04-06-01-ЮК2.И-KP79	Каркас KP79	1	86.19	
KP80	04-06-01-ЮК2.И-KP80	Каркас KP80	2	46.04	
KP81	04-06-01-ЮК2.И-KP81	Каркас KP81	32	145.25	
KP82	04-06-01-ЮК2.И-KP82	Каркас KP82	86	114.92	
KP83	04-06-01-ЮК2.И-KP83	Каркас KP83	16	143.61	
KP84	04-06-01-ЮК2.И-KP84	Каркас KP84	16	201.23	
Сетки арматурные					
C1	04-06-01-ЮК2.И-C1	Сетка C1	30	8.15	
C2	04-06-01-ЮК2.И-C2	Сетка C2	2	2.04	
C3	04-06-01-ЮК2.И-C3	Сетка C3	2	5.66	
C4	04-06-01-ЮК2.И-C4	Сетка C4	80	5.33	
Детали					
1		# 12 А-1 ГОСТ 5781-82* L=480	3334	0.43	
2		# 18 А-III ГОСТ 5781-82* L=540	3	1.08	
3		# 12 А-III ГОСТ 5781-82* L=960	24	0.85	
4		# 12 А-III ГОСТ 5781-82* L=360	6	0.32	
5		# 10 А-1 ГОСТ 5781-82* L=480	514	0.30	
6*		# 8 А-1 ГОСТ 5781-82* L=580	928	0.23	
7*		# 8 А-1 ГОСТ 5781-82* L=565	68	0.22	
8*		# 6 А-1 ГОСТ 5781-82* L=575	68	0.13	
9*		# 6 А-1 ГОСТ 5781-82* L=570	194	0.13	
10*		# 8 А-III ГОСТ 5781-82* L=570	428	0.22	
11*		# 6 А-1 ГОСТ 5781-82* L=570	47	0.13	
12		# 20 А-III ГОСТ 5781-82* L=600	21	1.48	
13		# 12 А-III ГОСТ 5781-82* L=860	72	0.76	

Изм.	Колич.	Лист	Н. док.	Подп.	Дата

Спецификация сводная

СПЕЦИАЛИЗАЦИЯ (продолжение)



Поз. ограничительные знаки *, см. "Ведомость деталей" на листе 45

Изм.	Колич.	Лист №	Факт.

Спецификация сводная

Лист 1


49

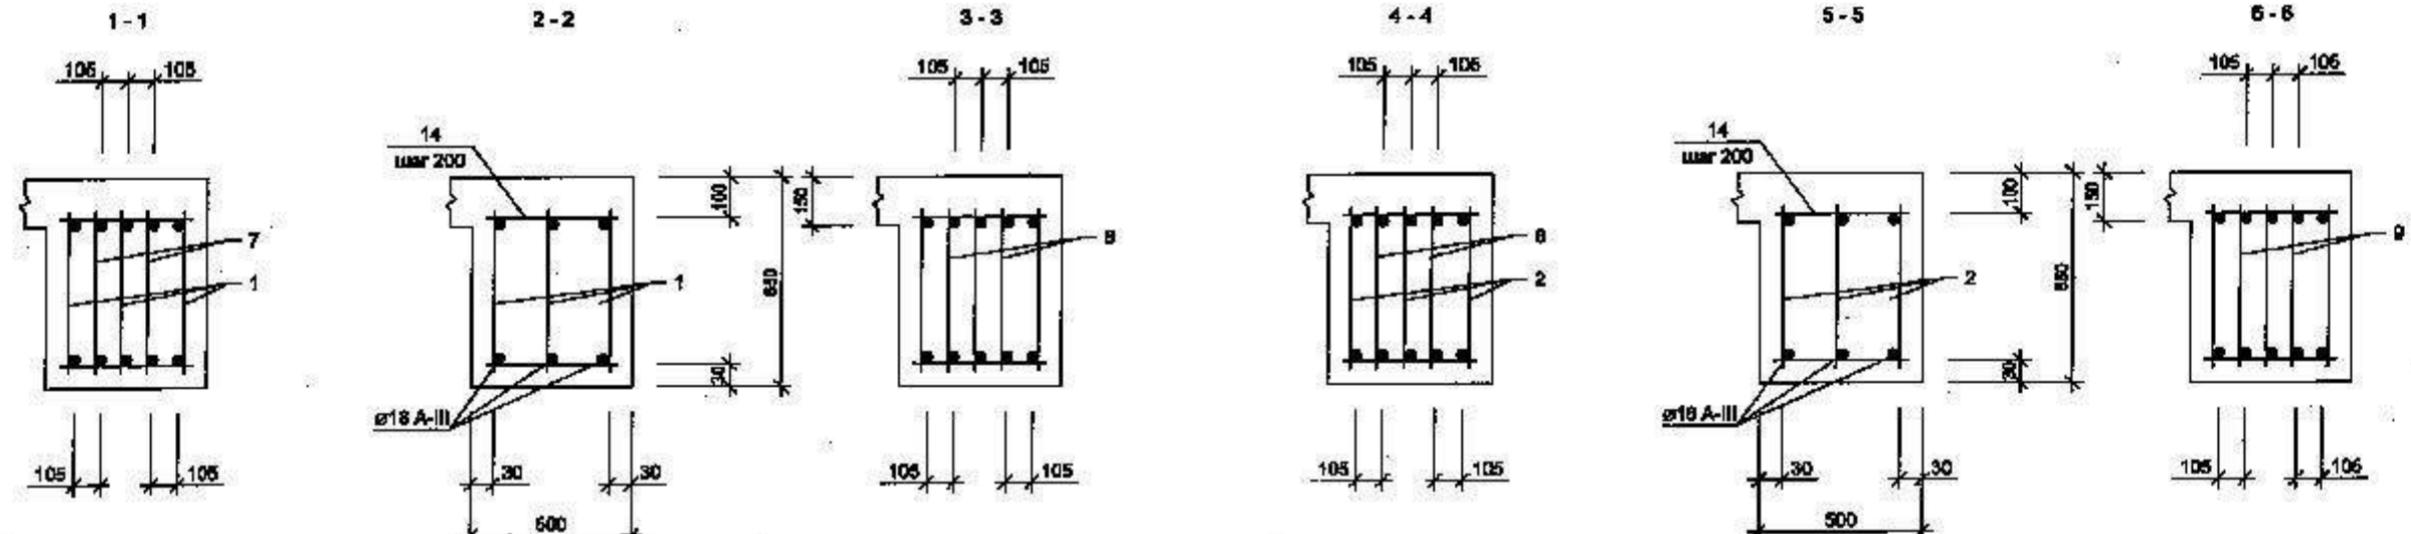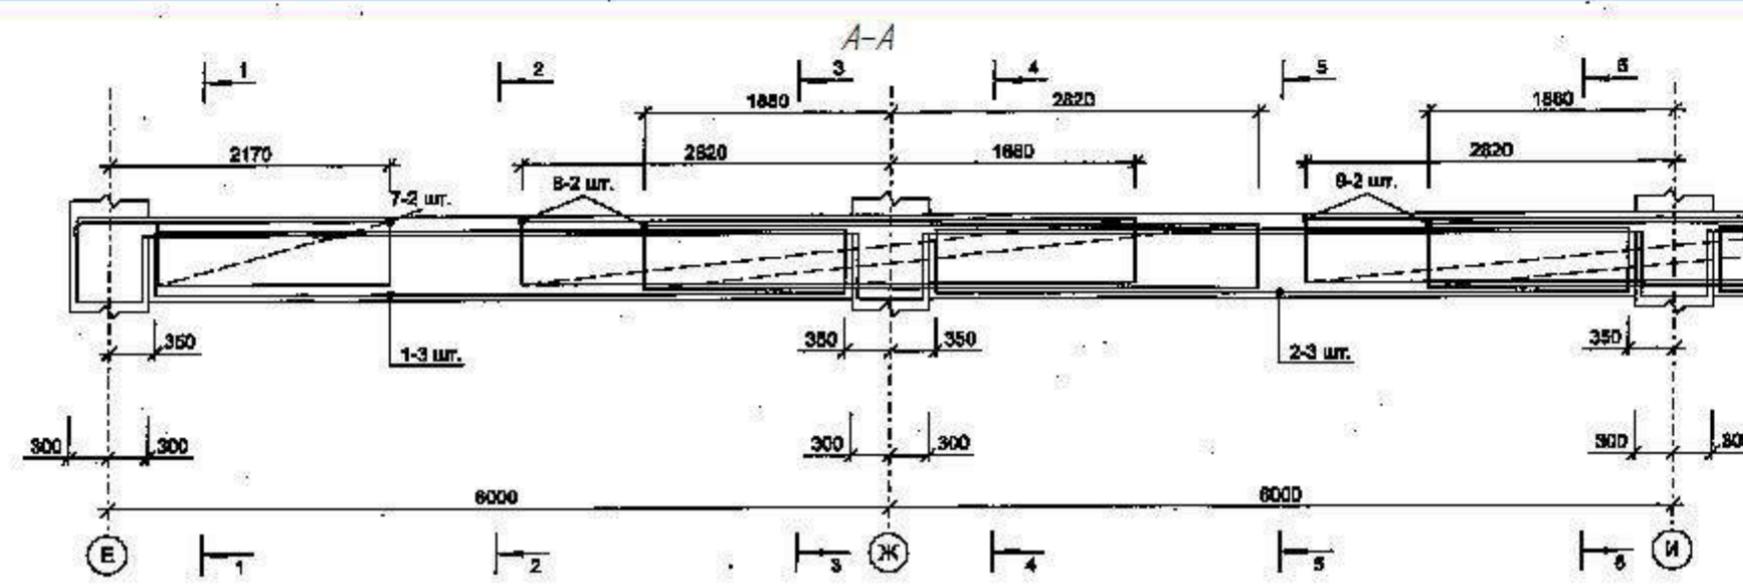

В сечениях балок временные задания показаны не в масштабе для наглядности


Армирование монолитного железобетонного перекрытия условно не показаны.

рекомендуется использовать тип соединения по ГОСТ 14096-81-К3-Рр.
При соединении плоских вариантов отдельными стяжками

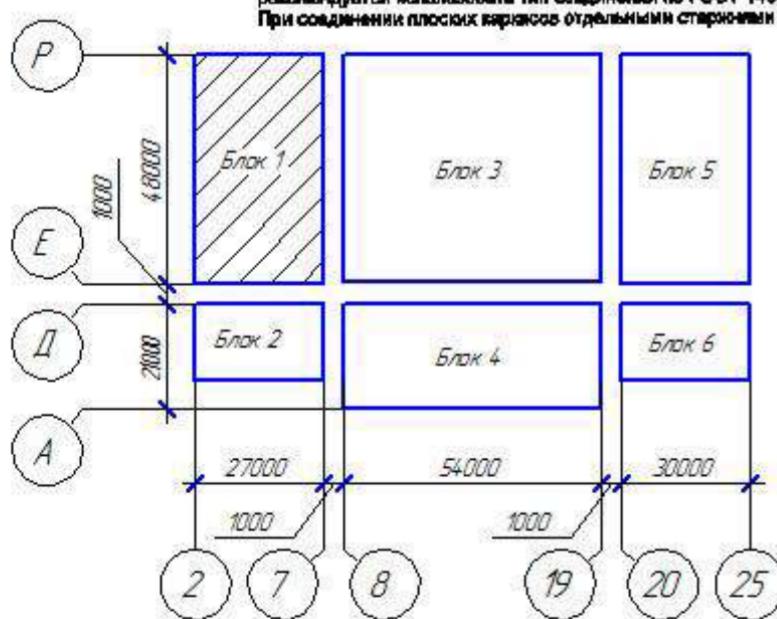

Формат А3

Опалубочный план перекрытия

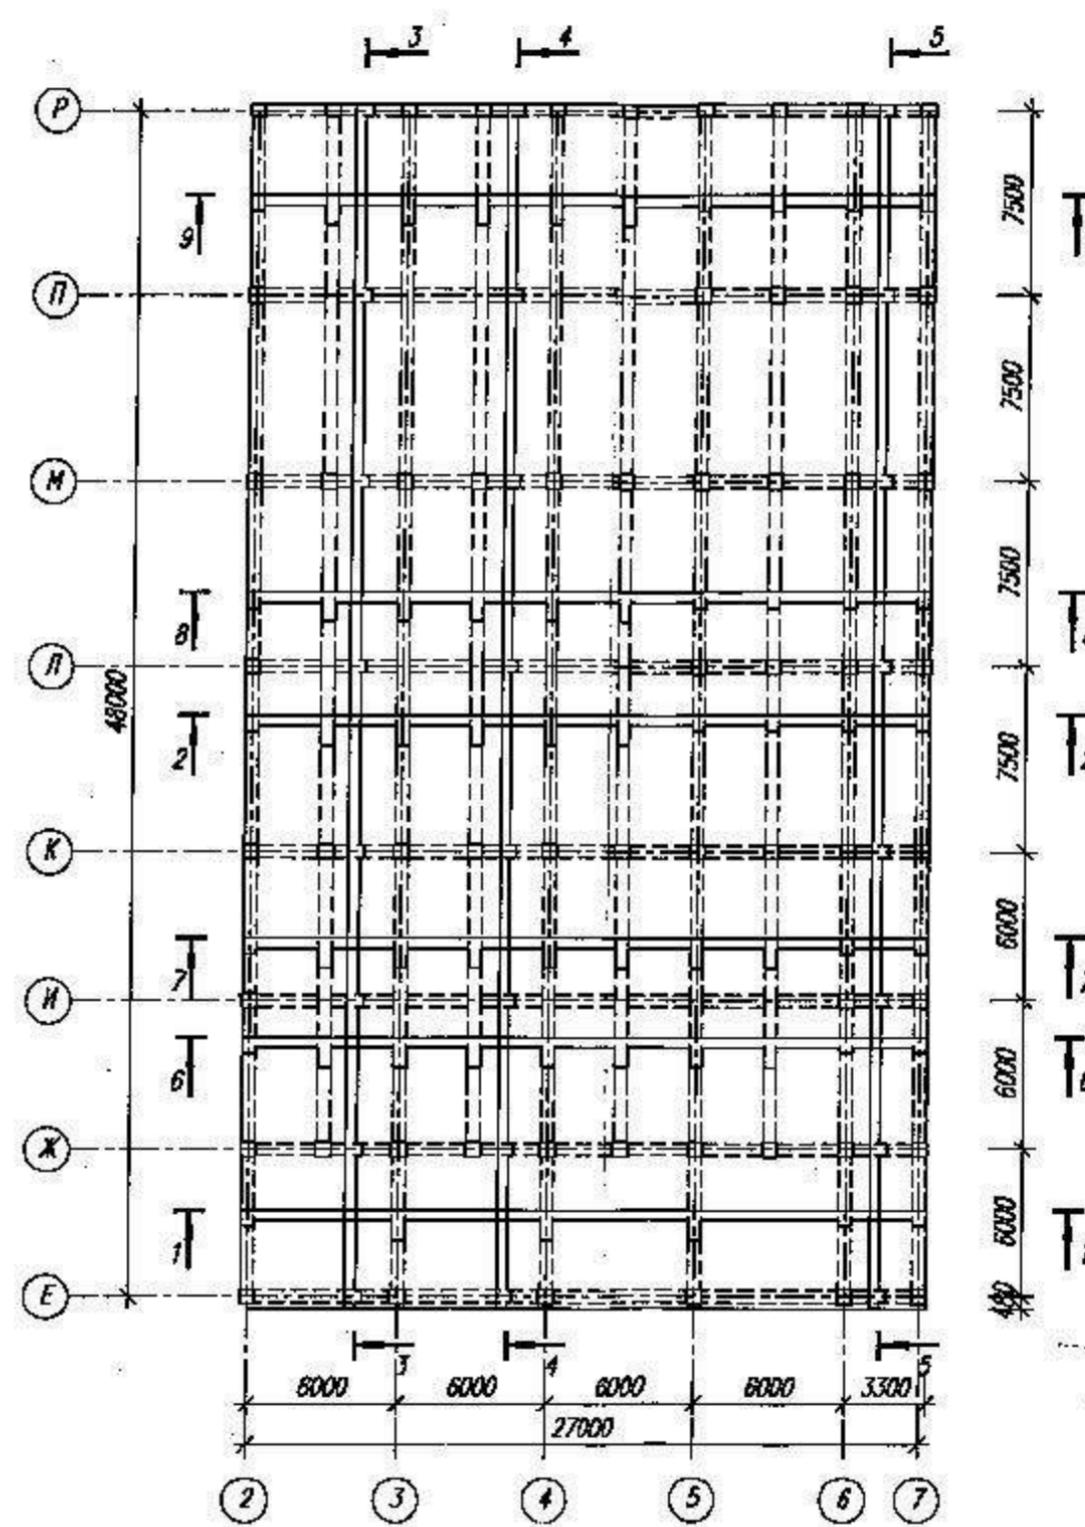

ХМСЛБ-28-14-КР.2

Физкультурно-спортивный комплекс
с универсальным игровым залом в г.Югорске

Изм.	Колич.	Лист	№ док.	Подп.	Дата
------	--------	------	--------	-------	------

Разработал Хандрыга					03.14
---------------------	--	--	--	--	-------

Проверил Шаламов					03.14
------------------	--	--	--	--	-------


ГИП Шаламов					03.14
-------------	--	--	--	--	-------

Конструкции железобетонные в оси Е-Р, 2-7.			Стадия	Лист	Листов
---	--	--	--------	------	--------


Опалубочный план перекрытия			П	50	
-----------------------------	--	--	---	----	--

000"ХМСЛБ"

Формат А3

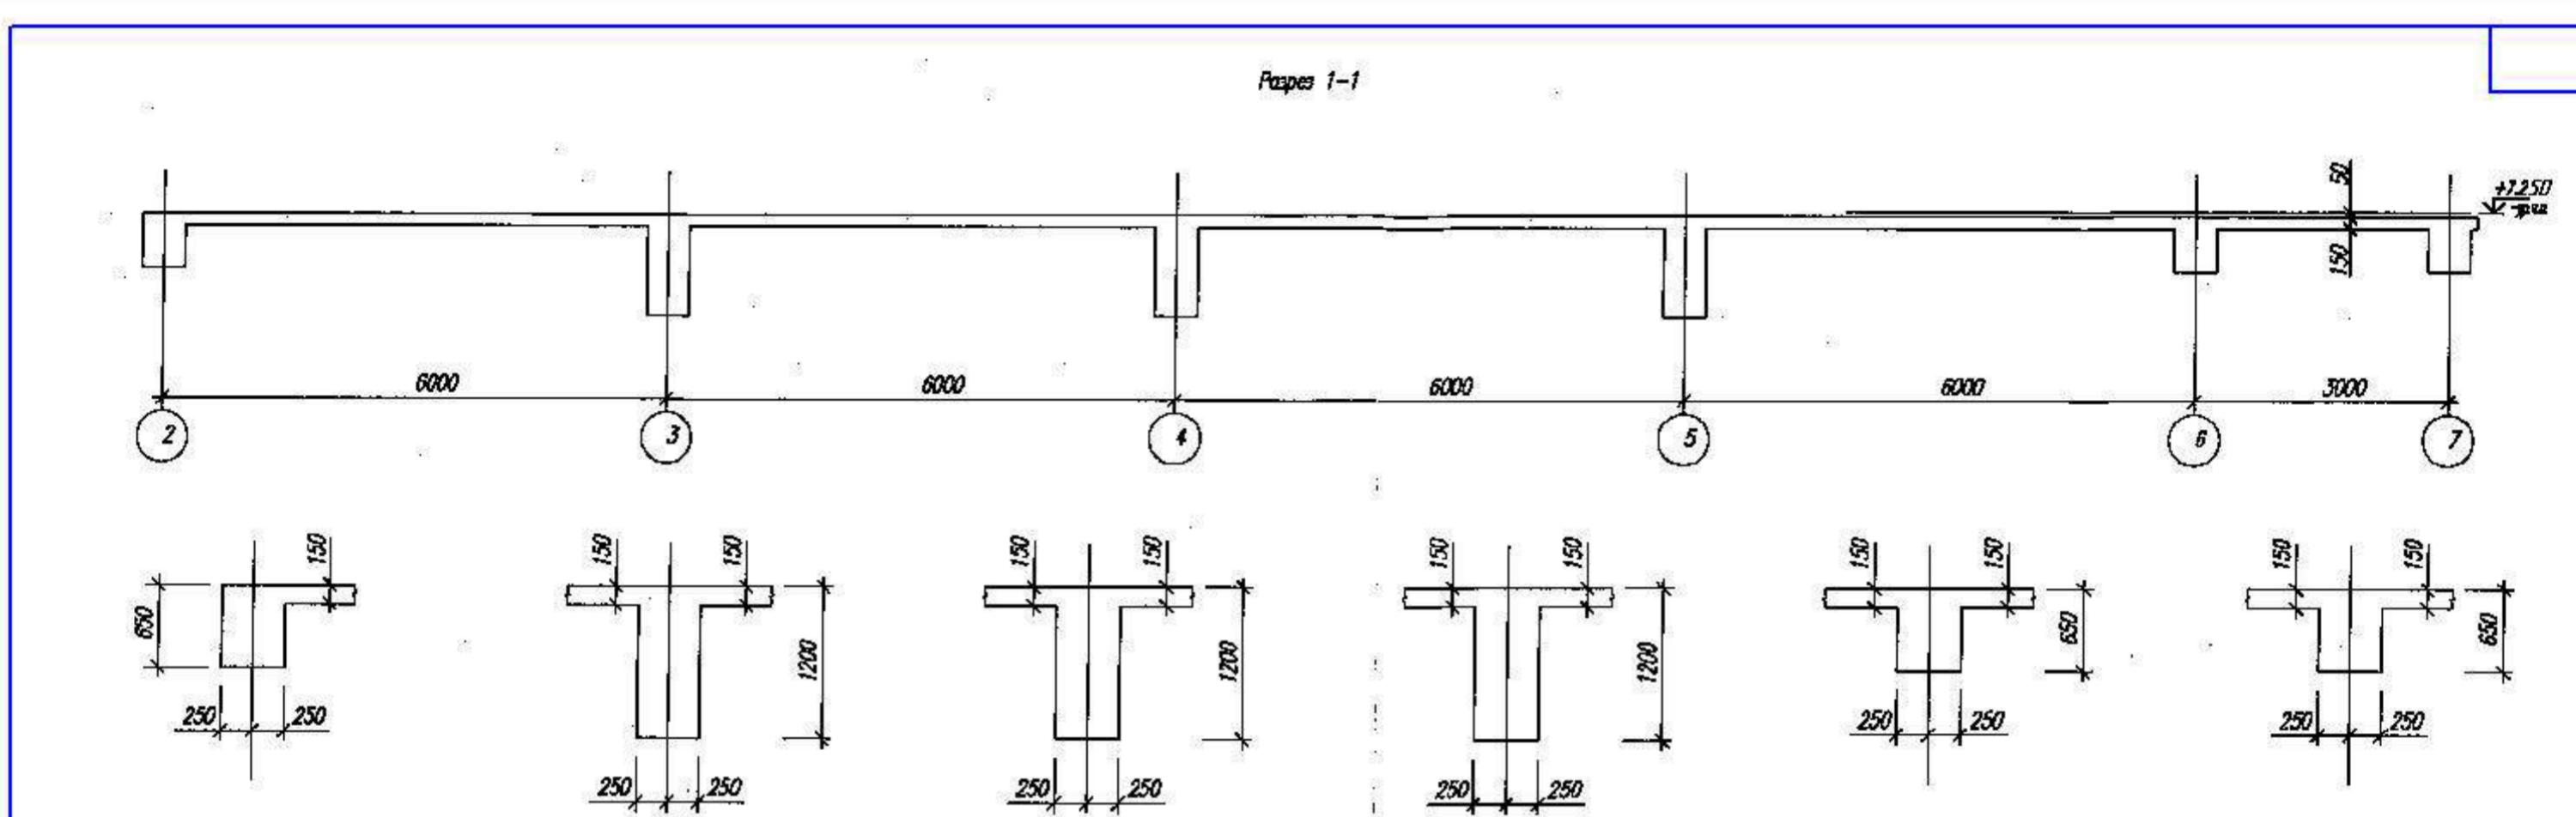

Разрез 2-2

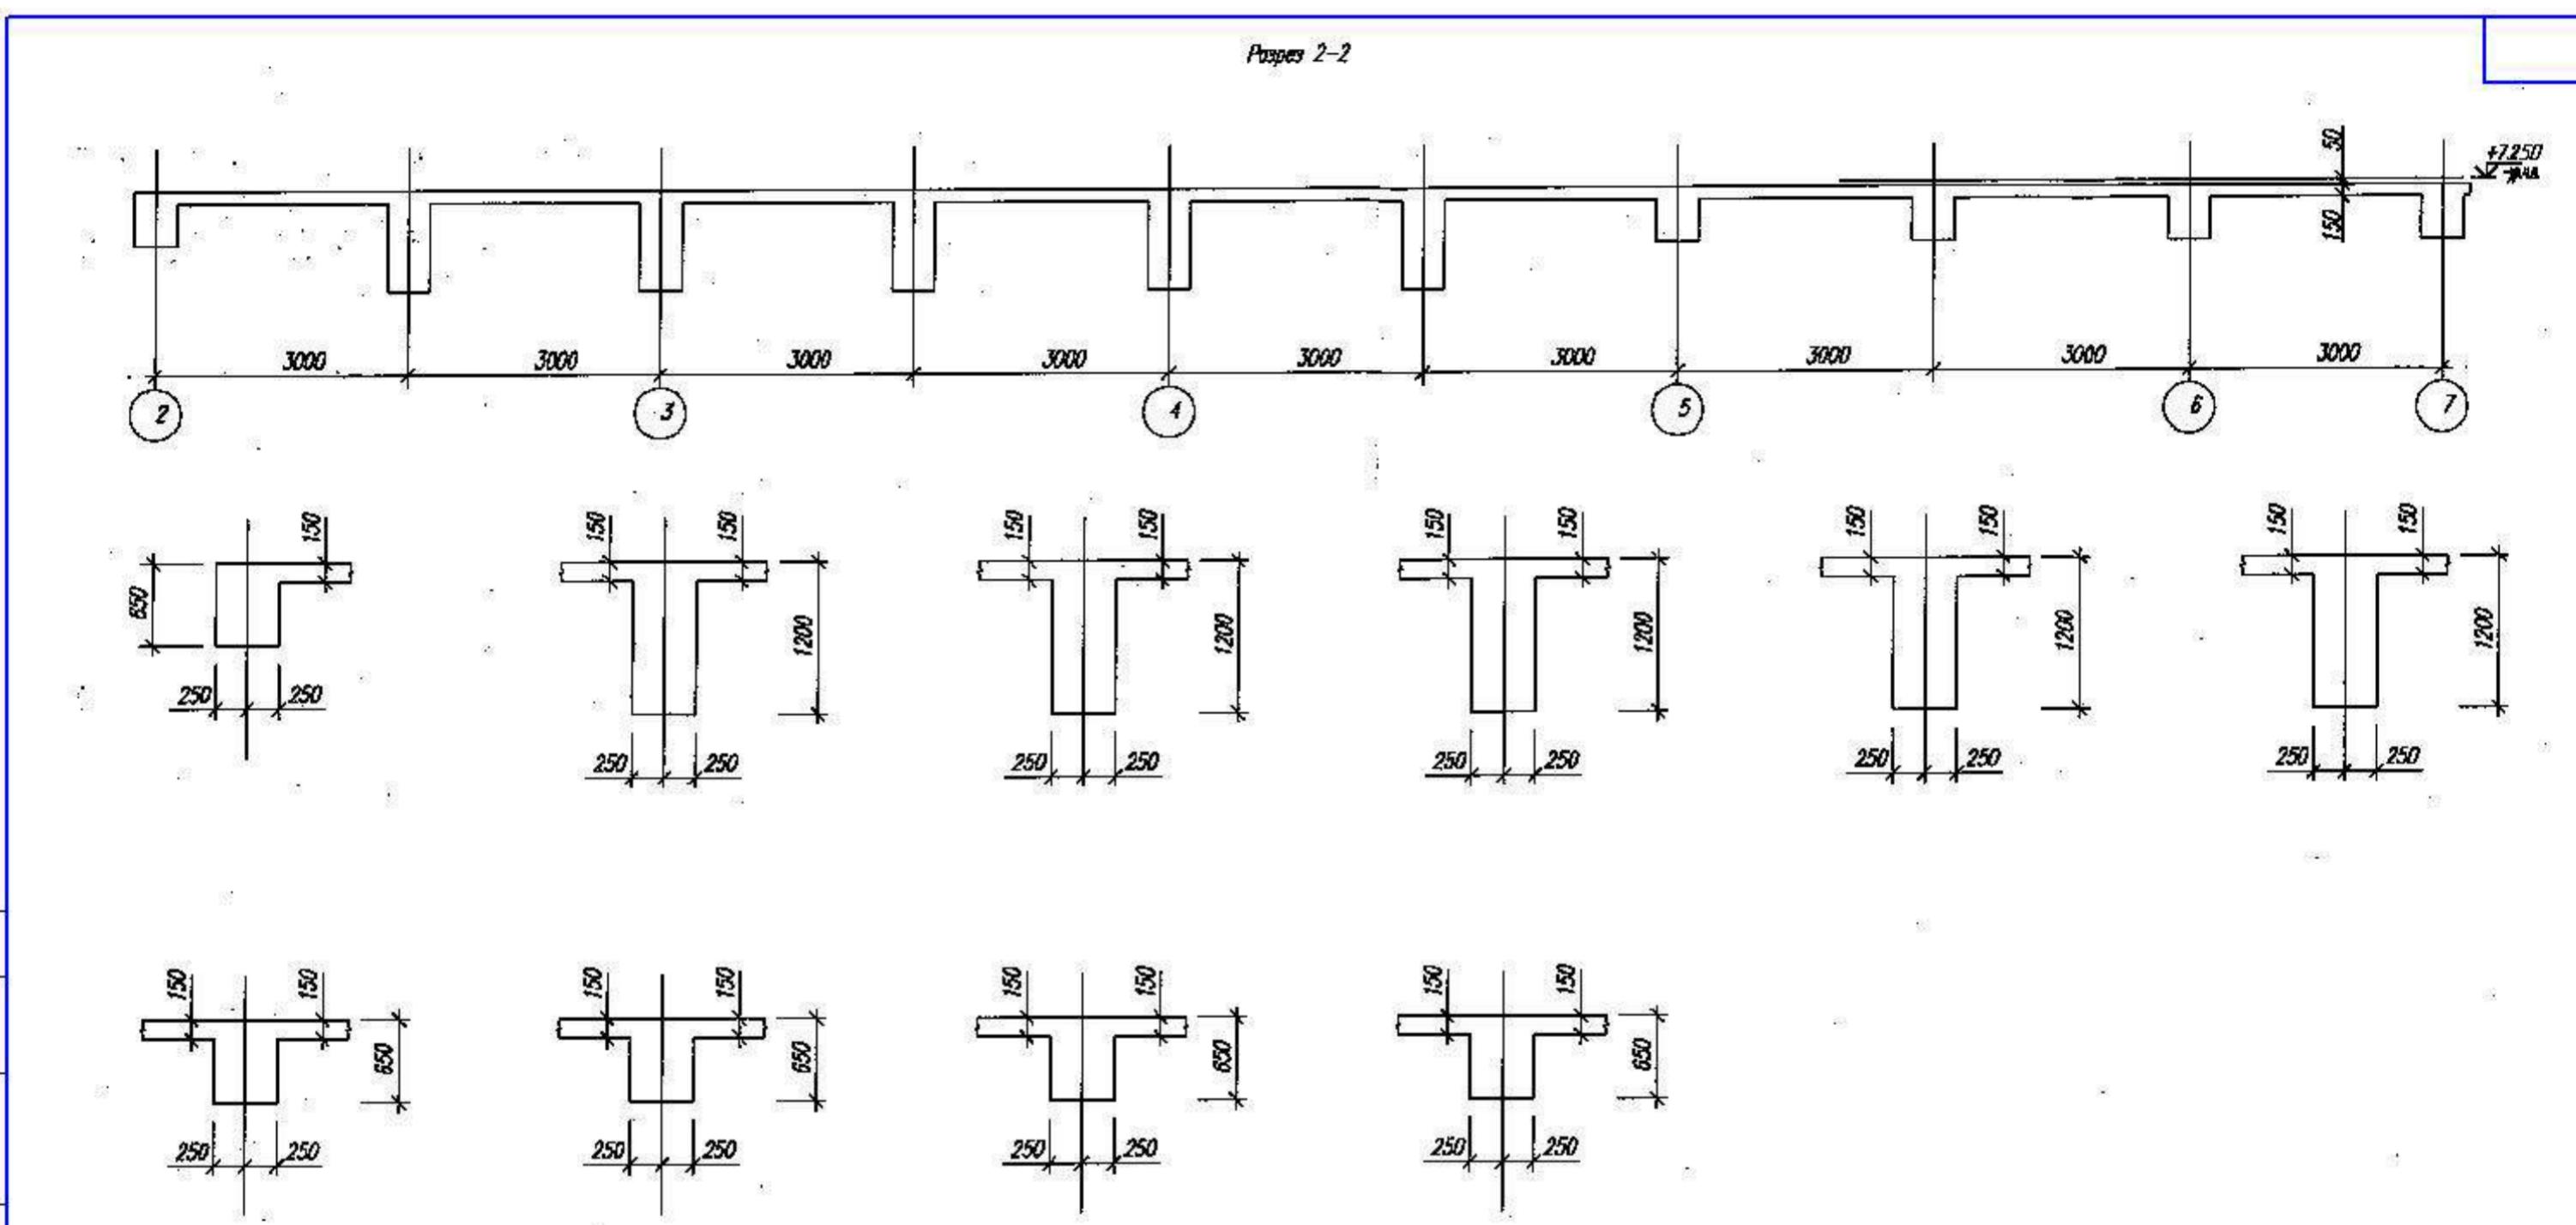


Составление	
№ п/п	План и дата

Изм.	Колич.	Лист	№ док.	Подп.	Дата	ХМСПБ-28-14-КР.2
Разработал	Хандыга				03.14	Физкультурно-спортивный комплекс
Проверил	Шаламов				03.14	с универсальным игровым залом в г.Югорске
ГИП	Шаламов				03.14	Конструкции железобетонные в оси Е-Р, 2-7.
Опалубочный план перекрытия Разрез 2-2						Стадия
						Лист
						Листов
						П
						52
						000 "ХМСПБ"

Формат А3


Paper 6-6

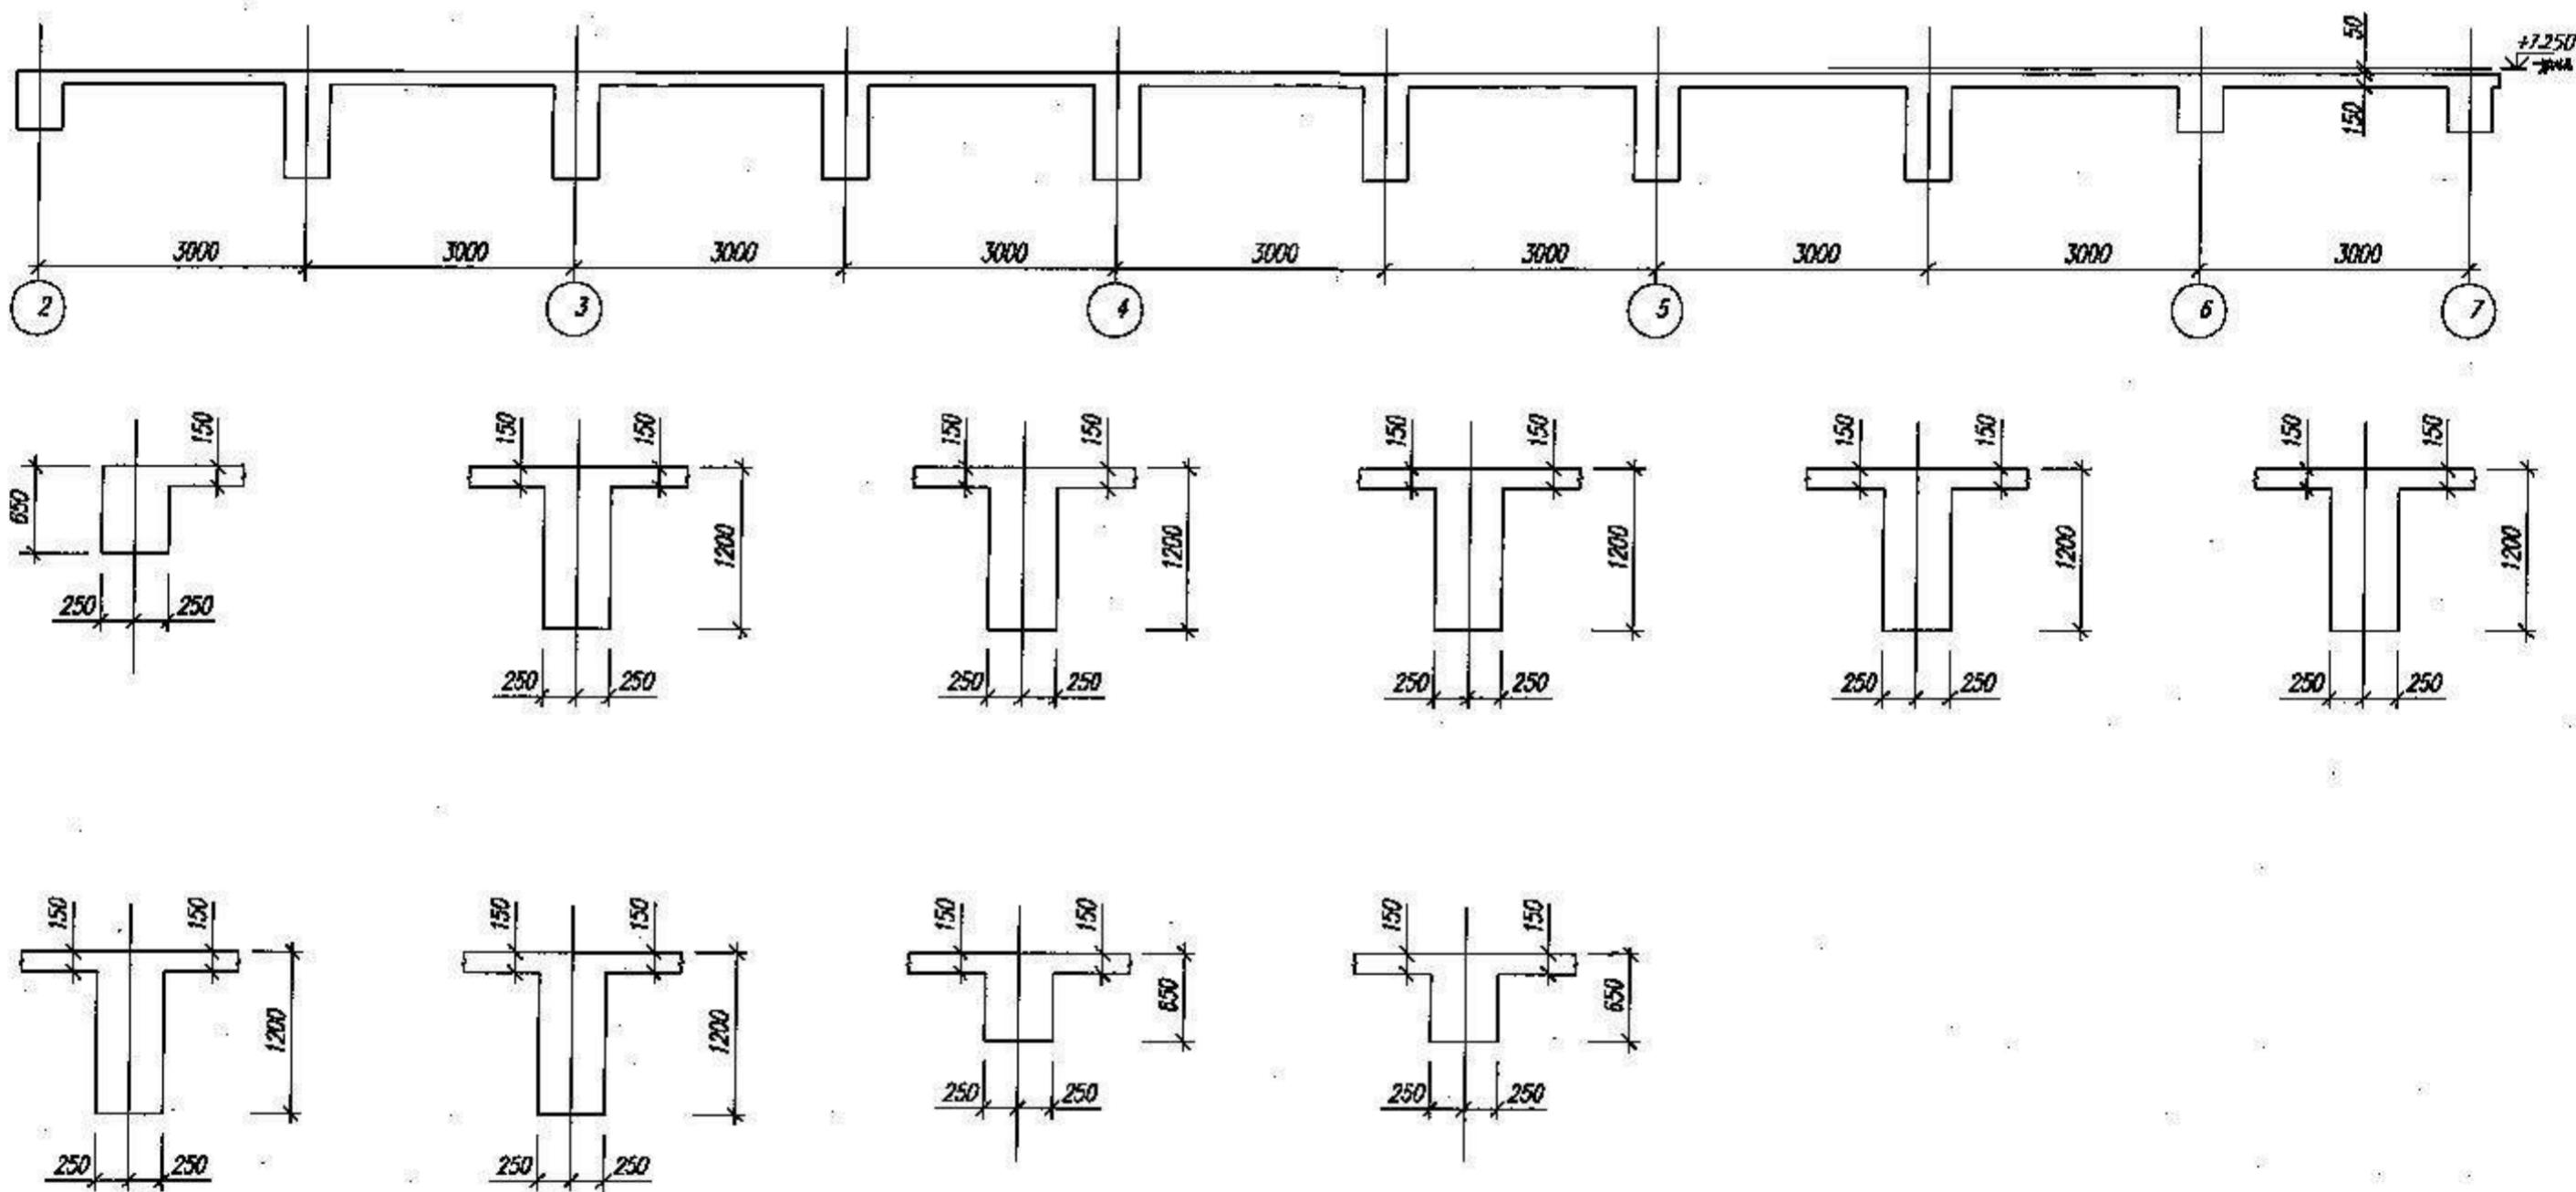

ХМСПБ-28-14-KP.2

Физкультурно-спортивный комплекс с универсальным игровым залом в г.Югорске

Papers 7-7

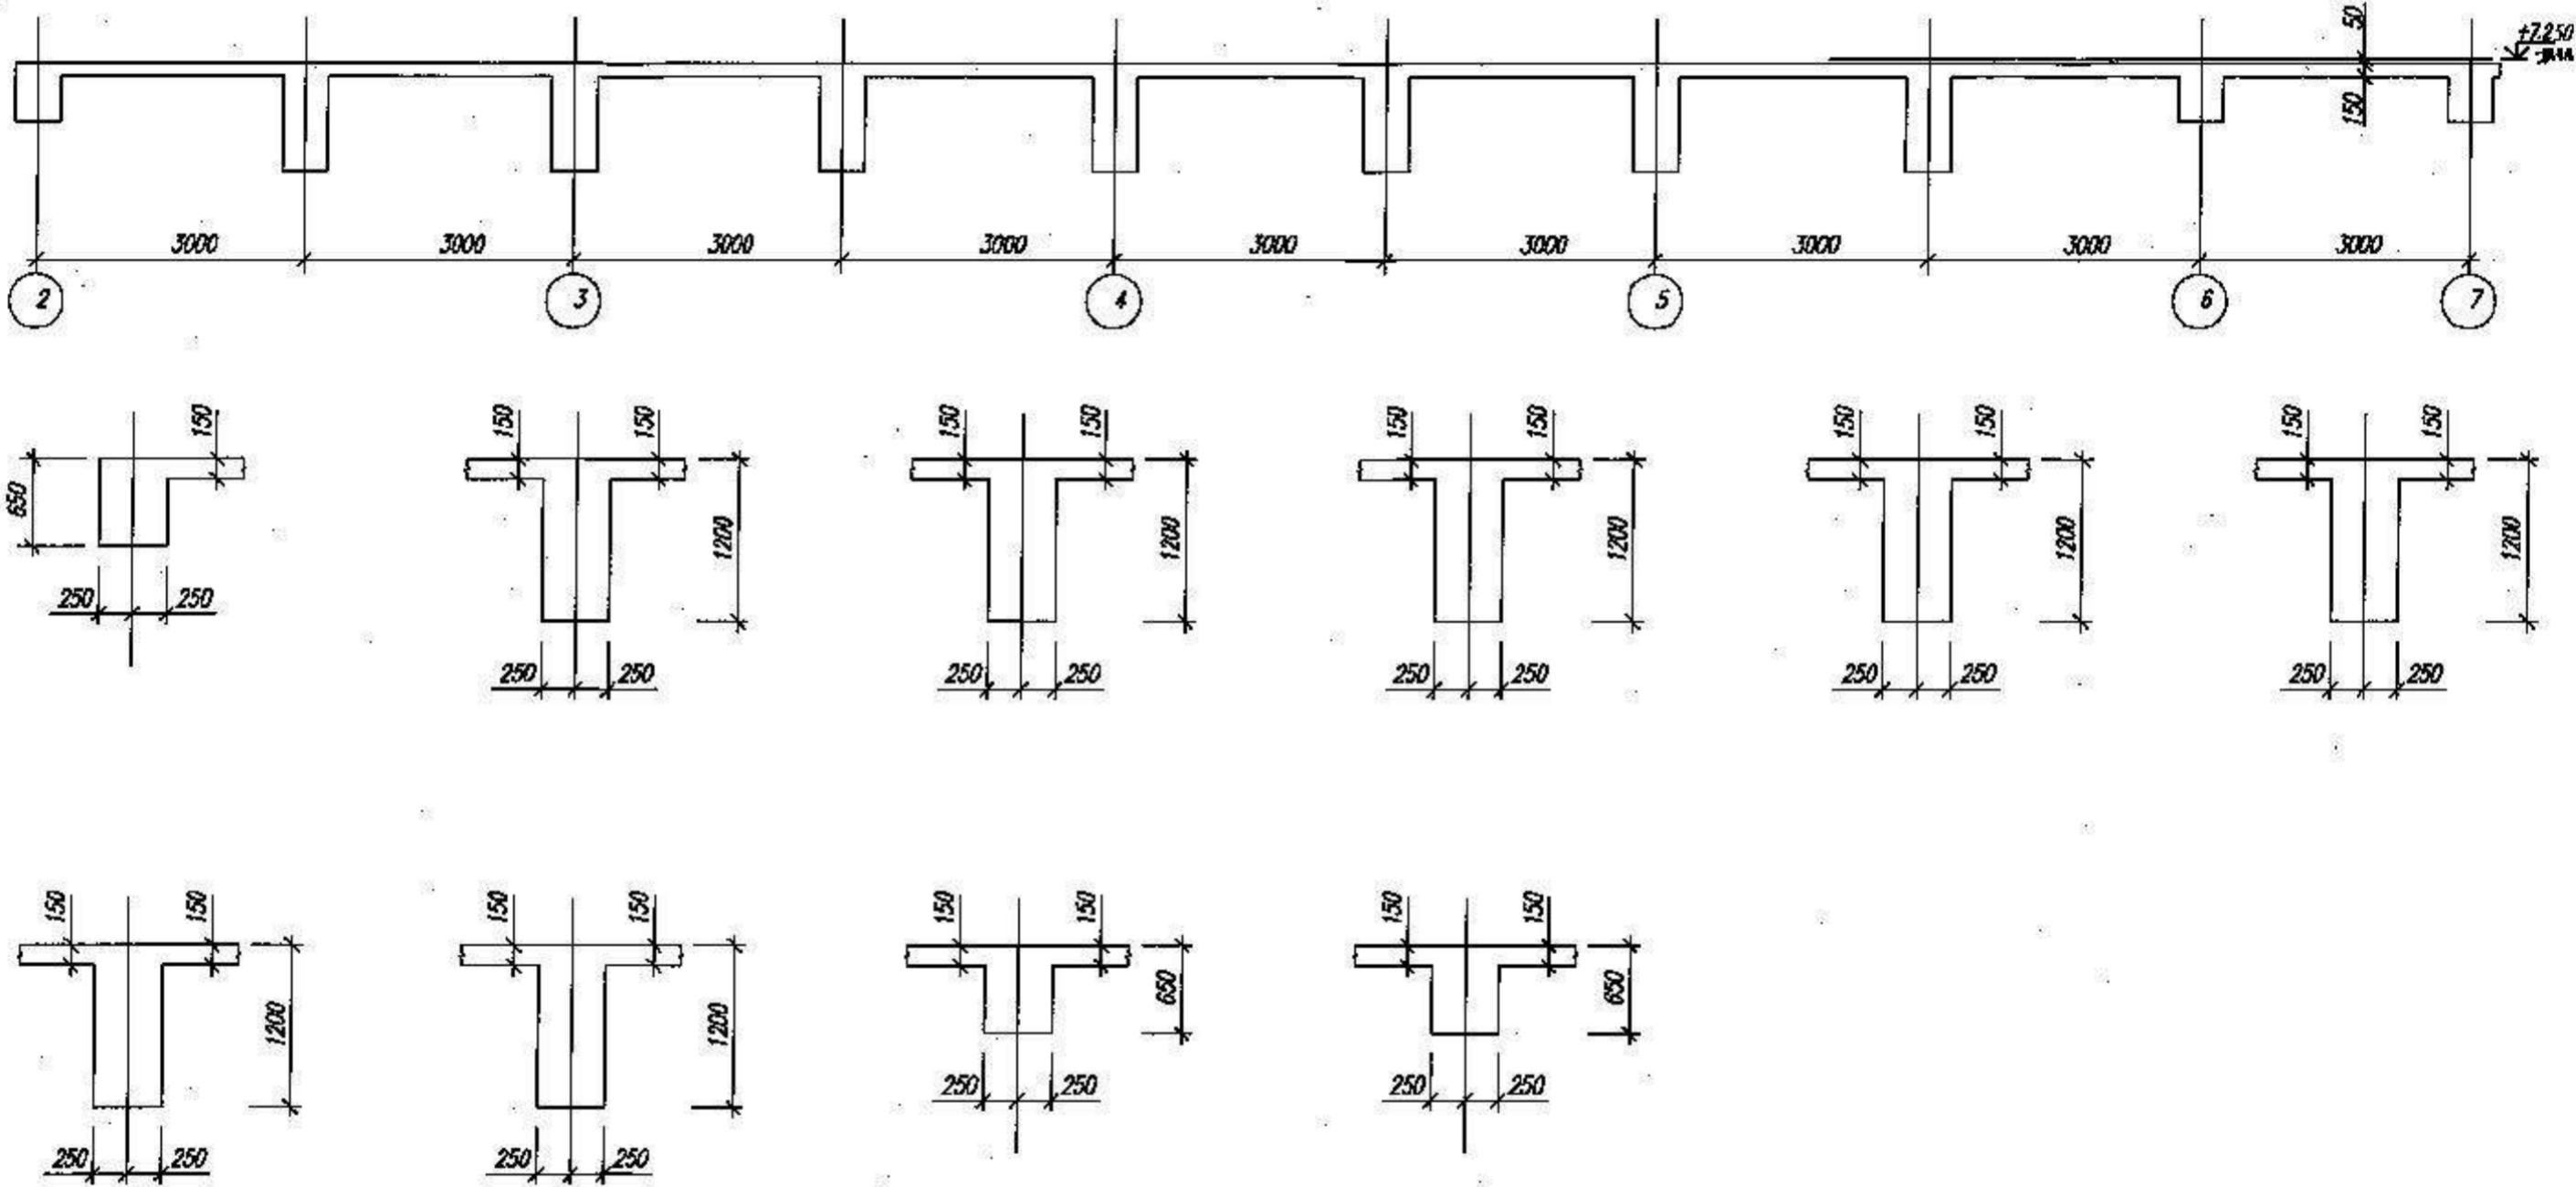


ХМСПБ-28-14-KP.2


Физкультурно-спортивный комплекс с универсальным игровым залом в г.Югорске

Изм	Колич.	Лист	№ док.	Подп	Дата	с универсальным игровым залом в г.Югорске		
Разработал	Хандрыга			03.14		Конструкции железобетонные в оссях Е-Р, 2-7.	Стадия	Лист
Проверил	Шаламов			03.14			П	Листов
ГИП	Шаламов			03.14		Опалубочный план перекрытия Разрез 7-7	54	
							ООО "ХМСПБ"	

Формат А3

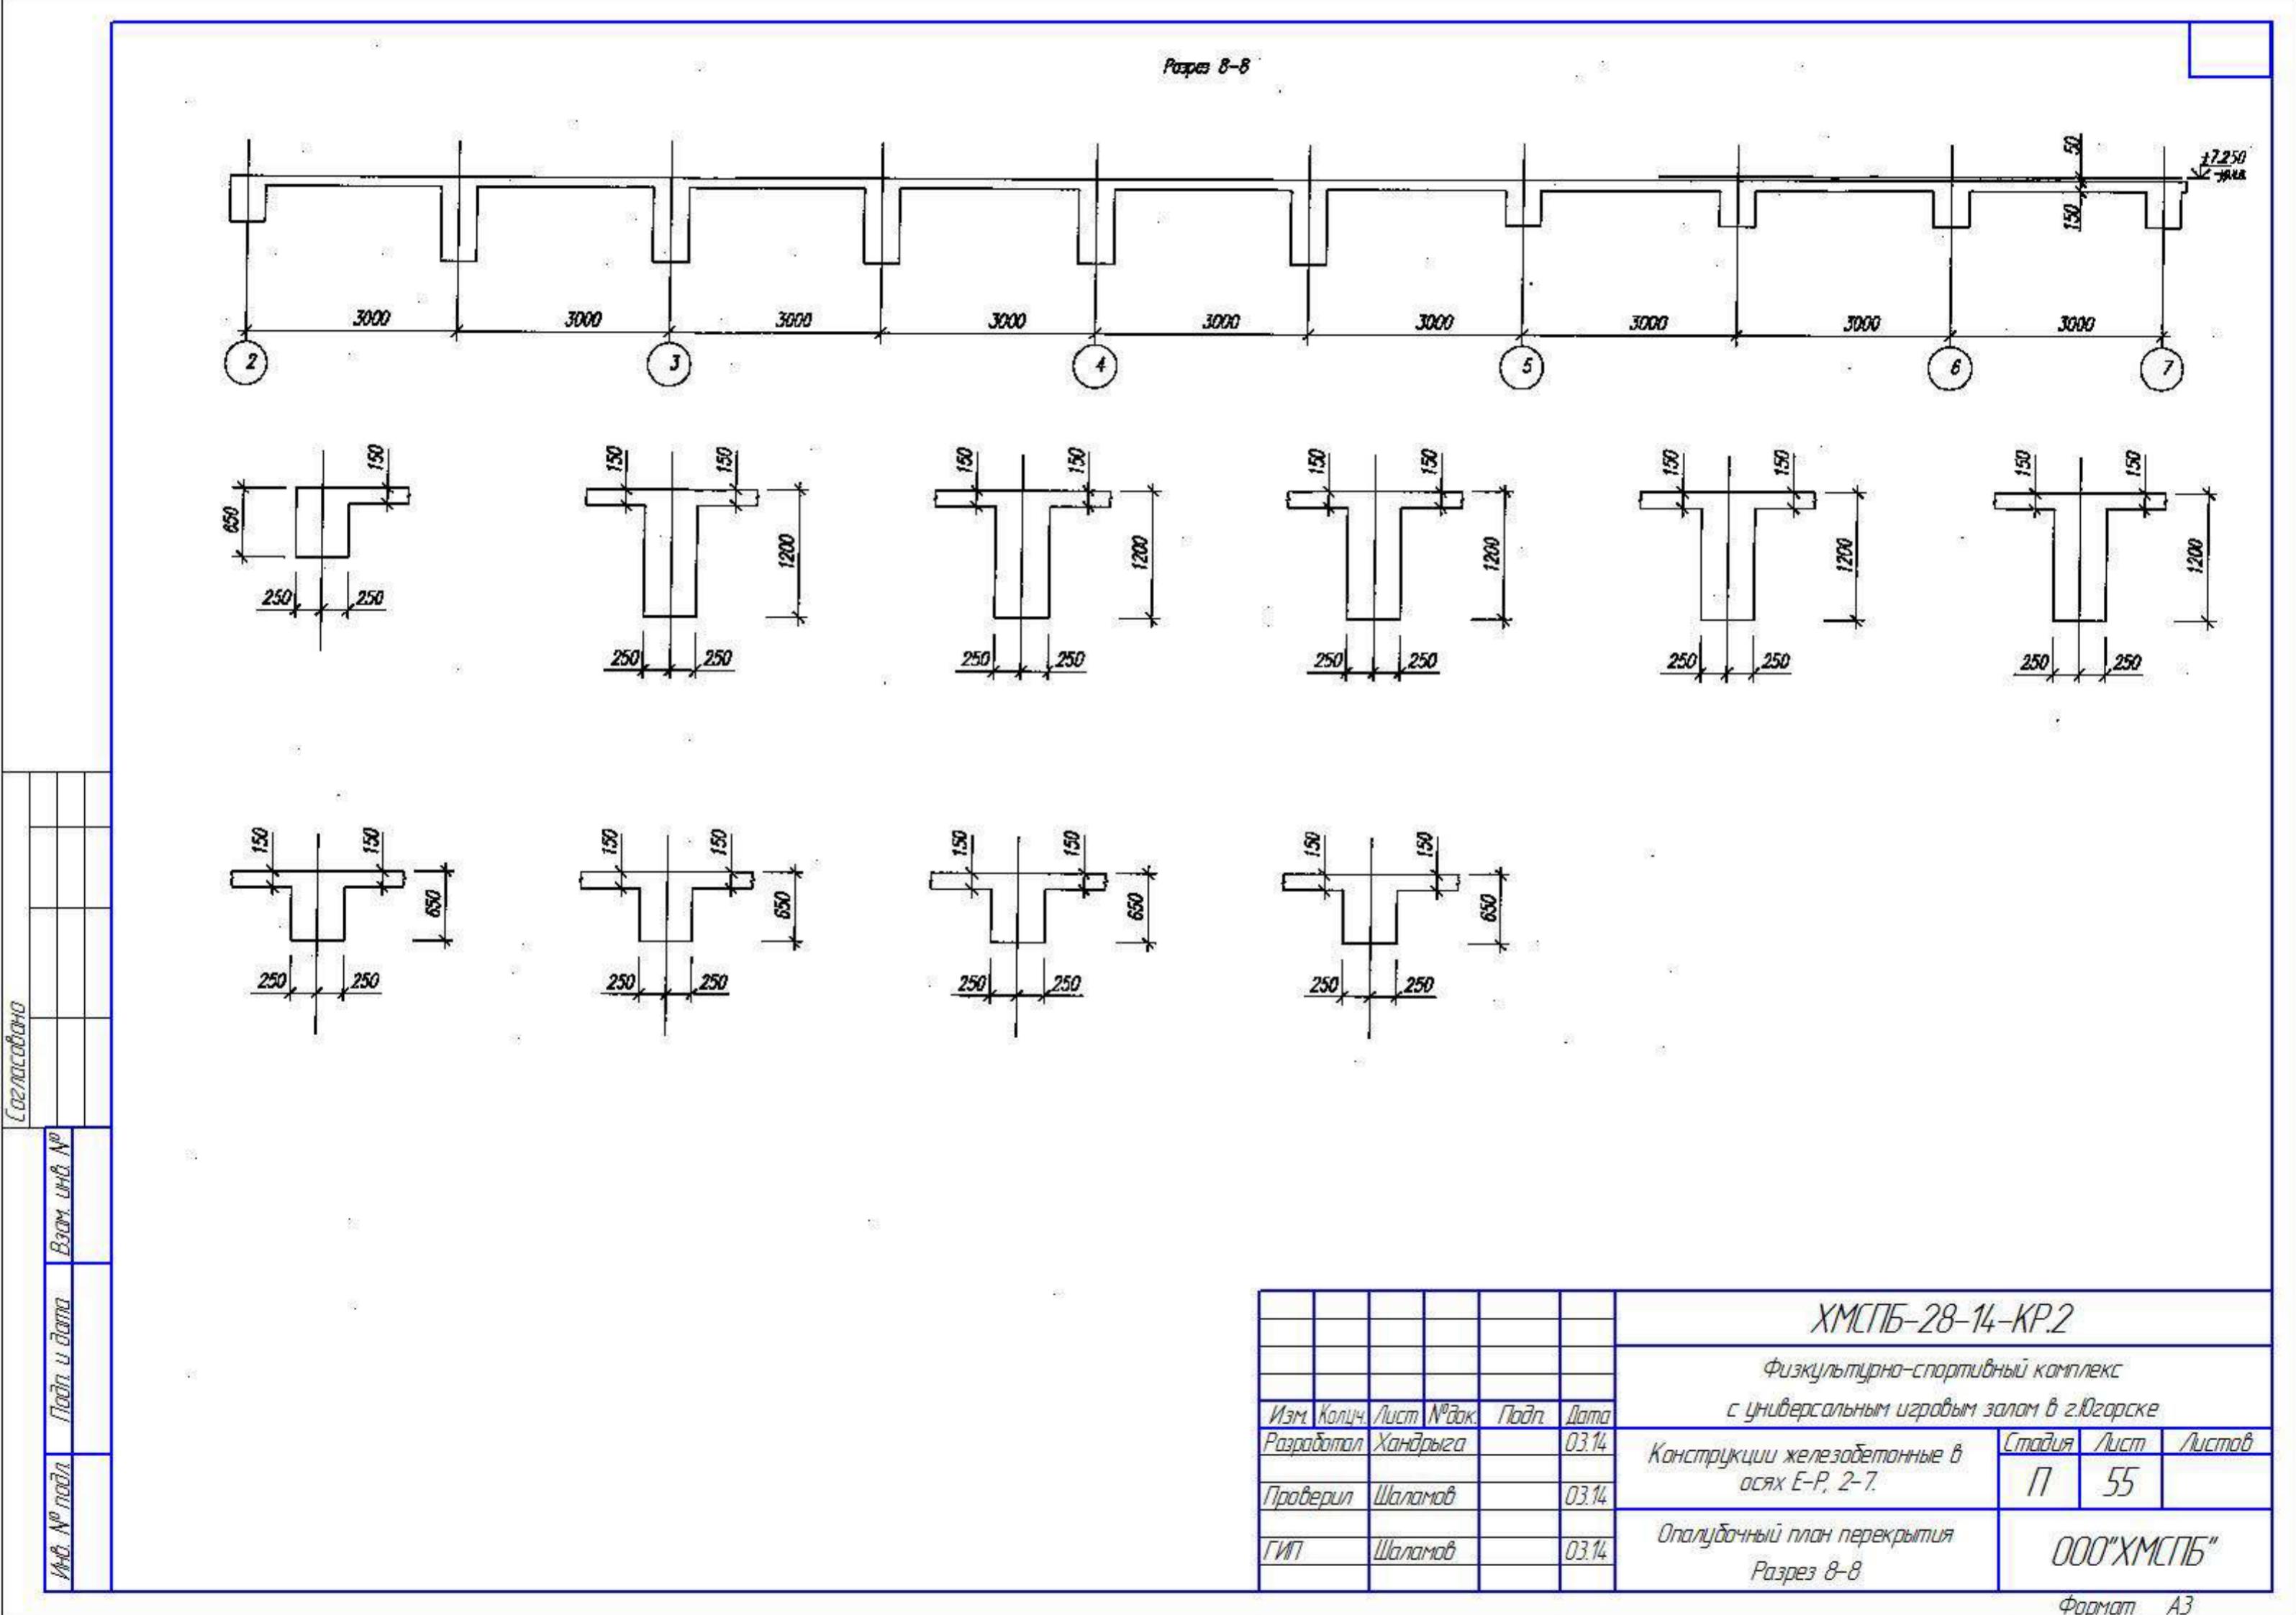


Разрез 9-9

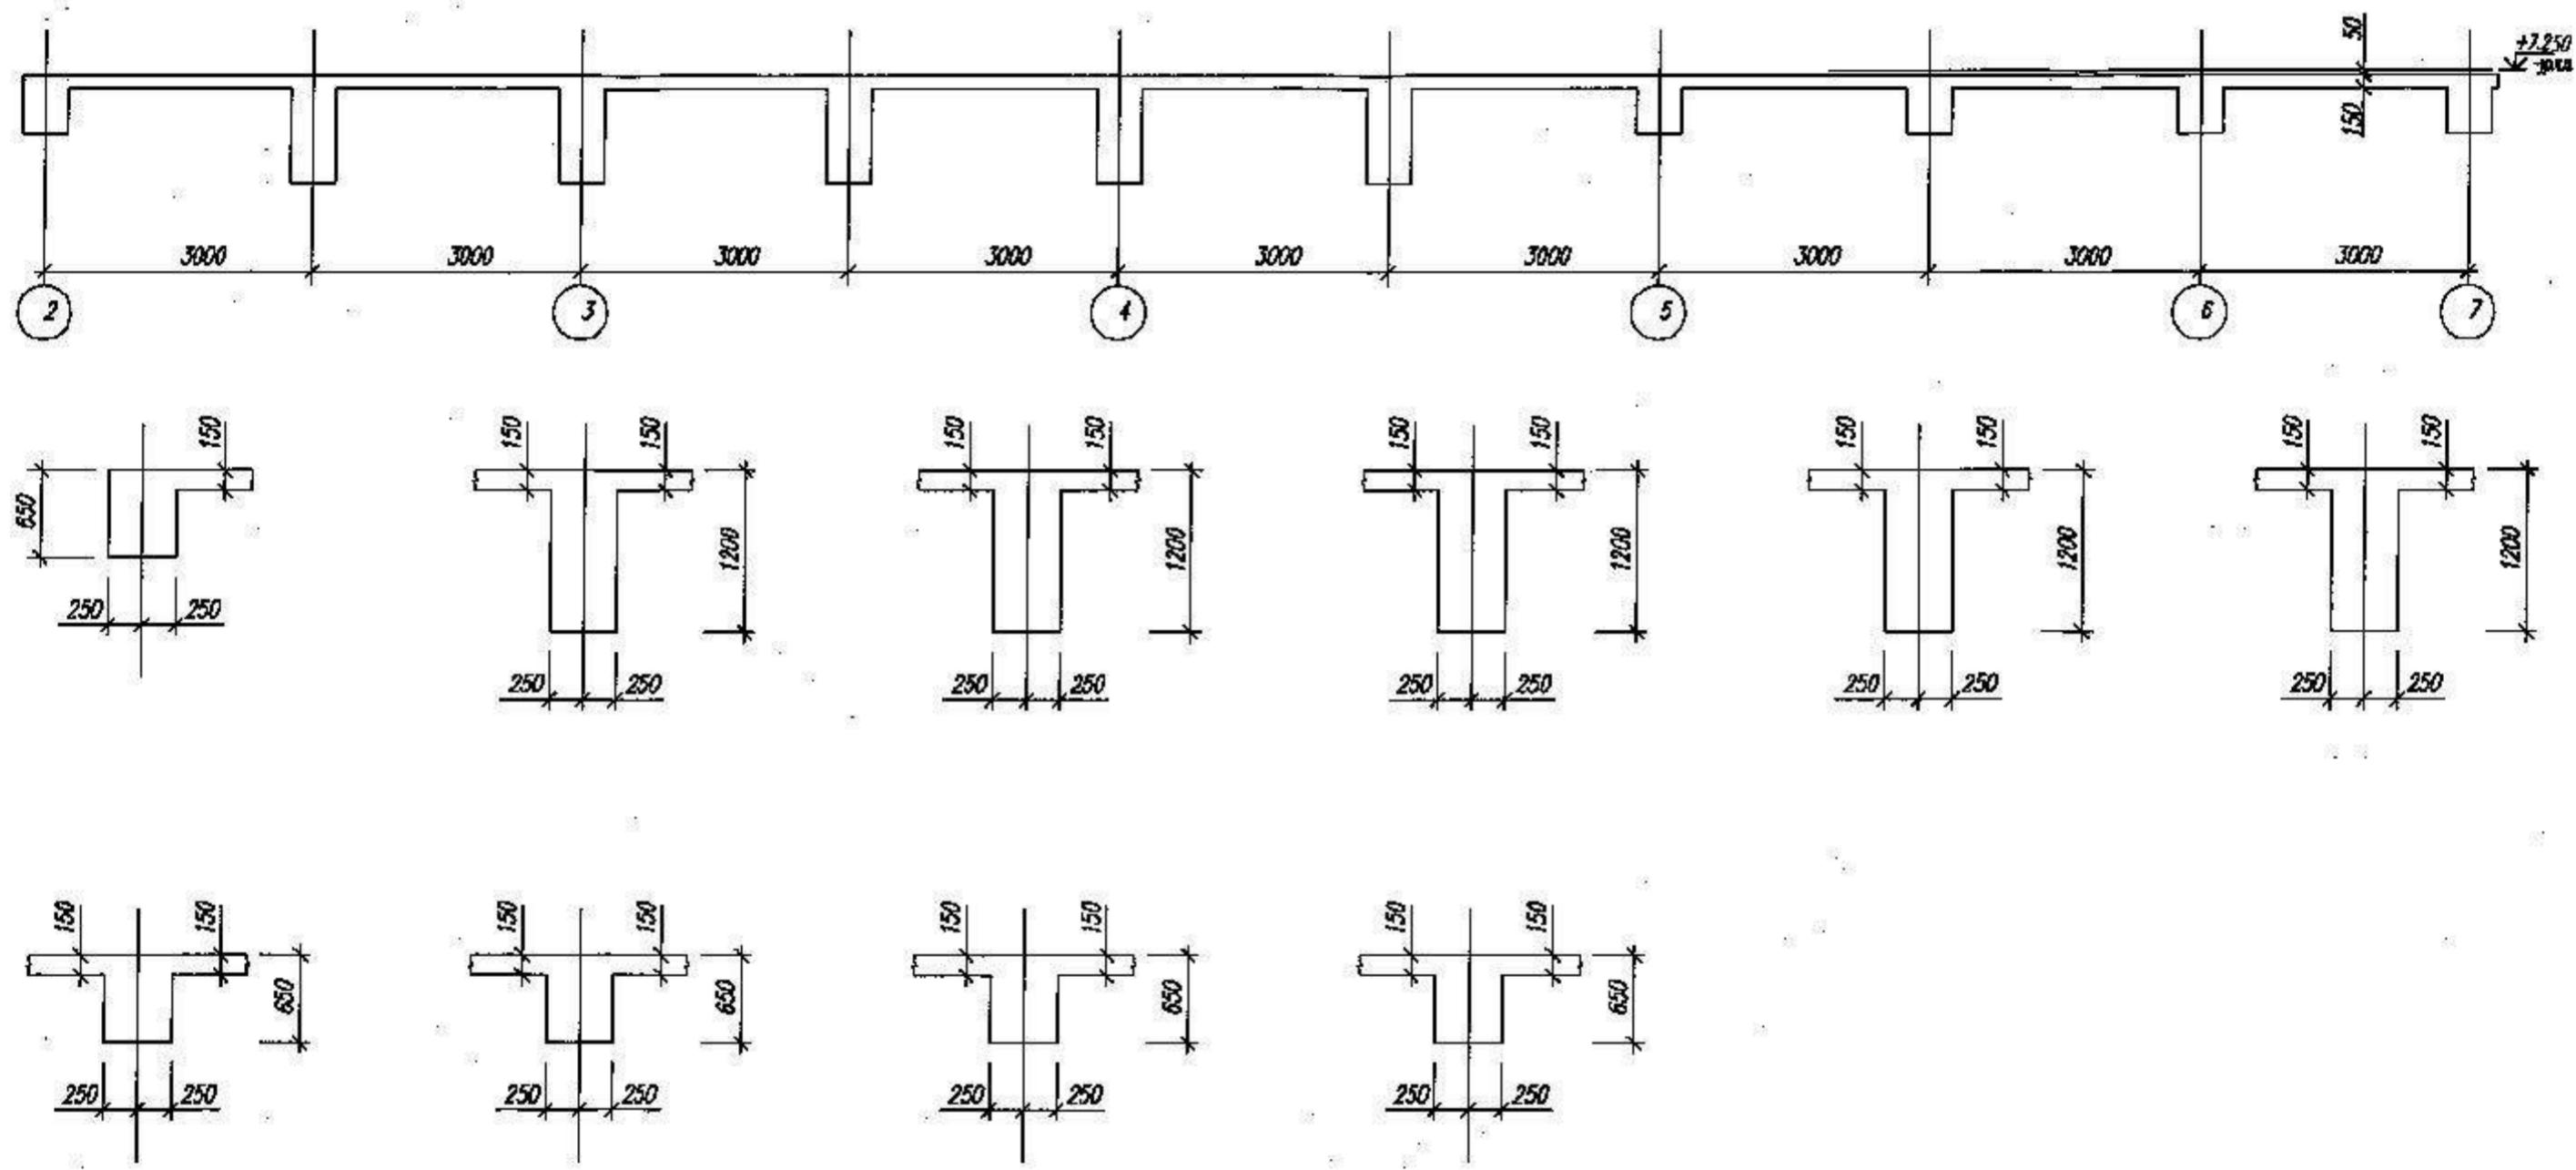

Составлено	
№ п/п	Пад и дата

ХМСПБ-28-14-КР.2					
Физкультурно-спортивный комплекс					
с универсальным игровым залом в г.Югорске					
Изм.	Колич.	Лист	№ док.	Подп.	Дата
Разработал	Хандрыга			03.14	
Проверил	Шаламов			03.14	
ГИП	Шаламов			03.14	
Конструкции железобетонные в оси Е-Р, 2-7.			Стадия	Лист	Листов
Опалубочный план перекрытия Разрез 9-9			П	56	
000 "ХМСПБ"					

Формат А3

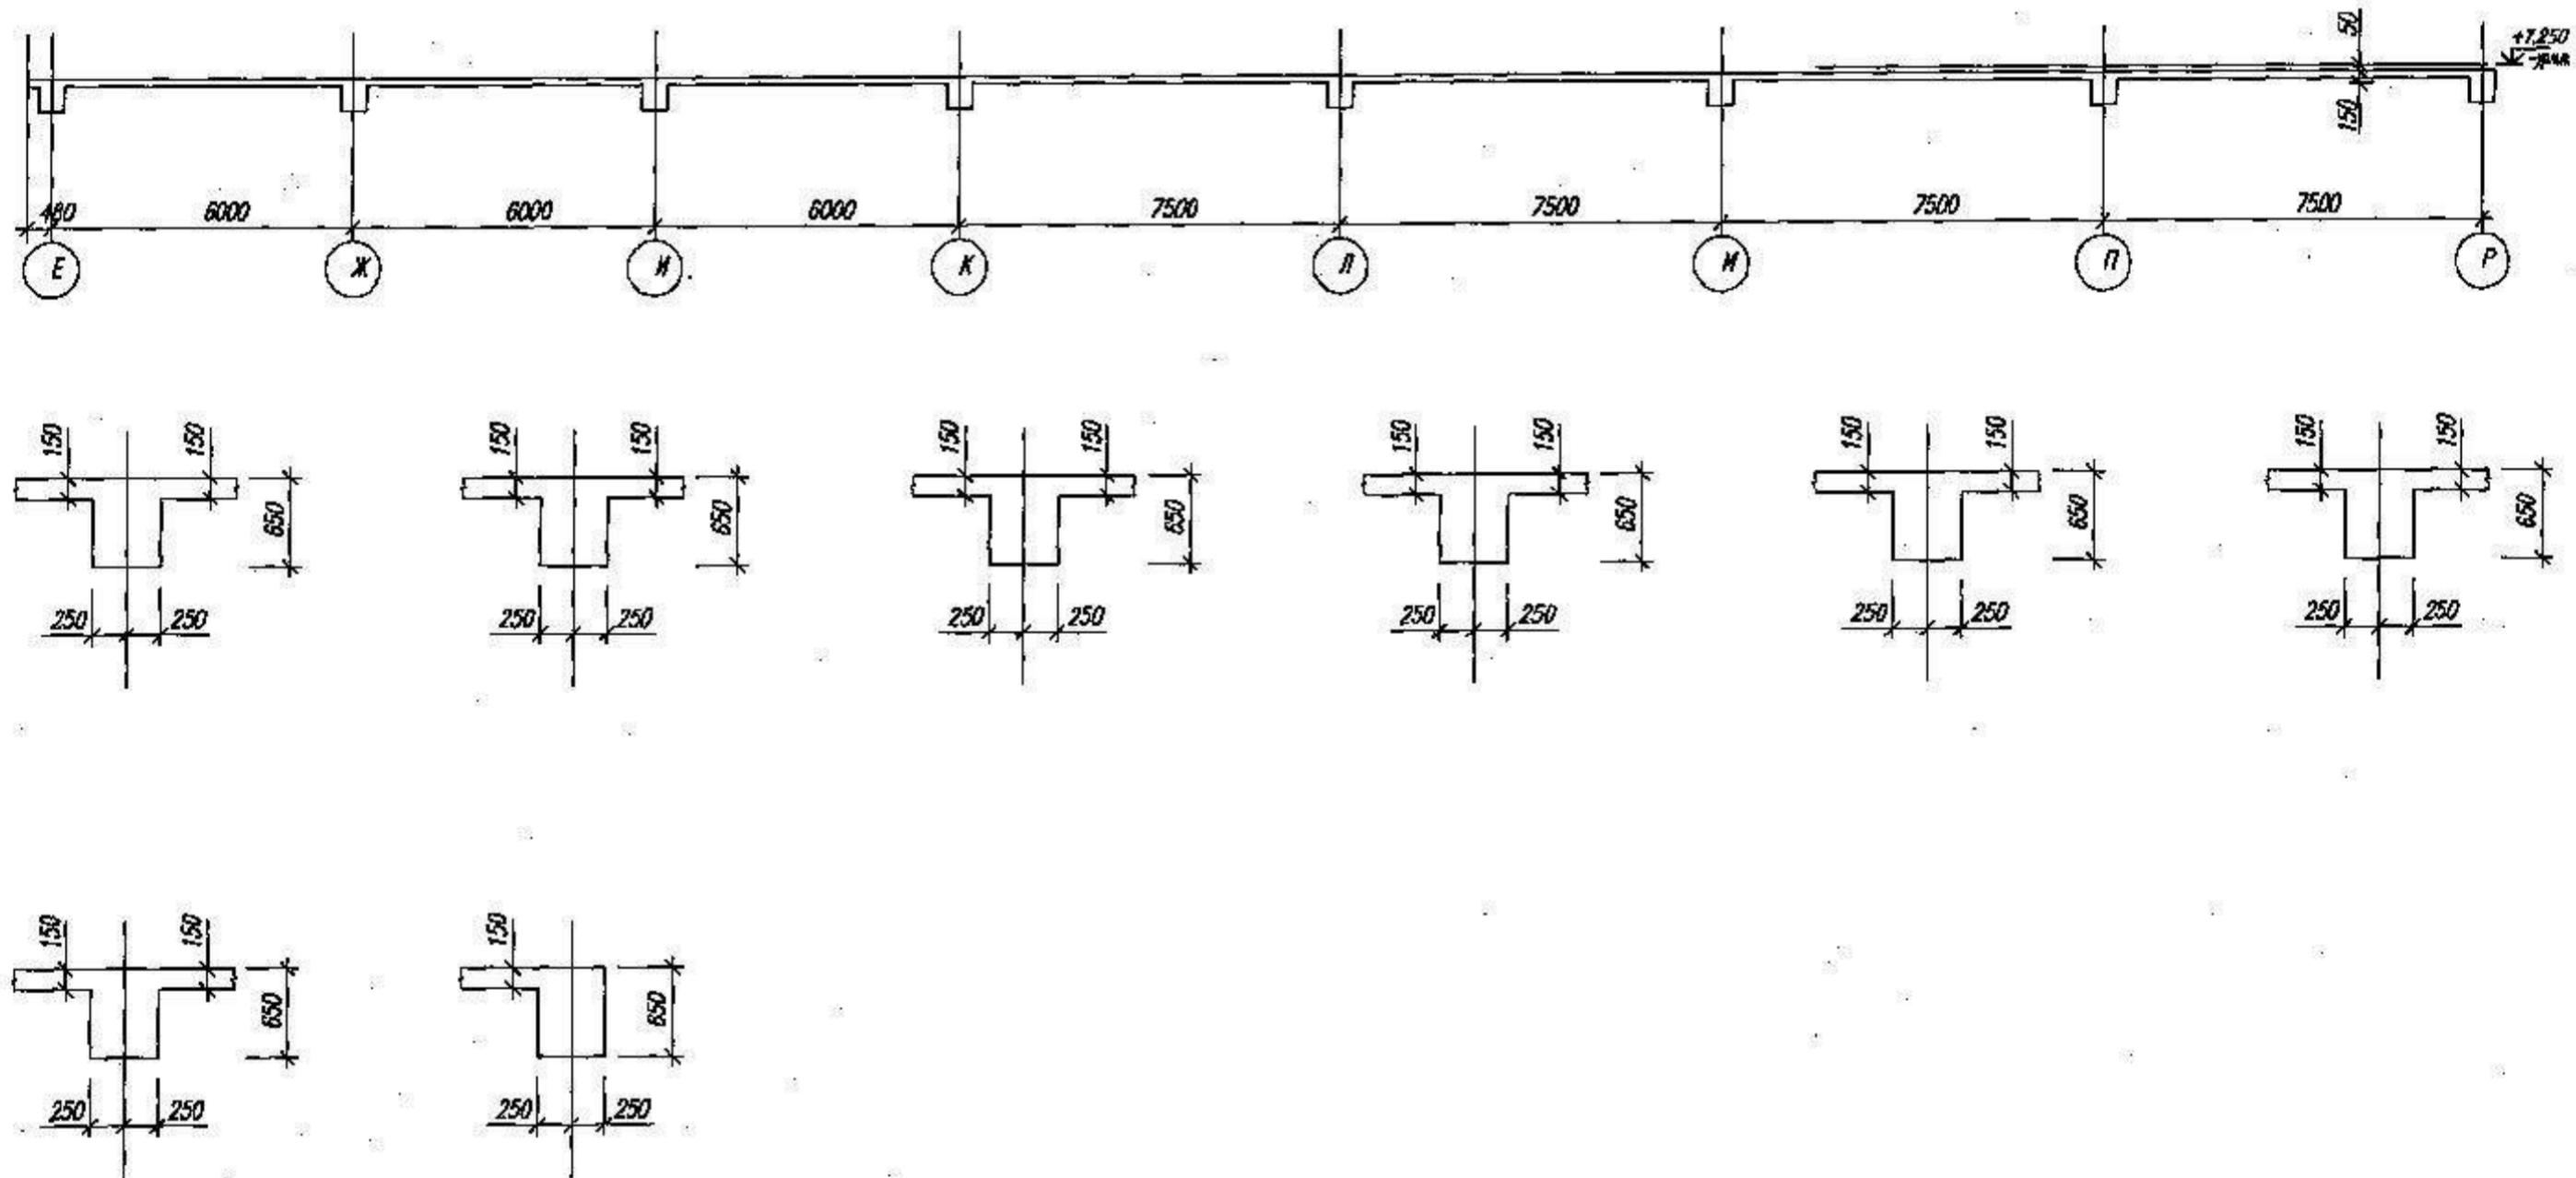


ХМСПБ-28-14-KP.2

Физкультурно-спортивный комплекс с универсальным игровым залом в г.Югорске

					ХМСПБ-28-14-КР.2				
					Физкультурно-спортивный комплекс с универсальным игровым залом в г.Югорске				
<i>Изм.</i>	<i>Колц.</i>	<i>Лист № док.</i>	<i>Подп.</i>	<i>Дата</i>	<i>Конструкции железобетонные в оссях Е-Р, 2-7.</i>		<i>Стадия</i>	<i>Лист</i>	<i>Листов</i>
<i>Разработал</i>	<i>Хандрыга</i>		<i>03.14</i>				<i>П</i>	<i>57</i>	
<i>Проверил</i>	<i>Шаламов</i>		<i>03.14</i>						
<i>ГИП</i>	<i>Шаламов</i>		<i>03.14</i>		<i>Опалубочный план перекрытия Разрез 3-3</i>		<i>ООО "ХМСПБ"</i>		

Формат А3


Разрез 4-4

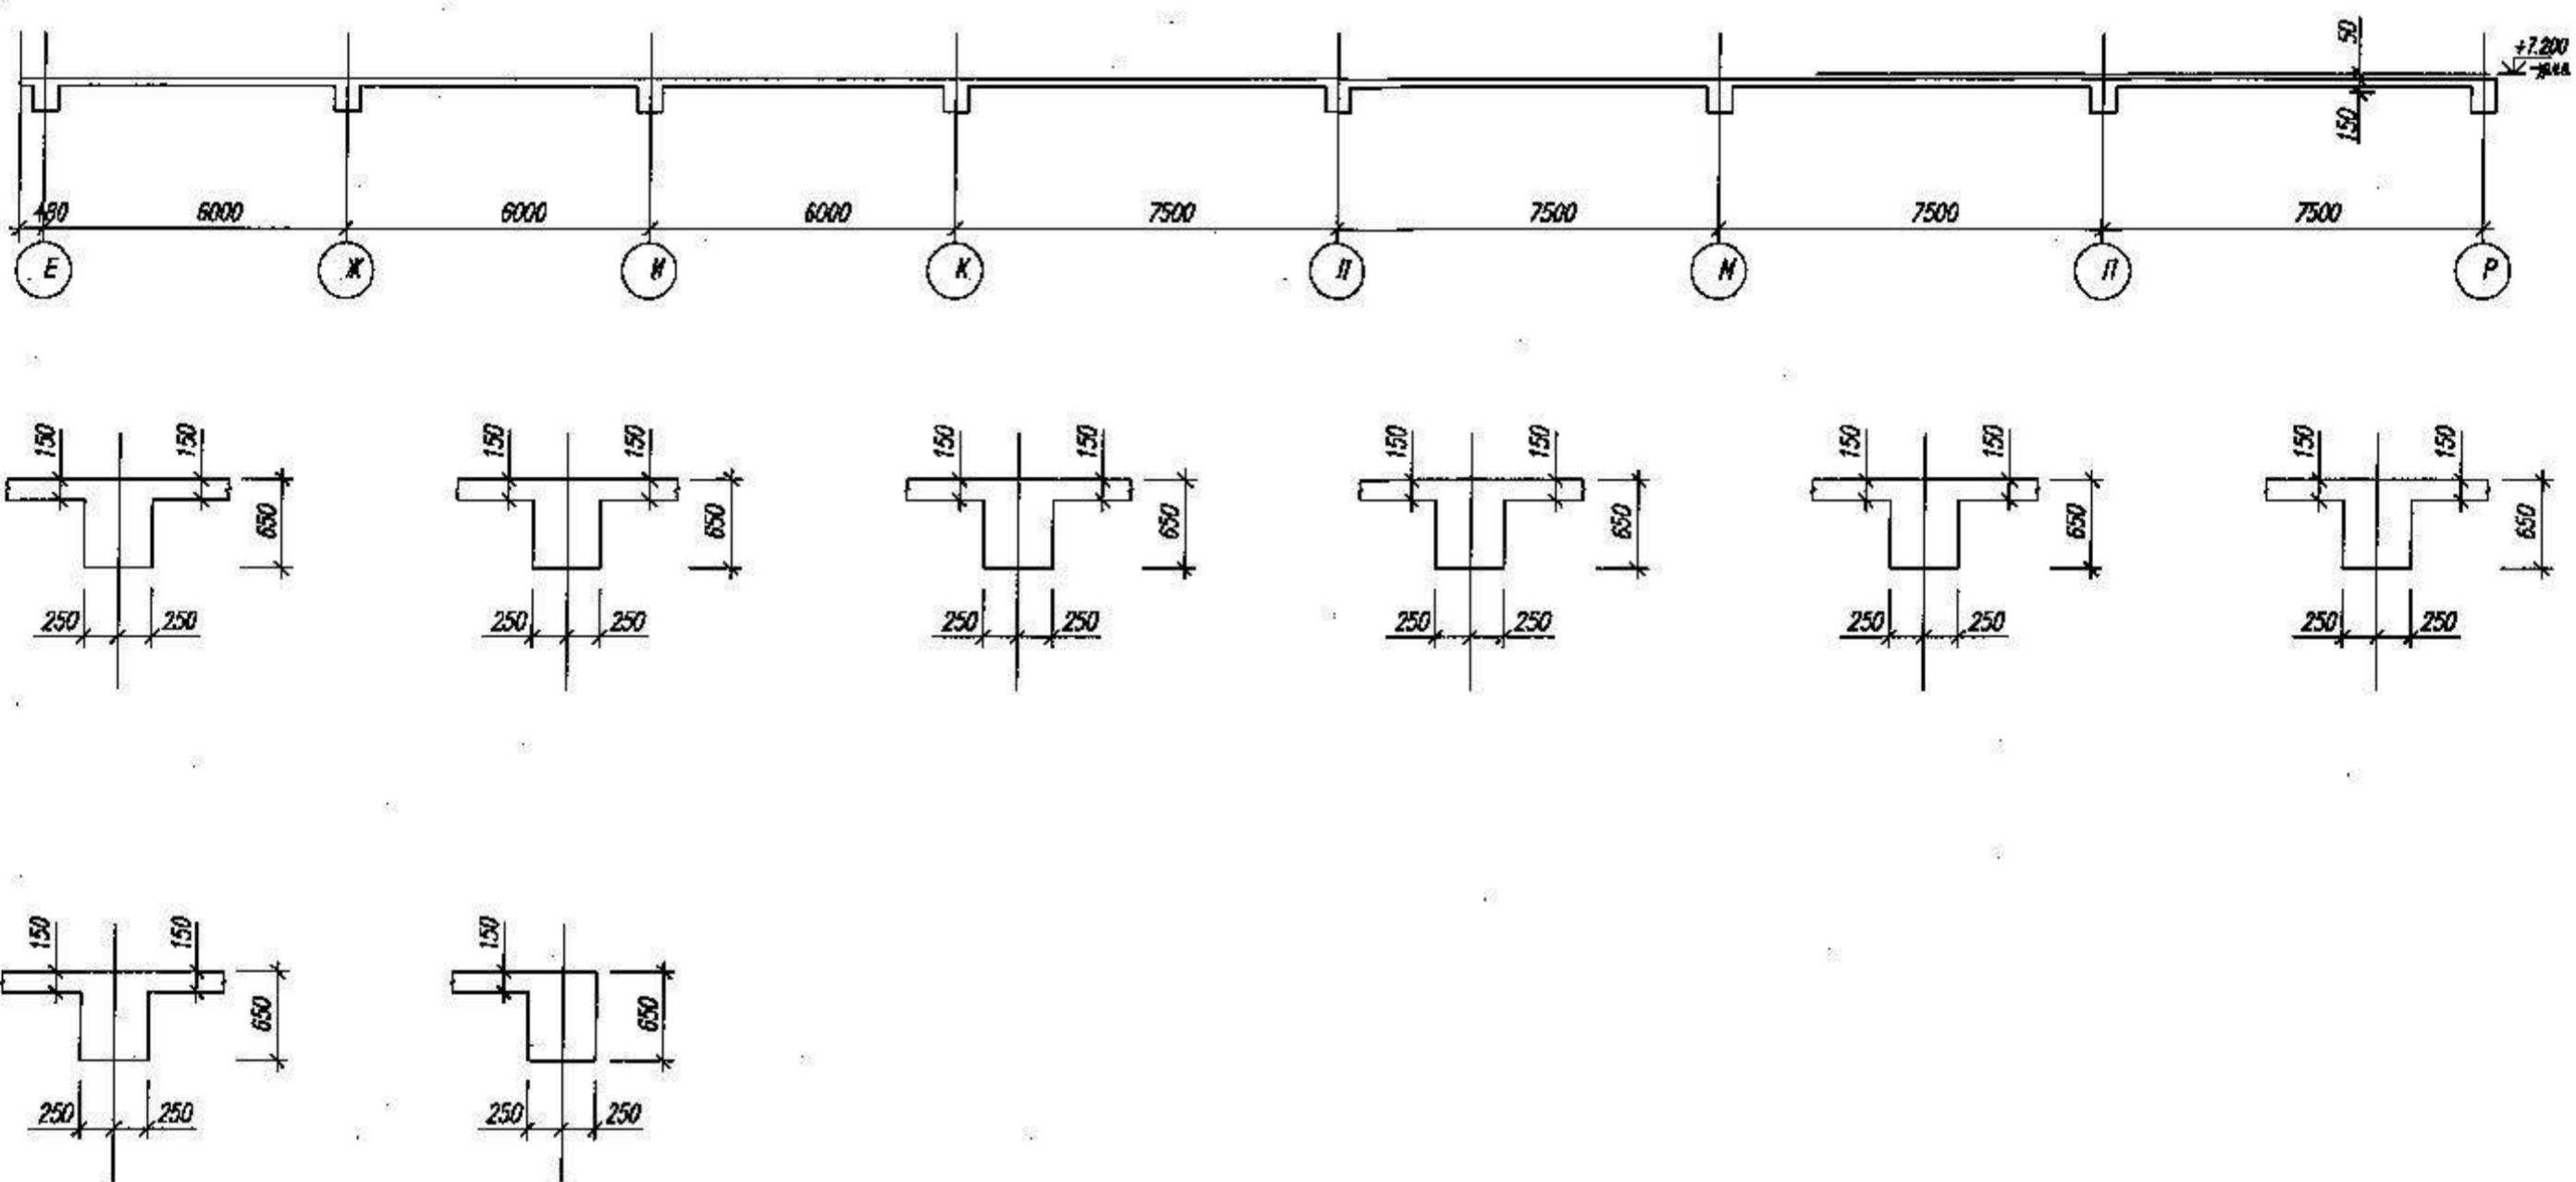

Составление	
№ п/п	Пад. и дата
Взам. и об №	

						ХМСПБ-28-14-КР.2		
						Физкультурно-спортивный комплекс с универсальным игровым залом в г.Югорске		
Изм.	Колич.	Лист	№ док.	Подп.	Дата			
Разработал	Хандрыга			03.14		Конструкции железобетонные в оси Е-Р, 2-7.		
Проверил	Шаламов			03.14		Стадия		
ГИП	Шаламов			03.14		Лист		
						П 58		
						Опалубочный план перекрытия Разрез 4-4		
						ООО "ХМСПБ"		



Формат А3

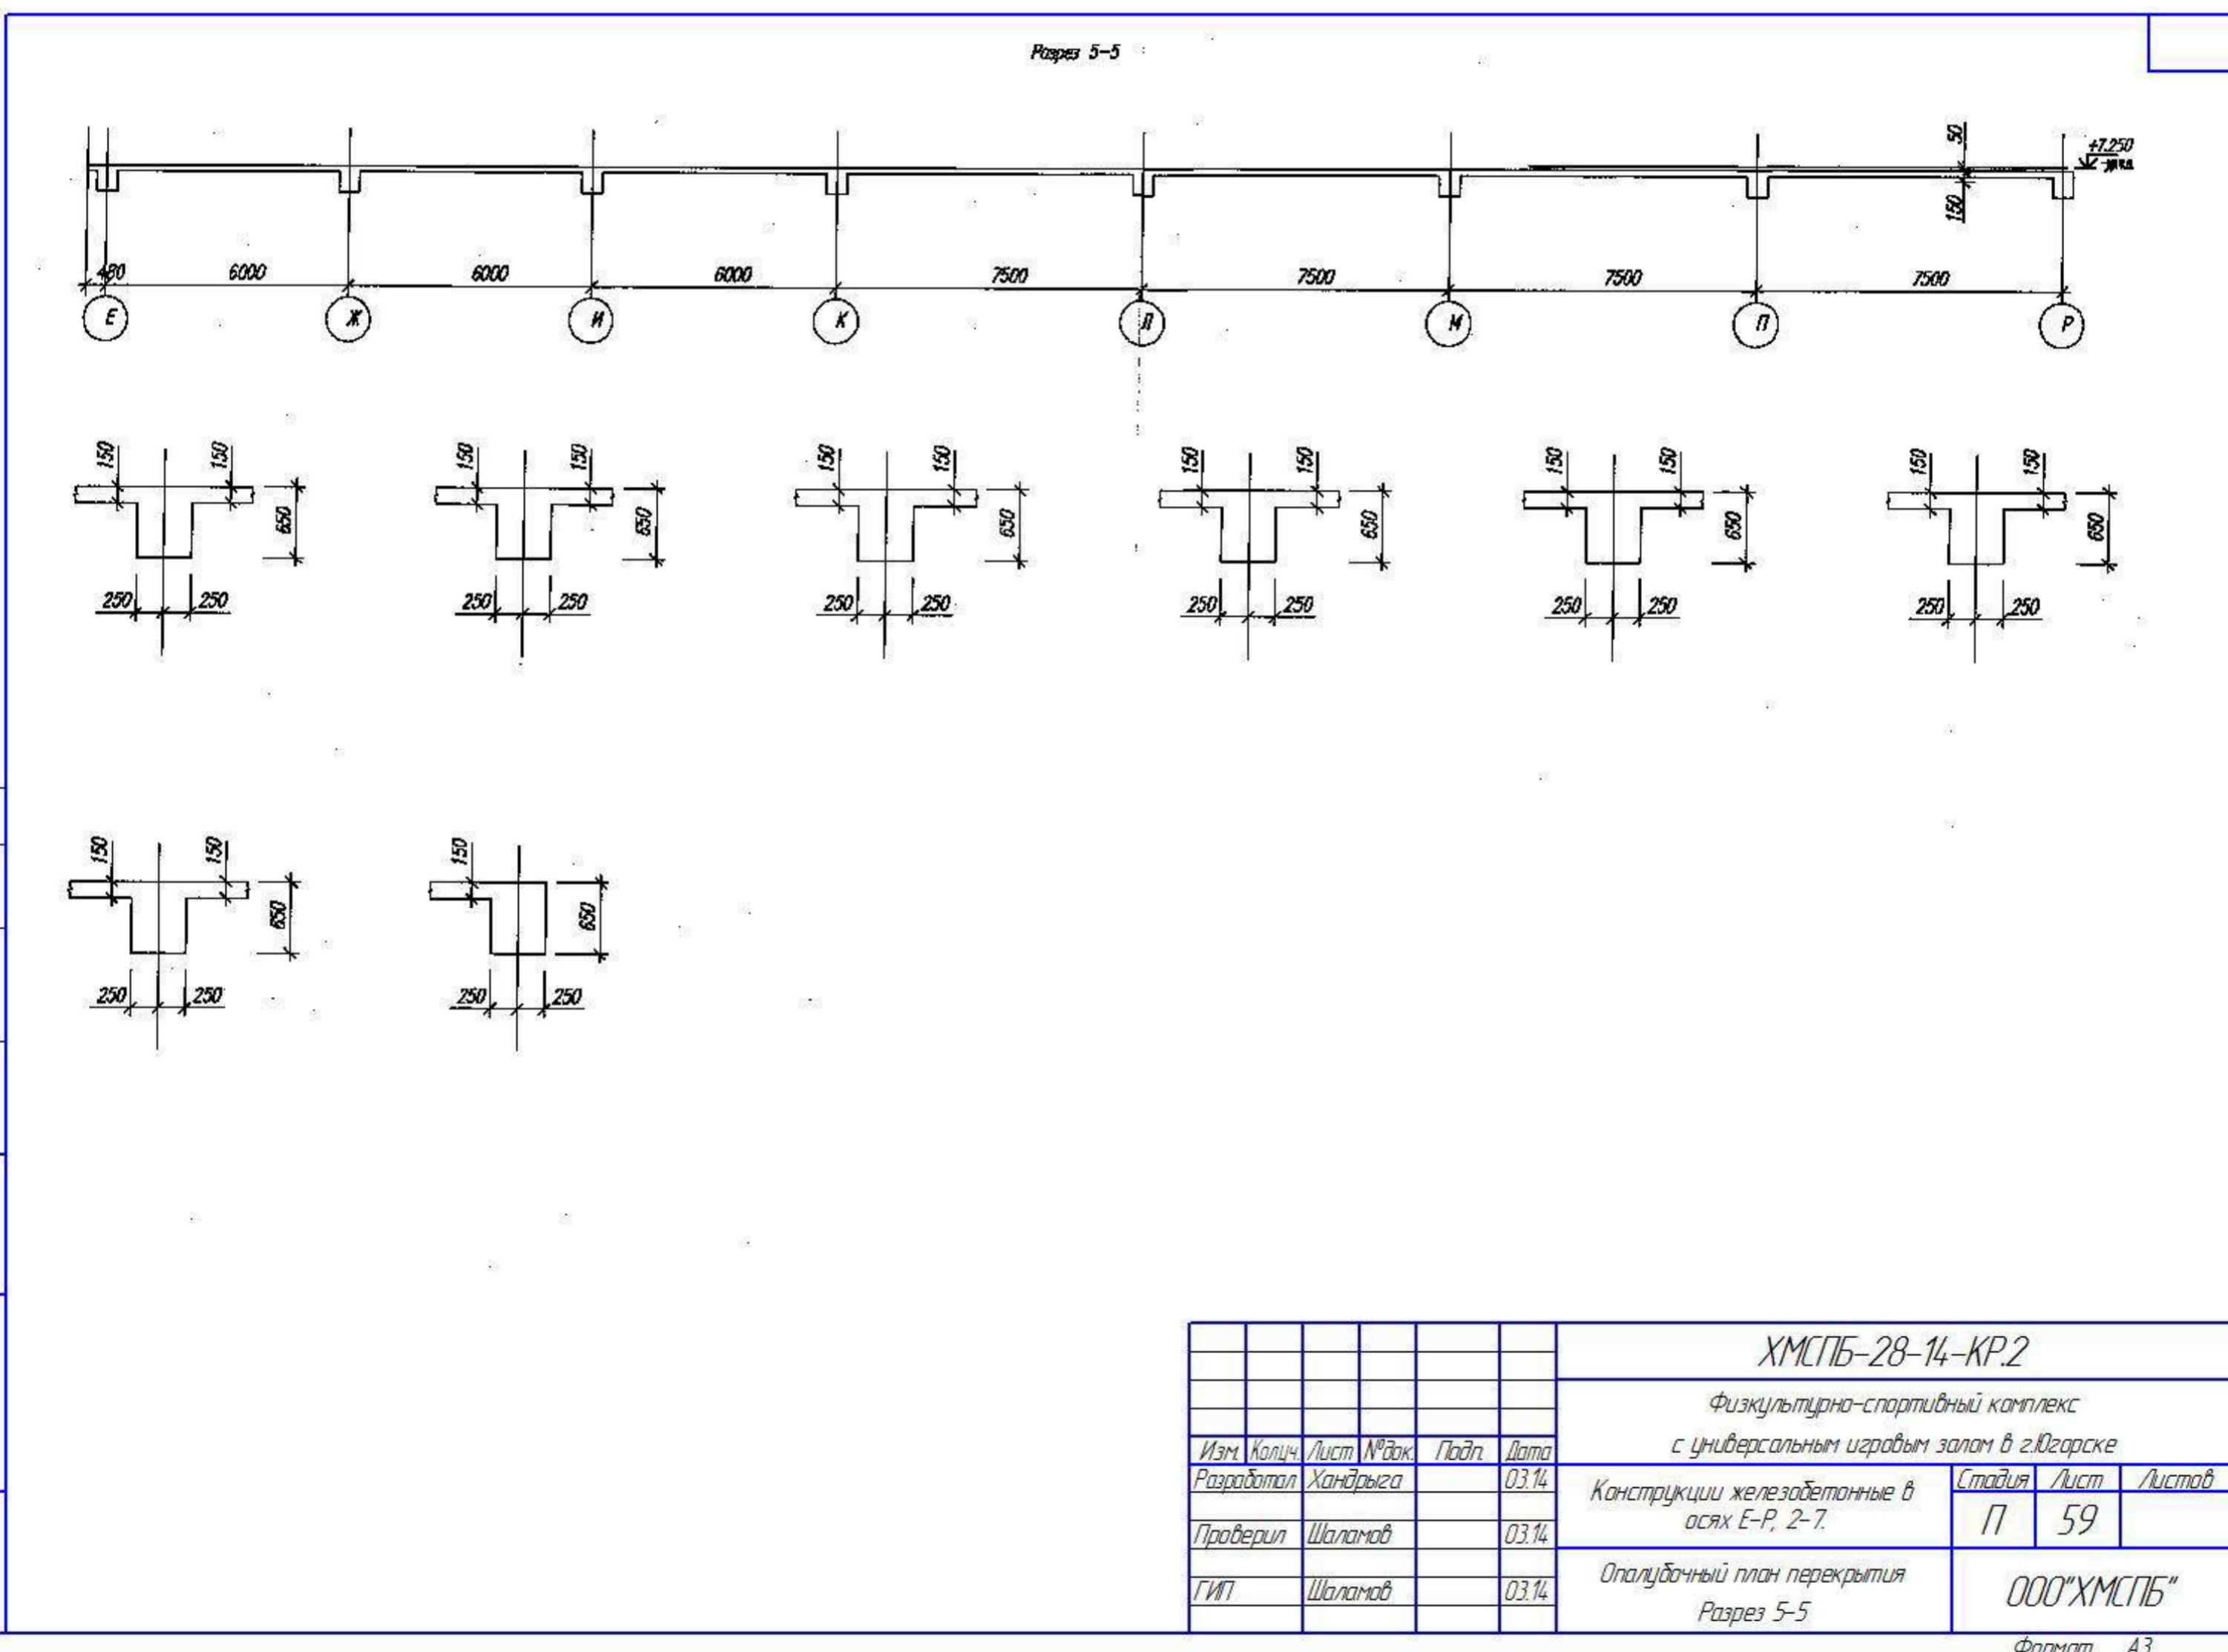

ХМСПБ-28-14-KP.2

Физкультурно-спортивный комплекс с универсальным игровым залом в г.Югорске

Изм	Колц.	Лист	№док.	Подп	Дата	с универсальным игровым залом в г.Югорске		
Разработал	Хандряга			03.14		Конструкции железобетонные в осиах Е-Р, 2-7.	Стадия	Лист
Проверил	Шаламов			03.14			П	59
ГИП	Шаламов			03.14		Опалубочный план перекрытия Разрез 5-5	000 "ХМСПБ"	

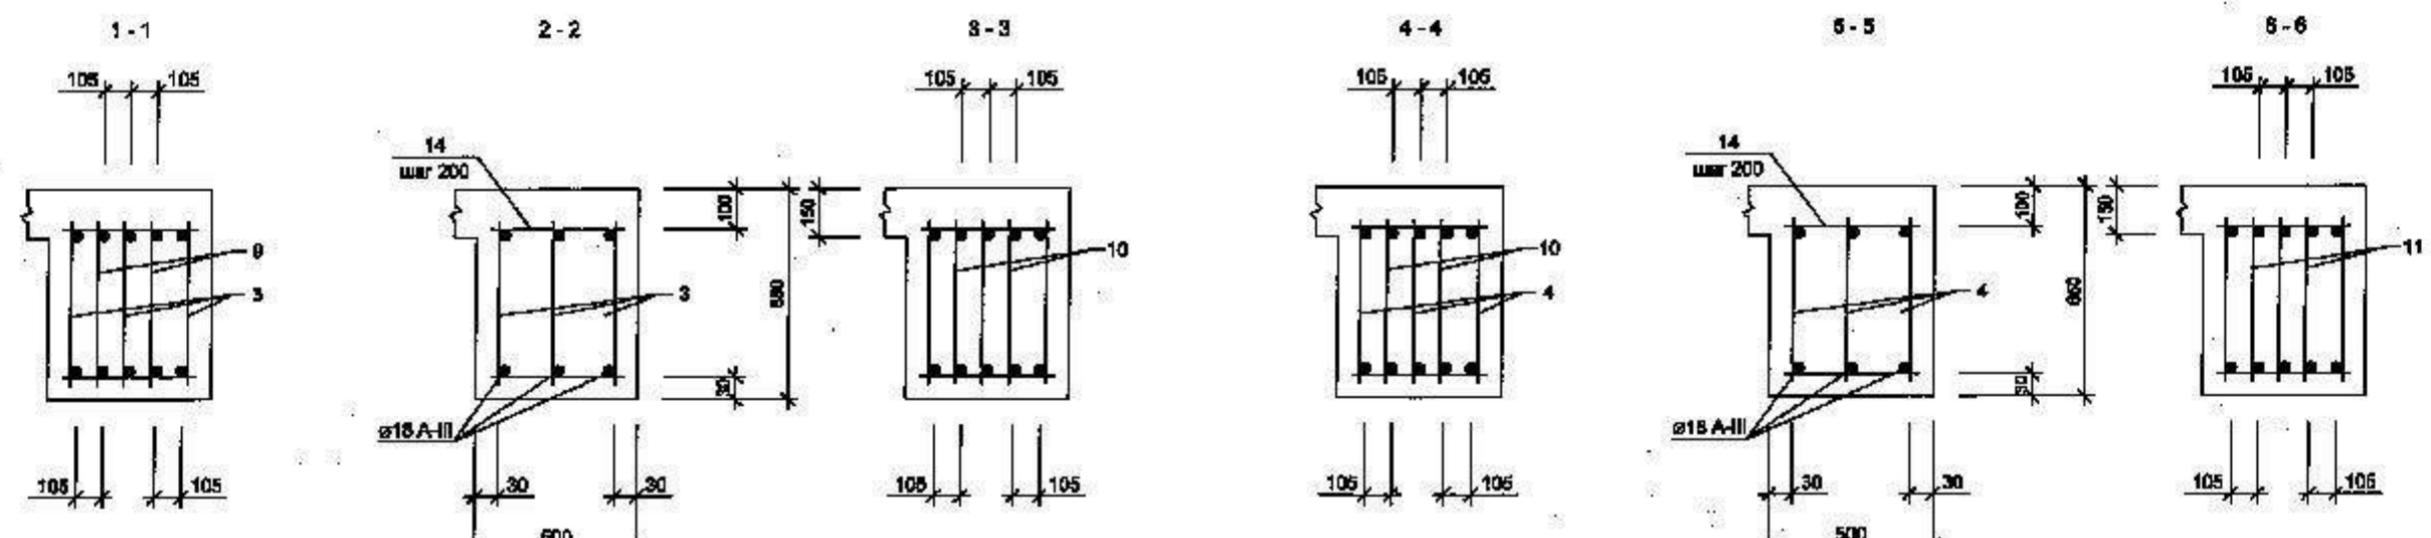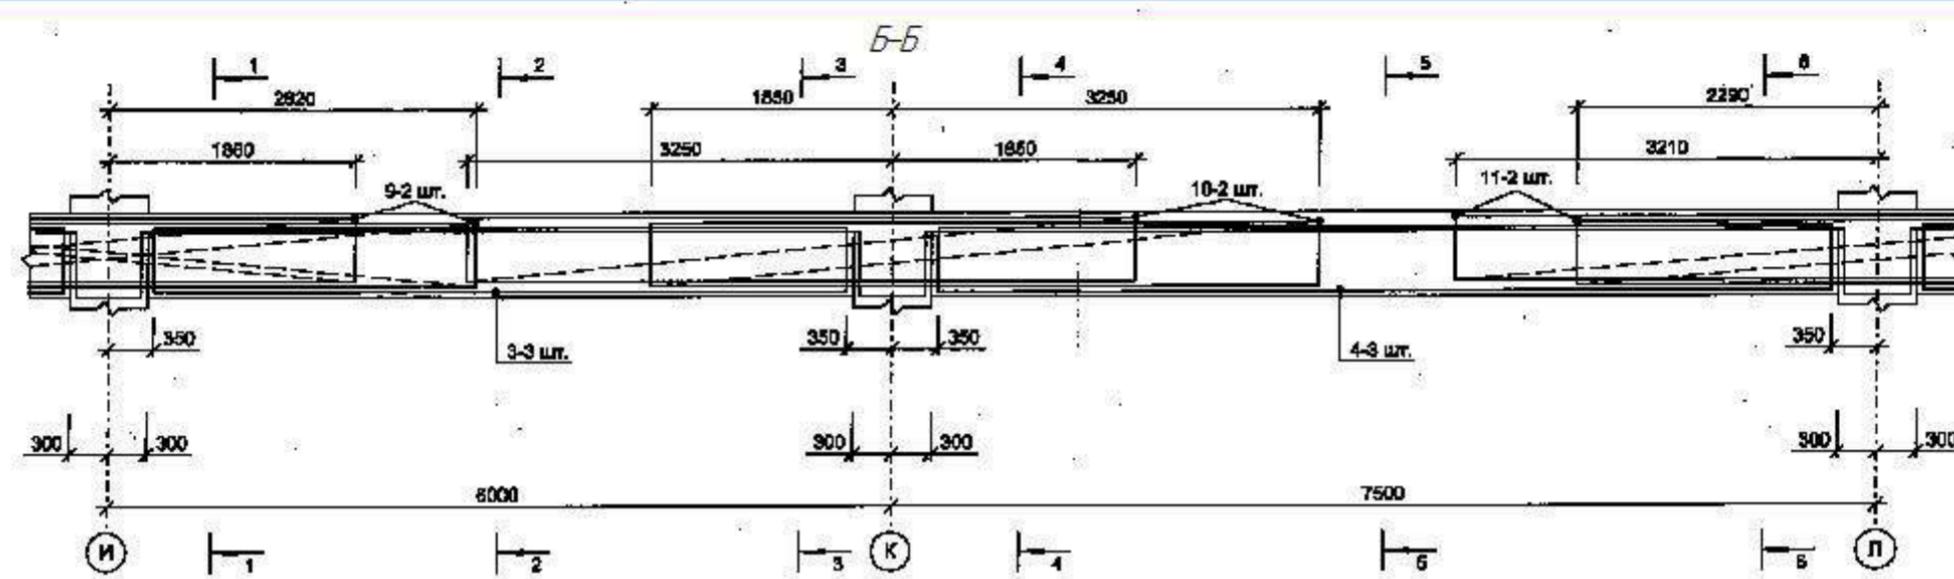

В сечениях балки арматурные изделия показаны не в масштабе для наглядности.


Армирование конструктивного железобетонного

перекрытия условно не показаны.

Рекомендуется использовать тип соединения по ГОСТ 14098-91-К3-Рп.


При соединении плоских нарахов отдельными стержнями

№ п/п	Название	Взам. №
P		
E		
D		
A		

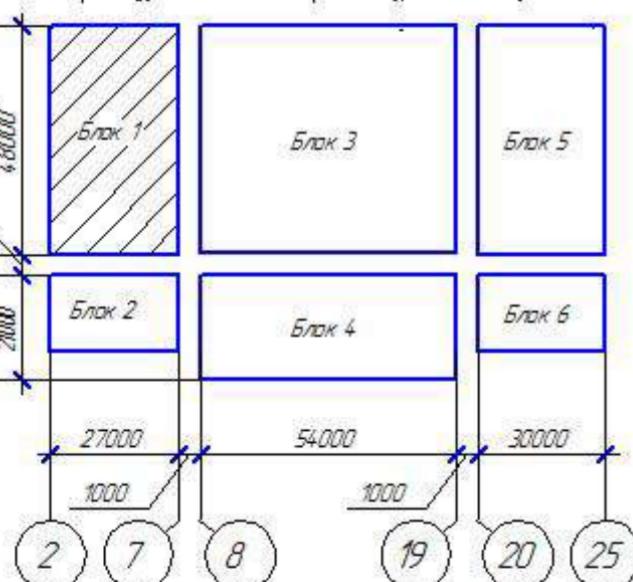

ХМСЛБ-28-14-КР.2					
Физкультурно-спортивный комплекс					
с универсальным игровым залом в г.Югорске					
Изм.	Колич.	Лист	№ док.	Подп.	Дата
Разработал	Хандрыга			03.14	
Проверил	Шаламов			03.14	
ГИП	Шаламов			03.14	
					Балка Бм1 в осях И-Л
					ООО "ХМСЛБ"
					Формат А3

Схема расположения нижней и верхней арматуры плиты перекрытия

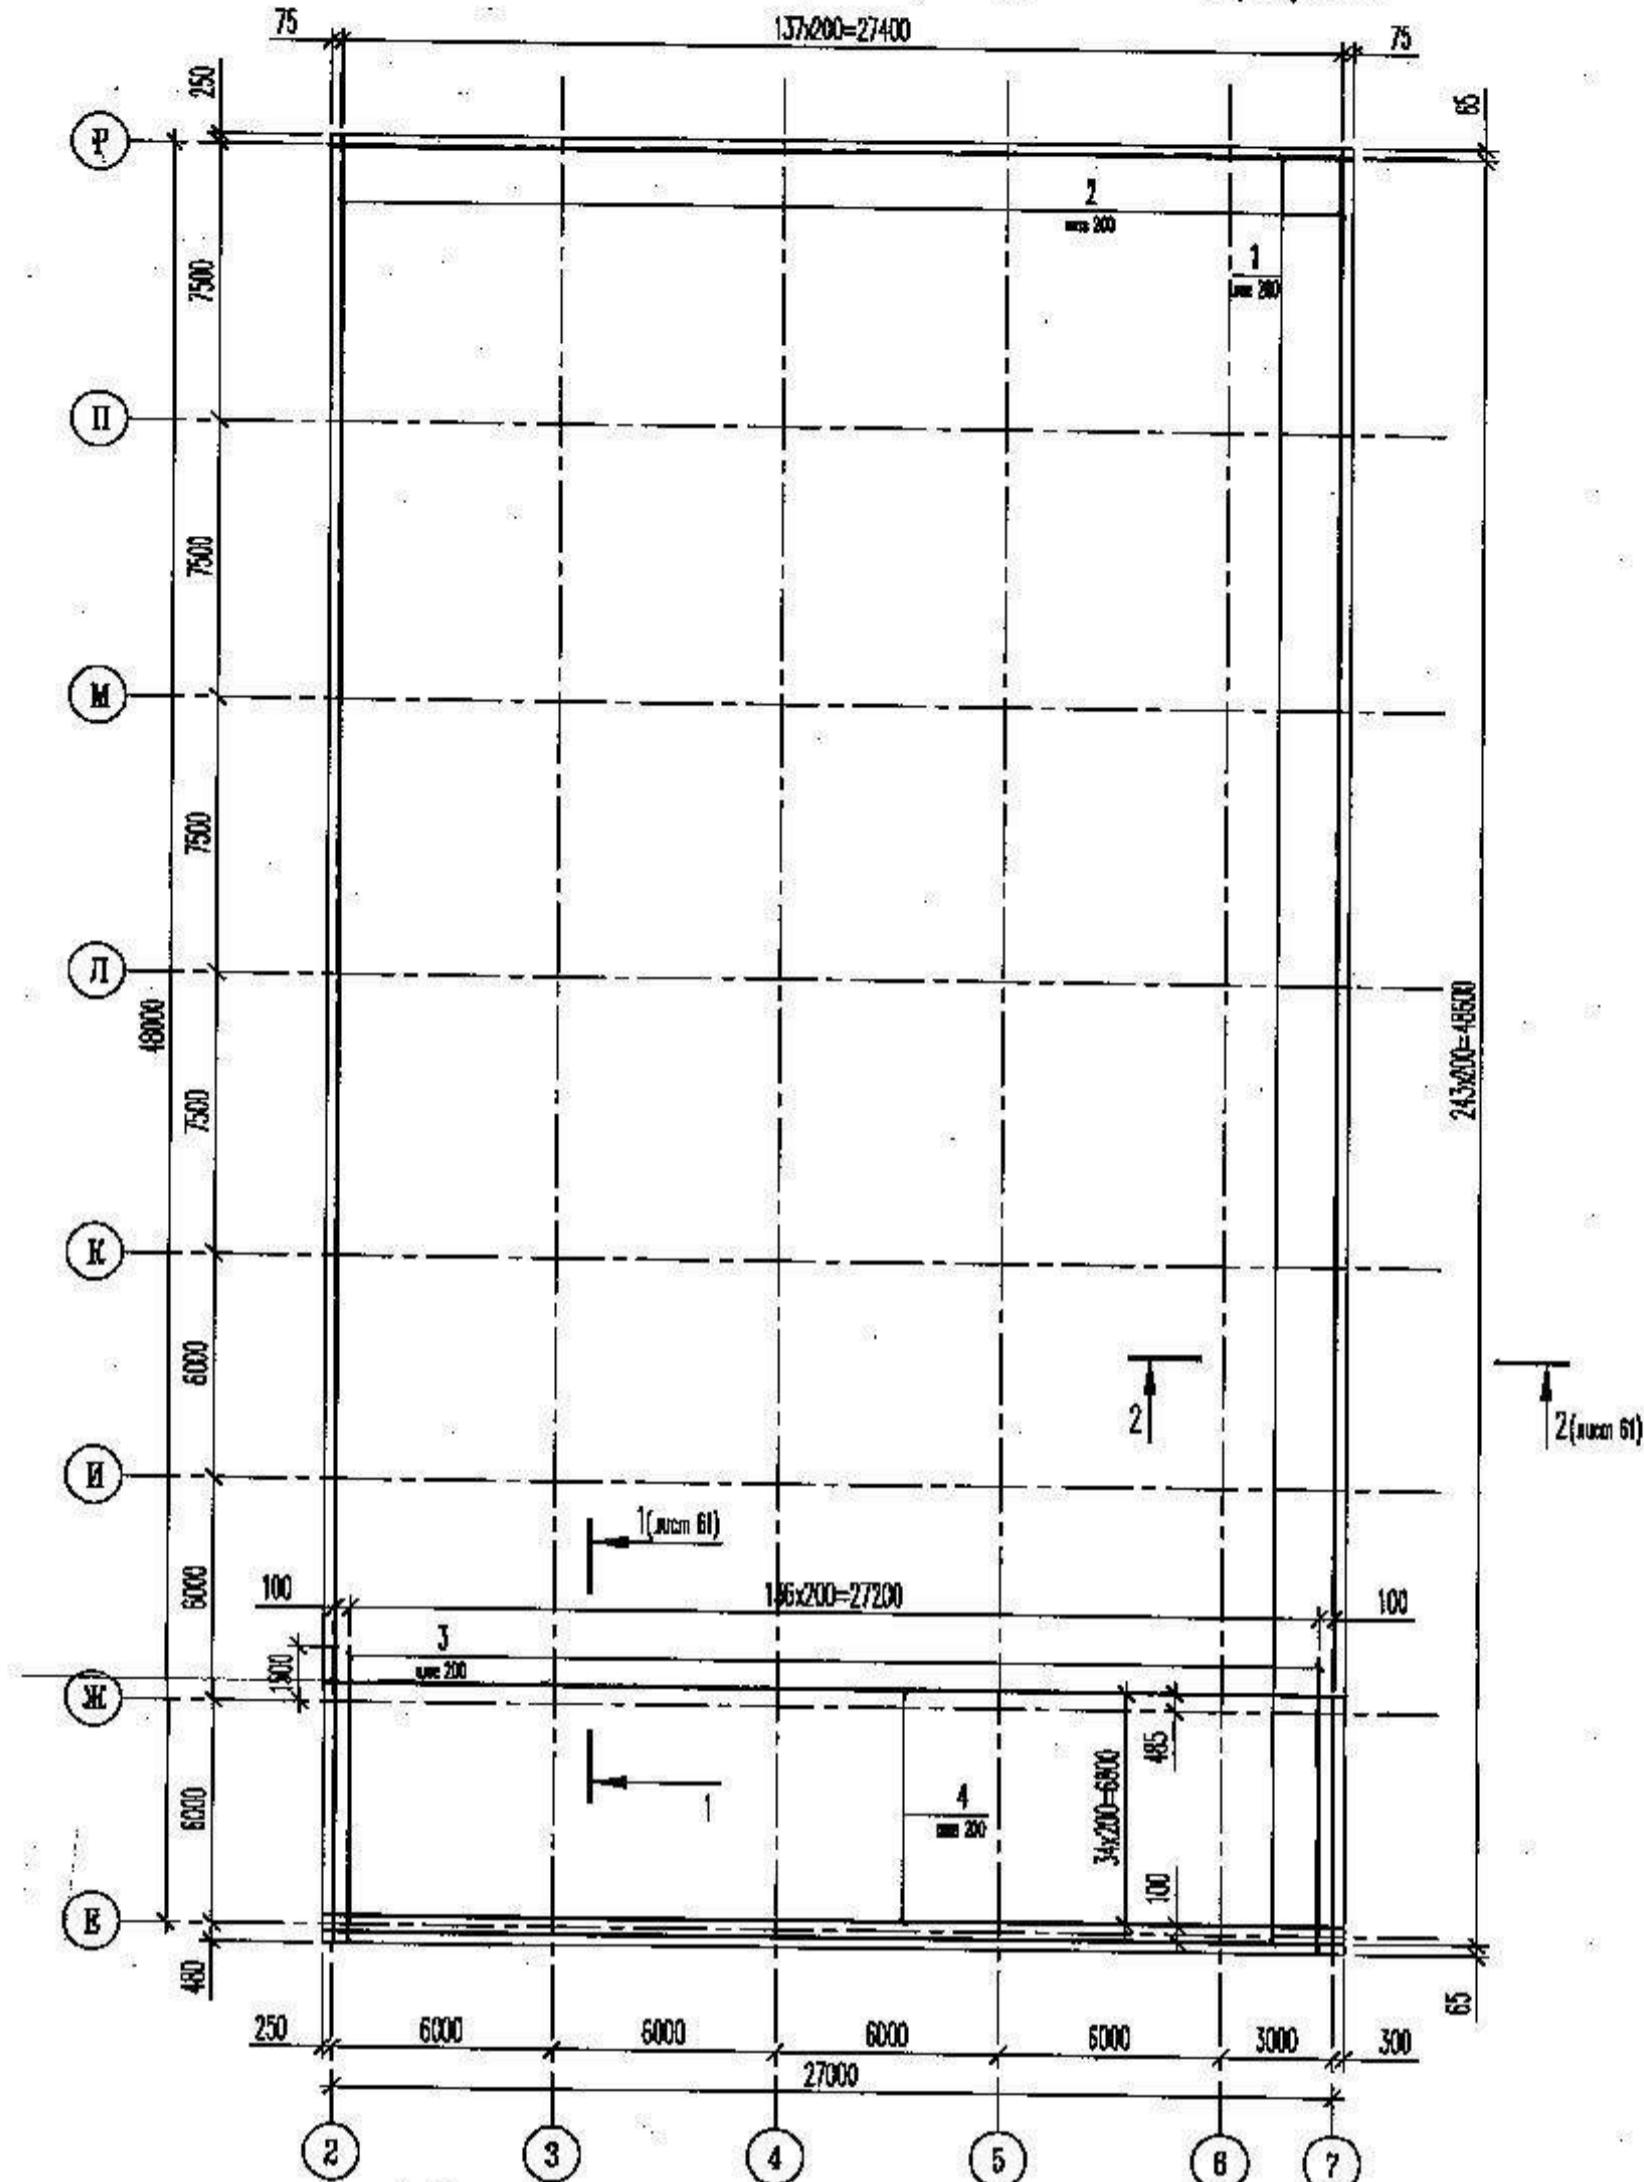

1. Общие указания см. лист 3
 2. Опалубку плиты перекрытия см. лист 50, спецификацию монолитной конструкции см. лист 61.
 3. Длинные стержни поз 1, 2, 4 выполнять из отдельных стержней арматуры путем перепуска вносклестку. Величина перепуска для арматуры Ф8, $L_{перп.}=300\text{мм}$ Ф12, $L_{перп.}=450\text{мм}$.
 4. Стыки стержней выполнять вразбежку. Количество стыков стержней в одном сечении – не более 50% от стыкуемых.
 5. Соединения арматурных стержней во взаимно перпендикулярных направлениях выполнять при помощи вязальной проволоки.
 6. Арматуру нижней зоны плиты стыковать на балках. Верхней – на участке 1/3 пролета плиты.

Изм	Колцн	Лист	№док.	Подп	Дат
Разработал	Хандрыга				03.14
Проверил	Шаламов				03.14
ГИП	Шаламов				03.14

XМГПБ-28-14-KP2

Физкультурно-спортивный комплекс с универсальным игровым залом в г.Югорске

Конструкции железобетонные в
осах Е-Р, 2-7.

Схема расположения нижней и верхней формотыры плиты перекрытия

000 "ХМСПБ"

Формат А3

Спецификация монолитной конструкции


Поз.	Обозначение	Наименование	Кол.	Масса ед.кг	Прим.
<u>Плиты перекрытия</u>					
<u>Детали</u>					
1		φ8 АII ГОСТ 5781-82*	L=27500	488	10.9
2		φ12 АII ГОСТ 5781-82*	L=48700	276	19.2
3		φ8 АII ГОСТ 5781-82*	L=7950	276	7.1
4		φ8 АII ГОСТ 5781-82*	L=27500	70	24.5
5*		φ8 АII ГОСТ 5781-82*	L=7720	4050	0.7
<u>Материалы</u>					
Бетон кл.B25 F50					
202 м3					

ВЕДОМОСТЬ ДЕТАЛЕЙ

Поз.	Эскиз
5	

ВЕДОМОСТЬ РАСХОДА СТАЛИ НА ЭЛЕМЕНТ

Марка элемента	Изделия арматурные		Общий расход					
	Арматура класса							
	AI	AII						
	ГОСТ 5781-82*							
Плиты перекрытия на отм +3000.	φ 8	Итого:	φ 8	Итого:	φ 12	Итого:	Итого:	
	2835		2835	10819	3751		14570	17405

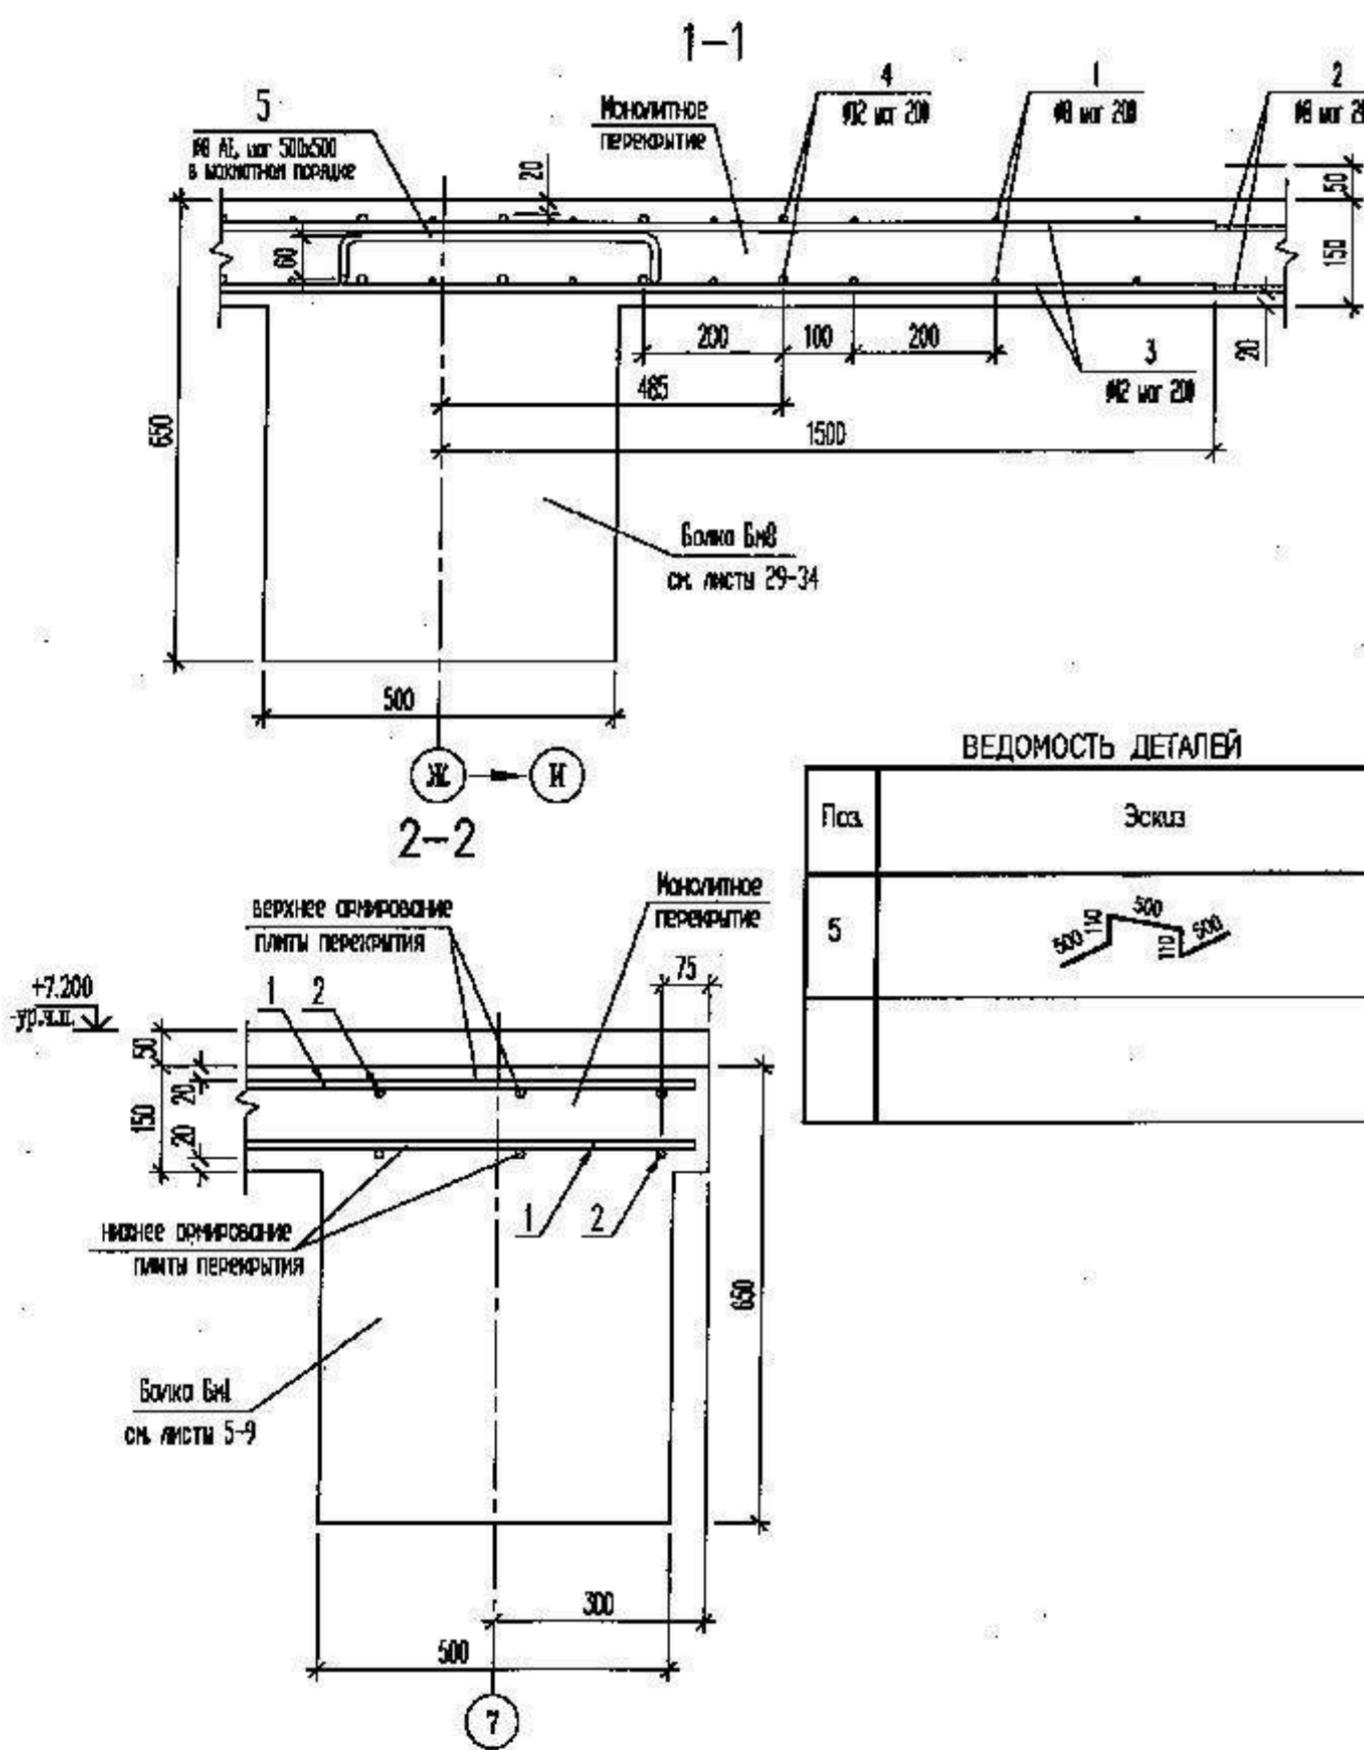

- Общие указания см. лист 3.
- Оподубочный чертеж и армирование - см. листы 50, 60.
- Минимальный защитный слой арматуры 20мм.
- Заделочный слой бетона для арматуры обеспечить при помощи специальных фиксаторов.
- Расход арматуры на перепуски учтен в Ведомости расхода стали на элемент.



Изм.	Колич.	Лист	№ док.	Подп.	Дата	Стадия	Лист	Листов
Разработал	Хандрыга			03.14		Конструкции железобетонные в оси Е-Р, 2-7.		
Проверил	Шаламов			03.14			П	61
ГИП	Шаламов			03.14		Сечение 1-1, 2-2. Спецификация.		000"ХМСПБ"

Формат А3

ХМСПБ-28-14-КР.2

Физкультурно-спортивный комплекс
с универсальным игровым залом в г.Одессе


Конструкции железобетонные в
оси Е-Р, 2-7.

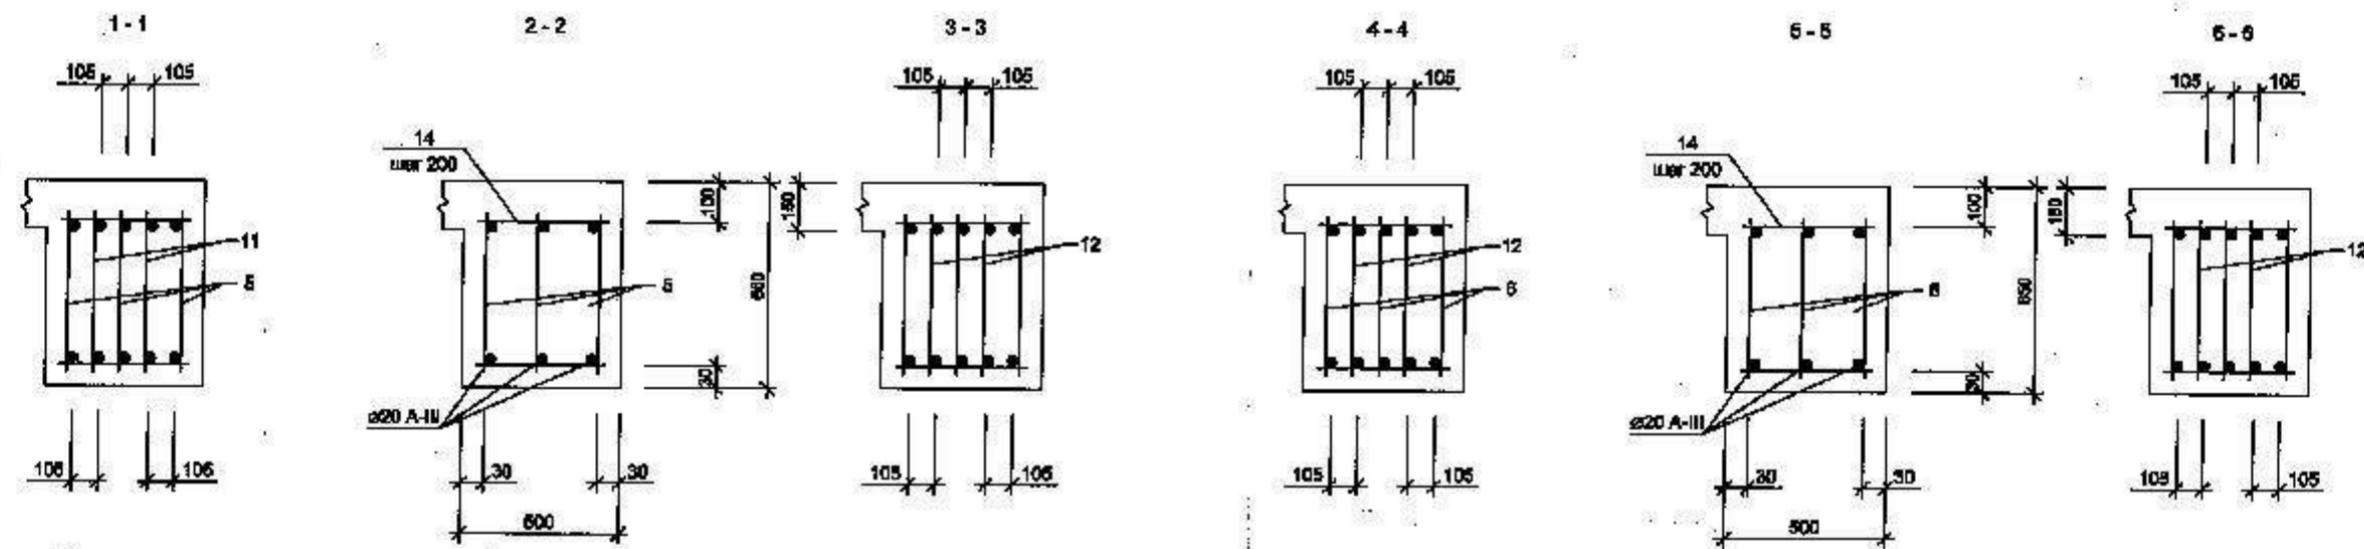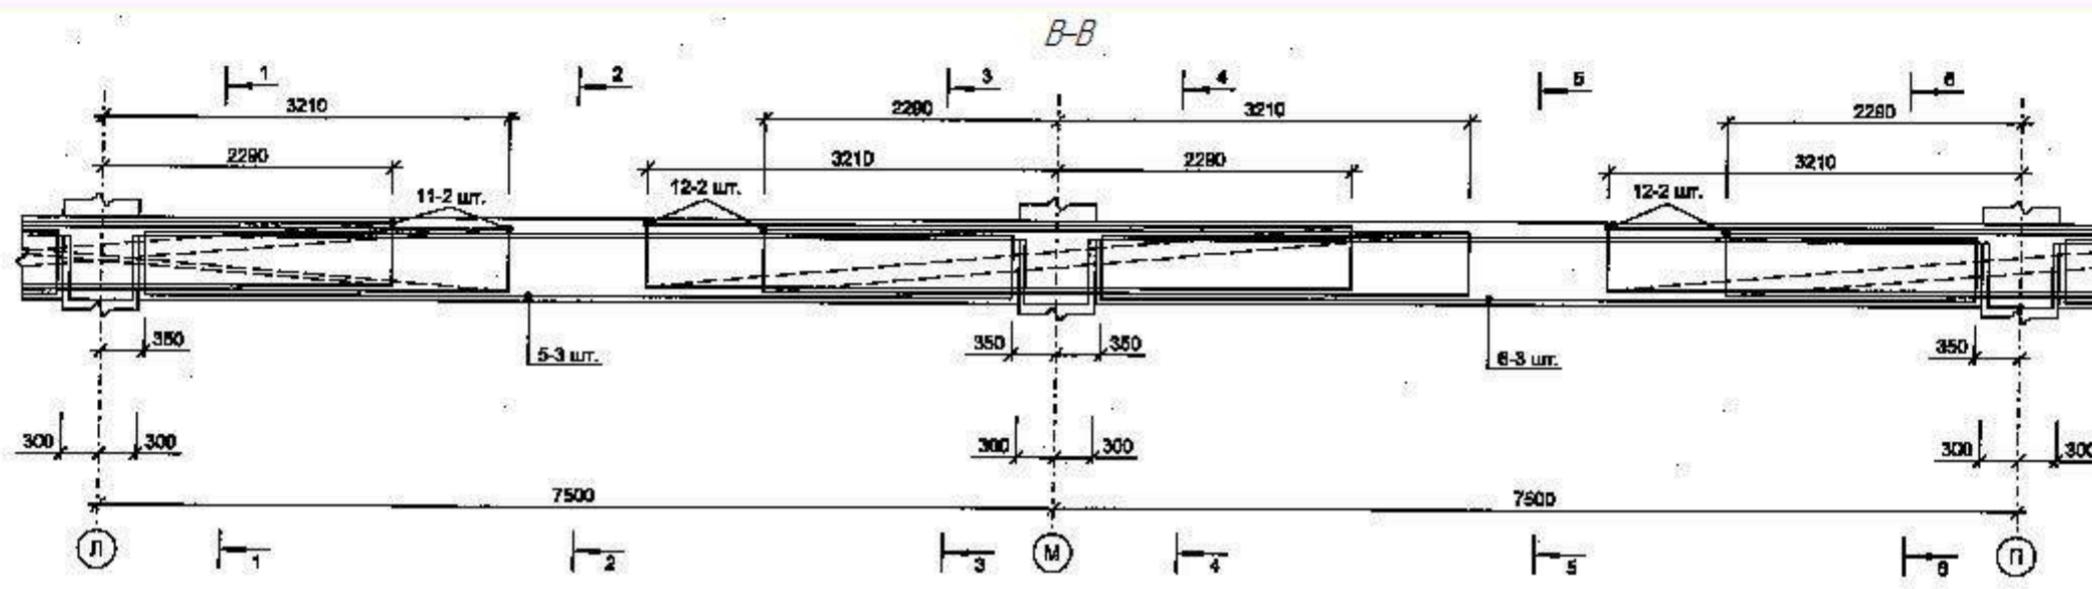

В сечениях бетонные изделия показаны не в масштабе для наглядности.

Армирование монолитного железобетонного
перекрытия условно не показано.

рекомендуется использовать тип соединения по ГОСТ 14098-81-К3-Пр.
При соединении плюсок: каркас отдельными стержнями

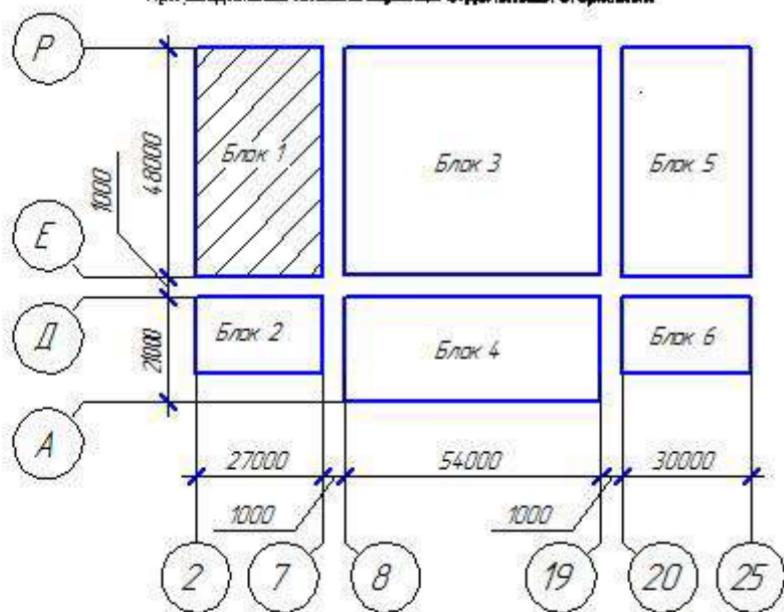

ХМСЛБ-28-14-КР.2							
Физкультурно-спортивный комплекс с универсальным игровым залом в г.Югорске							
Изм.	Колич.	Лист	№ док.	Подп.	Дата		
Разработал	Хандрыга			03.14			
Проверил	Шаламов			03.14			
ГИП	Шаламов			03.14			
Балка Бм1 в осах А-П				000"ХМСЛБ"			
Стадия							
Лист							
Листов							
П		7					

Формат А3

Спецификация					
Поз.	Обозначение	Наименование	Кол.	Масса ед., кг	Приме- чание
Бм1	ЮК 5-9	Балка монолитная Бм1			
<u>Сборочные единицы и детали</u>					
<u>Каркасы плоские</u>					
1	04-06-01-ЮК.2.И-КР1	Каркас КР1	3	42.29	
2	04-06-01-ЮК.2.И-КР2	Каркас КР2	3	42.29	
3	04-06-01-ЮК.2.И-КР3	Каркас КР3	3	37.80	
4	04-06-01-ЮК.2.И-КР4	Каркас КР4	3	54.93	
5	04-06-01-ЮК.2.И-КР5	Каркас КР5	3	58.06	
6	04-06-01-ЮК.2.И-КР6	Каркас КР6	6	64.58	
7	04-06-01-ЮК.2.И-КР7	Каркас КР7	2	13.78	
8	04-06-01-ЮК.2.И-КР8	Каркас КР8	2	31.81	
9	04-06-01-ЮК.2.И-КР9	Каркас КР9	2	27.16	
10	04-06-01-ЮК.2.И-КР10	Каркас КР10	2	34.52	
11	04-06-01-ЮК.2.И-КР11	Каркас КР11	2	45.61	
12	04-06-01-ЮК.2.И-КР12	Каркас КР12	4	45.56	
13	04-06-01-ЮК.2.И-КР13	Каркас КР13	2	22.83	
<u>Детали</u>					
14	Ø12 А-1 ГОСТ 5781-82* L=480		428	0.43	
<u>Материалы</u>					
	ГОСТ 7473-84	БСГ В25 П1 F50 W2			14.23 м3

Схематично

В сечениях балки арматурные изделия показаны не в масштабе для наглядности.
При соединении плоских каркасов отдельными стержнями рекомендуется использовать тип соединения по ГОСТ 14098-91-К3-Рп.
Армирование монолитного железобетонного перекрытия указано не показано.

План и дата

Изм. Колч. Лист № док. Подп. Дата

Разработал Хандрыга 03.14

Проверил Шаламов 03.14

ГИП Шаламов 03.14

ХМСПБ-28-14-КР.2

Физкультурно-спортивный комплекс
с универсальным игровым залом в г.Одессе

Конструкции железобетонные в
оси Е-Р, 2-7.

Стадия Лист Листов

П 8

Балка Бм1 в оси П-Р
Спецификация

000"ХМСПБ"

Формат А3

ВЕДОМОСТЬ РАСХОДА СТАЛИ, кг

Марка алемента	Изделия арматурные			
	Арматура класса			
	A-I			
	ГОСТ 5781-82*	ø6	ø8	ø12
Балка Бм1		2.4	68.1	482.9
				553.3 Итого

Изделия арматурные

Арматура класса

A-III

Всего

ГОСТ 5781-82*

ø12	ø18	ø20	ø22	ø25	ø28	ø32	Итого
55.5	132.4	188.2	46.1	334.1	288.4	210.2	1255 1808

ХМСПБ-28-14-КР.2

Физкультурно-спортивный комплекс
с универсальным игровым залом в г.Югорске

Изм.	Колич.	Лист	№док.	Подп.	Дата	Стадия	Лист	Листов
Разработал	Хандрыга			03.14		Конструкции железобетонные в оси Е-Р, 2-7.		
Проверил	Шаламов			03.14			П	9
ГИП	Шаламов			03.14		Балка Бм1		000 "ХМСПБ"
						Ведомость расхода стали		

Формат А3